

Table with 2 columns: Item No. (e.g., 8. アルミニウム製装束, 9. 施工, 10. 保証年限, 11. その他の防水) and Description/Requirements.

Table with 2 columns: Item No. (e.g., ① 欠損部改修方法, ② 浮き部改修方法) and Description/Requirements.

Table with 2 columns: Item No. (e.g., ① 施工調査数量, 2. 調査のための破壊部分の補修) and Description/Requirements.

Table with 2 columns: Item No. (e.g., ① 施工調査数量, 2. 調査のための破壊部分の補修) and Description/Requirements.

Table with 2 columns: Item No. (e.g., ① 欠損部改修方法) and Description/Requirements.

Table with 2 columns: Item No. (e.g., ① 施工調査数量, 2. 調査のための破壊部分の補修) and Description/Requirements.

Table with 2 columns: Item No. (e.g., ① 施工調査数量, 2. 調査のための破壊部分の補修) and Description/Requirements.

Table with 2 columns: Item No. (e.g., ① 施工調査数量, 2. 調査のための破壊部分の補修) and Description/Requirements.

Table with 2 columns: Item No. (e.g., 4. 欠損部改修方法, ③ 外壁改修工事) and Description/Requirements.

Table with 2 columns: Item No. (e.g., ⑤ 浮き部改修方法, 6. 目地改修方法) and Description/Requirements.

Table with 2 columns: Item No. (e.g., ① 施工調査数量, 2. 調査のための破壊部分の補修) and Description/Requirements.

Table with 2 columns: Item No. (e.g., ① 施工調査数量, 2. 調査のための破壊部分の補修) and Description/Requirements.

Table with 2 columns: Item No. (e.g., ④ 仕上塗材仕上げ, ③ 外壁改修工事) and Description/Requirements.

Table with 2 columns: Item No. (e.g., 5. 建具改修工事, 6. 網戸, 7. 網戸, 8. 樹脂製建具) and Description/Requirements.

Table with 2 columns: Item No. (e.g., 5. 鋼製建具, 6. 鋼製軽量建具, 7. ステンレス製建具, 8. 建具用金物) and Description/Requirements.

Table with 2 columns: Item No. (e.g., 9. 自動ドア開閉装置) and Description/Requirements.

平成29年度版(平成29年度改訂 H2904)
10. 重量シャッター
機能による種類
・管理用 ・ 防火 (・ 外壁用 ・ 屋内用) ・ 防煙
シャッターケース (防火・防煙以外の場合) ・ 設ける ・ 設けない (5.10.2)
閉閉機能による種類 (表5.10.1)
※上部電動式 (手動併用) 電源 ※ V kw以下 (過電流保護装置付)
・ 上部手動式
耐風圧強度 ()
屋内用防火、防煙シャッターの危害防止機構 ※障害物感知装置 ・ シャッター二段降下方式
工事範囲 一次測配線は別途工事とし、閉閉機構以降の二次配線は本工事に含む。
11. 軽量シャッター
閉閉機能による種類 (5.11.2~4) (表5.11.1)
※手動式
・ 上部電動式 (手動併用) 電源 ※ V kw以下 (過電流保護装置付)
耐風圧強度 ()
スラットの形状 ※インターロッキング形 ・ オーバーラッピング形
工事範囲 一次測配線は別途工事とし、閉閉機構以降の二次配線は本工事に含む。
12. オートヘッド
セクション材料 ※スチールタイプ ・ アルミニウムタイプ (5.12.2)
・ ファイバーグラスタイプ
開閉方式 ※バランス式 ・ チェーン式 ・ 電動式
収納方式 ※スタンダード形 ・ ロケット形 ・ ハリフト形 ・ オートヘッド形
ガイドレール ※溶融亜鉛めっき鋼板 ・ ステンレス鋼板 (SUS304)
耐風圧強度 ()
13. ガラス
建具に取り付けるガラス及びガラスブロックは図面図示 (建具表) による。 (5.13.2)
ガラス留め材 (5.13.2.(b)) (5.13.3) (表5.13.1)
建具の種類 材 種
アルミニウム製 ※シーリング材 (SR-1) ・ グレイジングガセット
鋼製、ステンレス製 ※シーリング材 (SR-1)
ただし、防火戸は建築基準法に基づく防火性能を有するものとする。
1. 既存床の撤去並びに下地補修
合成樹脂塗床材の除去工法 (6.2.2)
・ 機械的除去工法 ・ 目荒し工法
2. 接着剤
壁紙、ビニル床材、ビニルシート、幅木に使用する接着剤は、トルエン等の含有量が少ない規格品とする。壁紙用の接着剤は、70%酸値・n-7%及び70%酸値・2-1%等含有しない難揮発性の可塑剤を使用している規格品とする。
ホルムアルデヒド放散量 ※F☆☆☆☆ (6.8.2)
※F☆☆☆☆ () (6.8.2) (6.8.3)
3. ビニルシート張り
材 種 種類 記号 色柄 厚さ 工法 特殊機能 備考
ビニル床シート ※発泡層のないもの ※FS ※無地 ※2.5 ※熱溶接 ・ 帯電防止
・ 発泡層のあるもの () ・ 模様 () ・ 突付け ・ 耐動荷重性
・ 防汚性
・ 耐薬品性
4. ビニル床材張り
材 種 種類 形状 厚さ
ビニル床材 ※コンポジションビニル床材 (半硬質) ※300角 ※2
・ コンポジションビニル床材 (硬質) () ・ 3
・ ホモジニアスビニル床材 () ()
・ 帯電防止ビニル床材 (置敷タイプ) ※500角 ※2
・ ホモジニアスビニル床材 (パネル一体タイプ) () ()
帯電防止ビニル床材 (置敷タイプ) の接着剤は粘着剥離形とし、製造所の指定する製品とする。
5. ビニル幅木
材 種 ※軟質 ・ 硬質 (6.8.2)
厚さ ※2 ()
高さ ※60 ・ 75 ・ 100 ()
6. カーベット敷き
織りじゅうたん (6.9.2) (6.9.3) (6.9.4) (表6.9.1) (表6.9.2)
種類 織り方 バイルの形状 色柄 備考
・ A種 ※ 三結織り ※カットバイル ※ 無地 ・ 防虫加工品
・ B種 () ・ ループバイル ・ 模様 人体帯電圧
※ C種 () ()
下敷き材 ※反毛フェルト (JIS L 3204) 第2種2号 (厚B)
タフテッドカーベット (6.9.2) (6.9.3) (6.9.4) (表6.9.2)
バイル形状 バイル長 工法 備考
・ カットバイル ※5~7 () ※全面接着工法 人体帯電圧
・ マルチレベルループ ※4~6 () ・ グリッパー工法 ※ 3kw以下 ()
・ レベルループバイル ※4 ()
・ カット、ループ併用 ()
7. 合成樹脂塗床材 (6.10.2) (6.10.3) (表6.10.3~7)
種類 バイルの形状 寸法 総厚さ 色柄 電気抵抗
※一種 ※ループバイル ※500角 ※6.5 ※無地 ※適用しない
・ 二種 ・ カットバイル () () ・ 模様 ・ 1.0 Ω以下
8. 防塵用塗料塗り
材 質 水性アクリル系樹脂塗料 (※標準色)
仕上り種類 コーティング (ローラー刷毛塗り)
塗 布 量 主剤2回塗りとし、総塗布量は0.25g/m以上
9. フローリング張り
類 別 樹種 工法及び寸法 厚さ・大きさ (mm) 塗 装
※複合フローリング ※なら ※釘どめ工法 厚さ・15 ※塗装品
複合 () ・ A種 ・ B種 ※ C種 幅 ・ 75・90
・ 接着工法 長さ・ 以上 ・ 無塗装品
単相 () () ()
ホルムアルデヒド放散量 ※F☆☆☆☆ ()
10. 体育館用フローリング張り
樹 種 ()
接着剤 ・ 酢酸ビニル系エマルジョン ・ エポキシ樹脂系
表面塗装 ・ ポリウレタン樹脂塗料3回塗り ()
張り付け ・ 下張り板に接着剤で接着し、隠し釘と幅木釘で止める
下張り板 ・ 12mm以上 (木製根太) ・ 15mm以上 (鋼製根太)
ホルムアルデヒド放散量 ※F☆☆☆☆ ()
厚さ ()
① 畳敷き ※別添工事特記仕様書による (表6.12.1)
◎ タタミ表替え 本間 普及品

12. セッコウボードその他ボード及び合板張り (6.13.2) (6.13.3)
材 種 種類 張り方 厚さ 備考
◎セッコウボード ・ 下張り ・ ◎突付け ・ ◎9.5
・ 目透し ・ 12.5
・ 継目処理工法 ・ 15
◎化粧セッコウボード ・ トリプル構造 ・ 直張り ※突付け ※9.5 寸法 ※450×910
・ 目透し ※9.5 専用継ぎ 下地材付き
・ 無石綿けい酸カルシウム板 ・ 硬質木毛むす板 ・ 打込み ※6・8
・ 普通木毛むす板 ・ 張付け ・ 10・12
・ 敷込み ()
・ 木質むす板 () ・ 目透し ・ 20 ※25
・ 継目処理 ・ 継目処理 ・ 30
・ 繊維板 ・ パネリングボード
・ 天然木化粧合板 () () ()
ホルムアルデヒド放散量 ※F☆☆☆☆ ()
遮音シール材 ※アクリル系シーリング材 ・ ジョイントコンパウンド (6.13.2) (6.13.3)
材 質 表面の品質 厚さ 工法
・ 普通合板 生地のまま又は透明塗料塗りの場合 ・ 5.5・9・12 ※A種
※ラワン程度 ()
不透明塗料塗りの場合 ・ 5.5・9・13 ・ B種
※しな程度 ()
・ 天然木化粧合板 () () ()
壁又は天井に使用する合板は、建築基準法に基づき防火材料の指定又は認定を受けたもの。
ホルムアルデヒド放散量 ※F☆☆☆☆ ()
パーティクルボード及びMDFのホルムアルデヒド放散量 (6.13.2)
※F☆☆☆☆ ()
壁紙はJIS A6921により、建築基準法に基づき防火材料の指定又は認定を受けたもの。
ホルムアルデヒド放散量 ※F☆☆☆☆ () (6.14.2)
施工箇所 品質 程度 防火性能の種類
普通級
・ 1級 ・ 2級 ()
系地ごしらえの種類 (6.14.3)
モルタル及びプラスター面 ・ A種 ※B種
セッコウボード面 ・ A種 ※B種
施工業者 ※内装専門業者とする () (6.16.3)
施工箇所 形状・寸法 磁器 せつ器 陶器 無垢 能ゆう 有 無 標準 特注 見本 特注 備考
15. 断熱材
・ 打込み断熱材 「19.9.2」
材 種 種類 厚さ
※押出法ポリスチレンフォーム ※A種2種b () ・ 25 ()
保溫板 ・ A種3種b (接地部分)
・ 硬質ウレタンフォーム ・ A種 () ()
ホルムアルデヒド放散量 ※F☆☆☆☆ ()
施工箇所 ※現場発泡工法に示された施工箇所以外の箇所 ()
・ 現場発泡断熱材 (吹付け硬質ウレタンフォーム断熱材) 「19.9.3」
難燃性 ※3級・2級
厚 さ ・ 25 ()
施工箇所 ※窓回り等の断熱補修部分
16. 吸音材
材 種 品質・規格 厚さ
・ ロックウール吸音材 ロックウール吸音ボード1号 (60K) ・ 25 ()
・ グラスウール吸音材 グラスウール吸音ボード2号32K ※25
ガラスクロス (JIS R3414) 顔織織
ガラスクロス張りグラスウール吸音ボード (910×1820) の取付け工法
ポリプロピレン及びプラスチックファスナー留め 4本/m程度以上
17. 吹き流しフォーム床下地材
畳下地 厚さ ※40 ・ 65 ・ 80
フローリング類 厚さ ※80 ・ 95
18. スチールの表面仕上げ 「14.2.1」
種類 施工箇所 備考
※ヘアライン程度 ・ 下記以外の見え掛り全て
・ Na2B程度
・ 鏡面仕上げ
「14.2.2」 「表14.2.1」
種類 施工箇所 備考
・ B-1種 無着色
・ B-2種 ・ プラチナ ・ ブラック ・ スチール
「14.2.3」 「表14.2.2」
施工箇所 薬めっきの種類 備考
溶融・A種 ・ B種 ・ C種 JIS H 8641
電気・D種 ・ E種 ・ F種 JIS A 8610
19. 野線等の種類 (6.6.2) (表6.6.1)
屋内 ※19形 ・ 25形 ()
屋外 ・ 19形 ()
屋外における野線等の間隔 (6.6.3)
スタッド、ランナーの種類 (6.7.3) (表6.7.1)
※「改修標準」表6.7.1による ・ 図示による


6. 金属成形板張り 「14.6.2」
材 種 製法 材 種 寸法 (mm) 厚 (mm) 表面処理
・ スチール系 ・ 押し出し ※ 7432FM
・ ロール () ・ B-1種
・ アルミ系 ※プレス () ・ B-2種 ()
伸縮調整継手 ・ 設ける ・ 設けない
7. 手すり及びフック 「14.8.2」 「14.8.3」
種類 材料の種類 表面処理
・ 手すり ※ステンレスSUS304 ※ 処理度 ・ 鏡面仕上げ ()
・ 鉄 薬めっき 外部 ※B種
内部 ※E種
・ フック ※ステンレスSUS304 ※ 研磨なし
・ 鉄 薬めっき 内外部 ※C種 ()
1. フリーアクセス 「20.2.2」
施工箇所 構 法 寸 法 (mm) 高 さ (mm) 耐 重 荷 重 所 定 耐 重 荷 重 表面仕上げ材 備 考
・ パネル構法 ・ 500×500 ・ 1.06 ・ 3.000N ・ 帯電防止床タイル
・ 溝構法 ・ 0.66 ・ 5.000N ・ タイルカーペット
帯電防止性能 (U値) ・ 0.6 ・ 1.2
帯電防止性能 (漏えい抵抗 R_レ) ≥1×10 Ω
構成材料の材質 ・ アルミニウム ・ 鋼製 ()
製造所 () 同等以上
2. 可動間仕切 (既製間仕切) 「20.2.3」
構造形式 パネル部の総厚さ 表面材種 (厚さ) 仕上げ
※ パネル式 () 以上 ※鋼板 () ※メラミン樹脂又はアクリル樹脂
・ スタッド式 ※0.6 () 焼き付け
・ スタッドパネル式 () ()
品質 JIS A 6512によるもの又は評価名簿によるもの
3. 移動間仕切 (スライドドア) 「20.2.4」
表面板 仕上げ パネル厚 遮音性
・ 鋼板 ・ 焼付け ※60 ・ 80 ・ 100 ・ 一般タイプ
() () () ()
・ 遮音タイプ
製造所 () 同等以上
4. トイレブース 仕様
パネ ル ・ フリ樹脂系化粧板 ・ 吹き流し樹脂系化粧板 ()
部 材 ・ アルミ製 ・ ステンレス製 ()
附属金物 ※ ステンレス製 ()
足 形 状 ※ 幅木型 ・ 足金物型
形 式 ・ 丁番吊 ・ 中心吊
5. 階段消止め
・ 金属製 材 種 ※ステンレス製 (SUS304) ・ 真鍮製 「20.2.6」
形 式 ※ビニルタイヤ又は合成ゴムタイヤ入り ・ タイヤなし
幅 ※35 ()
取 付 ※接着工法 ()
・ 磁器製 幅 ※60 ()
6. 階段手すり (スロープ)
材 種 表面仕上げ 直径 (mm) 取付箇所
※集成材 ※クアラッカー ・ 60 ・ 45
・ ステンレスパイプ ・ 丸
・ 鋼製パイプ ・ EP-6
・ ビニル製
7. 床目地棒
床仕上の異なる箇所には目地棒を入れる。 「20.2.7」
※ステンレス製6×12 ・ ステンレス製4×12 ・ 黄銅製4×12
8. 黒板及びホワイトボード 「20.2.8」
※福岡県黒板工事特記仕様書の項目を適用する。
・ 図示による
9. 鏡 「20.2.9」
縁 ※なし ・ あり ()
ガラス厚 ()
10. 表示 「20.2.10」
※図示による
・ 下記による
種類 材 種 寸法 取付方法
・ 衝突防止表示 ・ ステンレス製市販品 ()
・ 非常用出入口の表示 ・ 市販品 ()
・ 避難札 ・ ステンレス製 () () () () () ()
・ ビクトグラフ ・ ステンレス製 () () () () () ()
・ 案内板 ・ ステンレス製 () () () () () ()
() () () () () ()
() () () () () ()
11. 煙突ライニング 「20.2.11」
・ 煙突用成形ライニング材
最高使用温度 ※650℃ () () °C
・ キャスタブル耐火材
製造所 ※監督員の承諾する製造所 () 同等以上
12. ブラインド 「20.2.12」
形 式 ※横型ブラインド (JIS A 4801) ・ 縦型ブラインド
スラットの材種 ※アルミニウム合金 ・ アルミニウム合金 ・ クロス
開閉方式 ※ギヤ式 ・ コード式 ・ 操作棒式 ・ 1本操作コード ・ 2本操作コード
スラットの幅 ※25 ・ 35 ・ 80 ・ 100
13. ロースタウン 「20.2.13」
材 種、品質等 ()
備考 承認


14. カーテン及びカーテンレール 「20.2.14」 「表20.2.1」
施工箇所 きれ地名品質 ひだの種類 形 式 開閉装置
・ 片引き ・ 引分け ・ 有 ※無
※暗幕用カーテンの両端、上部及び召合せの重掛けは300mm以上とする。
カーテンレール
材 種 ※ステンレス製 ・ アルミニウム製 ・ 鋼製
形状 ※C型又はD型 ・ 角型
15. フライドベックス及びカーテンベックス ()
材 種 ※アルミニウム製 (既製品) ・ 鋼製 ()
色 彩 ※シルバー ・ 着色 ()
形 状 ※溝幅90×深さ150 ・ 溝幅 () ×深さ ()
16. コーナービード ()
材 種 ※ステンレス製 ()
17. 天井見切縁 ()
材 種 ※アルミニウム押出型材 ・ 塩化ビニル製
施工箇所 ※仕上表による ()
18. 点検口
施工箇所 材 種 寸 法
天井 ※アルミニウム () ・ 450×450 ・ 600×600
床 ※アルミニウム ・ ステンレス ・ 450×450 ・ 600×600
形 式 ・ 一般型 ・ 簡易密閉型 ・ 密閉型 ()
19. くつふきマット
材 種 ※塩化ビニル製又はゴム製 (受枠ステンレス製)
・ 硬質アルミニウム製 (受枠硬質アルミニウム製)
・ ステンレス製 (受枠ステンレス製)
20. 鋼製書架及び物品棚
種 類 規格等 耐荷重による種類
・ 鋼製書架 JIS S 1039による ・ 1種 ・ 2種 ・ 3種
・ 鋼製物品棚 ・ 4種 ・ 5種 ・ 6種
21. 旗ざお ()
材 種 ※アルミニウム製 ()
形 状 ・ テーパー式 ・ 同一断面
形 式 ・ ロープ式 ・ ハンドル式
寸 法 ()
22. 旗ざお受金物 ()
材 種 ※ステンレス製 (市販品) SUS 304 ()
23. 流し台ユニット ()
ステンレス流し台 仕様・寸法 ()
コンコ台 仕様・寸法 ()
吊戸棚 仕様・寸法 ()
水切棚 仕様・寸法 ()
24. 視覚障害者用誘導床材
施工箇所 材 質 寸 法 備 考
・ 磁器製又はセラミック製 ・ 300角 () 無ゆう 黄色
・ ビニル床タイル ・ 300角 黄色
・ 点字紙 真鍮製
・ コンクリート製 ・ 303角 厚60 黄色
25. 既製フェンス
・ ビニル被覆エキスパンドフェンス ・ 樹脂塗床メッシュフェンス
・ 鋼管フェンス ()
26. かざ箱 ※鋼製市販品 ・ 30組用 ・ 60組用 ・ 120組用
27. 敷地境界線
種 別 ・ A種 () 程度) ※B種
28. 屋外掲示板
照明器具 ※あり ・ なし
施 錠 ※あり ・ なし
29. 車止め支柱
材 種 ※ステンレス製 (上下式領内蔵型) ()
形 状 ※スプリング付き ・ スプリングなし
30. 新聞受 ・ 郵便受 ()
31. 木製家具
家具専門メーカーの製作品とする。
32. 収納・収納家具
合板類
ホルムアルデヒド放散量 ※F☆☆☆☆ ()
ミディアムデンシティファイバーボード (MDF) 及びパーティクルボード
ホルムアルデヒド放散量 ※F☆☆☆☆ ()
33. 施工中の安全管理
接着剤及び塗料の配付にあたっては、使用方法及び塗布量を十分に管理し、適切な乾燥時間を取るものとする。また、施工時、施工後の通風、換気を十分にに行い、室内に発散した化学物質等を室外に放出させざる。
① 材料 (7.1.3)
② 塗装業者
・ (-社) 日本塗装工業会の会員 ※監督員の承諾する塗装業者

⑦ 塗装改修工事	③ 下地調整 (表7.2.1)~(表7.2.7)	<table border="1"> <tr><th>部位</th><th>種別</th><th>備考</th></tr> <tr><td>・木部</td><td>・RA種 (新規不透明塗料塗りの場合) ※RB種 ・RC種</td><td></td></tr> <tr><td>○鉄鋼面</td><td>・RA種 (新規不透明塗料塗りの場合) ※RB種 ○RC種</td><td></td></tr> <tr><td>・亜鉛めっき鋼面</td><td>・RA種 (新規に塗装を行う場合) ※RB種 ・RC種</td><td></td></tr> <tr><td>・モルタル面及び プラスチック面</td><td>・RA種 (新規に塗装を行う場合) ※RB種 ・RC種</td><td></td></tr> <tr><td>・コンクリート面及び ALCパネル面</td><td>・RA種 (新規不透明塗料塗りの場合) ※RB種 ・RC種</td><td></td></tr> <tr><td>・押出成形セメント板面</td><td>・RA種 (新規不透明塗料塗りの場合) ・RB種 ・RC種</td><td></td></tr> <tr><td>○ボード面</td><td>・RA種 (新規に塗装を行う場合) ※RB種 ・RC種</td><td></td></tr> </table>	部位	種別	備考	・木部	・RA種 (新規不透明塗料塗りの場合) ※RB種 ・RC種		○鉄鋼面	・RA種 (新規不透明塗料塗りの場合) ※RB種 ○RC種		・亜鉛めっき鋼面	・RA種 (新規に塗装を行う場合) ※RB種 ・RC種		・モルタル面及び プラスチック面	・RA種 (新規に塗装を行う場合) ※RB種 ・RC種		・コンクリート面及び ALCパネル面	・RA種 (新規不透明塗料塗りの場合) ※RB種 ・RC種		・押出成形セメント板面	・RA種 (新規不透明塗料塗りの場合) ・RB種 ・RC種		○ボード面	・RA種 (新規に塗装を行う場合) ※RB種 ・RC種	
	部位	種別	備考																							
	・木部	・RA種 (新規不透明塗料塗りの場合) ※RB種 ・RC種																								
	○鉄鋼面	・RA種 (新規不透明塗料塗りの場合) ※RB種 ○RC種																								
	・亜鉛めっき鋼面	・RA種 (新規に塗装を行う場合) ※RB種 ・RC種																								
	・モルタル面及び プラスチック面	・RA種 (新規に塗装を行う場合) ※RB種 ・RC種																								
	・コンクリート面及び ALCパネル面	・RA種 (新規不透明塗料塗りの場合) ※RB種 ・RC種																								
	・押出成形セメント板面	・RA種 (新規不透明塗料塗りの場合) ・RB種 ・RC種																								
	○ボード面	・RA種 (新規に塗装を行う場合) ※RB種 ・RC種																								
	④ 錆止め塗料塗り (表7.3.1)~(表7.3.2)	<table border="1"> <tr><th>塗料種別</th><th>種別</th><th>備考</th></tr> <tr><td>・鉄鋼面</td><td>※A種 (屋外) ※B種 (屋内) ・B種 (EP-Gの場合)</td><td></td></tr> <tr><td>・亜鉛めっき鋼面</td><td>・A種 ・B種 ・C種 (EP-Gの場合)</td><td></td></tr> </table>	塗料種別	種別	備考	・鉄鋼面	※A種 (屋外) ※B種 (屋内) ・B種 (EP-Gの場合)		・亜鉛めっき鋼面	・A種 ・B種 ・C種 (EP-Gの場合)																
	塗料種別	種別	備考																							
	・鉄鋼面	※A種 (屋外) ※B種 (屋内) ・B種 (EP-Gの場合)																								
	・亜鉛めっき鋼面	・A種 ・B種 ・C種 (EP-Gの場合)																								
	⑤ 合成樹脂適合ペイント塗り (SOP)	<table border="1"> <tr><th>塗料種別</th><th>種別</th><th>備考</th></tr> <tr><td>○鉄鋼面</td><td>・A種 ・B種 ※C種</td><td></td></tr> <tr><td>・亜鉛めっき鋼面</td><td>・A種 ・B種 ※C種</td><td></td></tr> <tr><td>・新規鋼製建築等亜鉛めっき鋼面</td><td>※A種 ・B種 ・C種</td><td></td></tr> </table>	塗料種別	種別	備考	○鉄鋼面	・A種 ・B種 ※C種		・亜鉛めっき鋼面	・A種 ・B種 ※C種		・新規鋼製建築等亜鉛めっき鋼面	※A種 ・B種 ・C種													
	塗料種別	種別	備考																							
	○鉄鋼面	・A種 ・B種 ※C種																								
	・亜鉛めっき鋼面	・A種 ・B種 ※C種																								
・新規鋼製建築等亜鉛めっき鋼面	※A種 ・B種 ・C種																									
⑥ 合成樹脂適合ペイント塗り (SOP)	<table border="1"> <tr><th>塗料種別</th><th>種別</th><th>塗料の種類</th><th>備考</th></tr> <tr><td>・木部</td><td>新規 ※A種 ・B種 ・C種</td><td>※1種 ・2種</td><td></td></tr> <tr><td>・鉄鋼面</td><td>新規 ※A種 ※B種 ・C種</td><td>※1種 ・2種</td><td></td></tr> <tr><td>・亜鉛めっき鋼面</td><td>新規 ※A種 ※B種 ・C種</td><td>※1種 ・2種</td><td></td></tr> <tr><td>鋼面</td><td>新規 ※A種 ※B種</td><td>※1種 ・2種</td><td>鋼製建築面A種</td></tr> </table>	塗料種別	種別	塗料の種類	備考	・木部	新規 ※A種 ・B種 ・C種	※1種 ・2種		・鉄鋼面	新規 ※A種 ※B種 ・C種	※1種 ・2種		・亜鉛めっき鋼面	新規 ※A種 ※B種 ・C種	※1種 ・2種		鋼面	新規 ※A種 ※B種	※1種 ・2種	鋼製建築面A種					
塗料種別	種別	塗料の種類	備考																							
・木部	新規 ※A種 ・B種 ・C種	※1種 ・2種																								
・鉄鋼面	新規 ※A種 ※B種 ・C種	※1種 ・2種																								
・亜鉛めっき鋼面	新規 ※A種 ※B種 ・C種	※1種 ・2種																								
鋼面	新規 ※A種 ※B種	※1種 ・2種	鋼製建築面A種																							
⑦ クリヤラッカー塗り (CL)	<table border="1"> <tr><th>塗料種別</th><th>種別</th><th>備考</th></tr> <tr><td>・木部</td><td>・A種 ※B種</td><td></td></tr> </table>	塗料種別	種別	備考	・木部	・A種 ※B種																				
塗料種別	種別	備考																								
・木部	・A種 ※B種																									
⑧ フタル酸樹脂エナメル塗り (FE)	<table border="1"> <tr><th>塗料種別</th><th>種別</th><th>備考</th></tr> <tr><td>・木部</td><td>新規 ・A種 ・B種</td><td></td></tr> <tr><td>・鉄鋼面及び 亜鉛めっき鋼面</td><td>新規 ・A種 ※B種 ・C種</td><td></td></tr> </table>	塗料種別	種別	備考	・木部	新規 ・A種 ・B種		・鉄鋼面及び 亜鉛めっき鋼面	新規 ・A種 ※B種 ・C種																	
塗料種別	種別	備考																								
・木部	新規 ・A種 ・B種																									
・鉄鋼面及び 亜鉛めっき鋼面	新規 ・A種 ※B種 ・C種																									
⑨ アクリル樹脂系非水分散形塗料塗り (NAD)	<table border="1"> <tr><th>塗料種別</th><th>種別</th><th>備考</th></tr> <tr><td>・モルタル面</td><td>・A種 ※B種</td><td></td></tr> <tr><td>・モルタル面</td><td>・A種 ※B種</td><td></td></tr> </table>	塗料種別	種別	備考	・モルタル面	・A種 ※B種		・モルタル面	・A種 ※B種																	
塗料種別	種別	備考																								
・モルタル面	・A種 ※B種																									
・モルタル面	・A種 ※B種																									
⑩ 耐候性塗料塗り (DP)	<table border="1"> <tr><th>塗料種別</th><th>種別</th><th>塗料の種類</th><th>備考</th></tr> <tr><td>7AEM/フレ</td><td>・A種 ・B種 ○C種</td><td>※1級 ・2級 ○3級</td><td></td></tr> <tr><td>・A種 ・B種 ○C種</td><td>※1級 ・2級 ○3級</td><td></td><td></td></tr> </table>	塗料種別	種別	塗料の種類	備考	7AEM/フレ	・A種 ・B種 ○C種	※1級 ・2級 ○3級		・A種 ・B種 ○C種	※1級 ・2級 ○3級															
塗料種別	種別	塗料の種類	備考																							
7AEM/フレ	・A種 ・B種 ○C種	※1級 ・2級 ○3級																								
・A種 ・B種 ○C種	※1級 ・2級 ○3級																									
⑪ つや有合成樹脂エマルジョンペイント塗り (EP-G)	<table border="1"> <tr><th>塗料種別</th><th>種別</th><th>備考</th></tr> <tr><td>・木部</td><td>新規 ※A種 ・B種 ・C種</td><td></td></tr> <tr><td>・鉄鋼面</td><td>新規 ・A種 ※B種 ・C種</td><td></td></tr> <tr><td>・亜鉛めっき鋼面</td><td>新規 ・A種 ※B種 ・C種</td><td></td></tr> <tr><td>鋼面</td><td>新規 ・A種 ※B種 ・C種</td><td></td></tr> <tr><td>・コンクリート面</td><td>新規 ・A種 ・B種</td><td></td></tr> <tr><td>その他 ()</td><td>塗替 ・A種 ※B種 ・C種</td><td></td></tr> </table>	塗料種別	種別	備考	・木部	新規 ※A種 ・B種 ・C種		・鉄鋼面	新規 ・A種 ※B種 ・C種		・亜鉛めっき鋼面	新規 ・A種 ※B種 ・C種		鋼面	新規 ・A種 ※B種 ・C種		・コンクリート面	新規 ・A種 ・B種		その他 ()	塗替 ・A種 ※B種 ・C種					
塗料種別	種別	備考																								
・木部	新規 ※A種 ・B種 ・C種																									
・鉄鋼面	新規 ・A種 ※B種 ・C種																									
・亜鉛めっき鋼面	新規 ・A種 ※B種 ・C種																									
鋼面	新規 ・A種 ※B種 ・C種																									
・コンクリート面	新規 ・A種 ・B種																									
その他 ()	塗替 ・A種 ※B種 ・C種																									
⑫ 合成樹脂エマルジョン模様塗料塗り (EP-T)	<table border="1"> <tr><th>塗料種別</th><th>種別</th><th>備考</th></tr> <tr><td>・木部</td><td>新規 ・A種 ・B種 ・C種</td><td></td></tr> <tr><td>・鉄鋼面</td><td>新規 ・A種 ※B種 ・C種</td><td></td></tr> <tr><td>・亜鉛めっき鋼面</td><td>新規 ・A種 ※B種 ・C種</td><td></td></tr> <tr><td>鋼面</td><td>新規 ・A種 ※B種 ・C種</td><td></td></tr> </table>	塗料種別	種別	備考	・木部	新規 ・A種 ・B種 ・C種		・鉄鋼面	新規 ・A種 ※B種 ・C種		・亜鉛めっき鋼面	新規 ・A種 ※B種 ・C種		鋼面	新規 ・A種 ※B種 ・C種											
塗料種別	種別	備考																								
・木部	新規 ・A種 ・B種 ・C種																									
・鉄鋼面	新規 ・A種 ※B種 ・C種																									
・亜鉛めっき鋼面	新規 ・A種 ※B種 ・C種																									
鋼面	新規 ・A種 ※B種 ・C種																									
⑬ ウレタン樹脂ワニス塗り (UC)	<table border="1"> <tr><th>塗料種別</th><th>種別</th><th>備考</th></tr> <tr><td>・木部</td><td>新規 ・A種 ※B種</td><td></td></tr> <tr><td>・鉄鋼面</td><td>新規 ・A種 ※B種</td><td></td></tr> </table>	塗料種別	種別	備考	・木部	新規 ・A種 ※B種		・鉄鋼面	新規 ・A種 ※B種																	
塗料種別	種別	備考																								
・木部	新規 ・A種 ※B種																									
・鉄鋼面	新規 ・A種 ※B種																									
⑭ ラッカーエナメル塗り (LE)	<table border="1"> <tr><th>塗料種別</th><th>種別</th><th>備考</th></tr> <tr><td>・木部</td><td>新規 ・A種 ※B種</td><td></td></tr> <tr><td>・鉄鋼面</td><td>新規 ・A種 ※B種</td><td></td></tr> </table>	塗料種別	種別	備考	・木部	新規 ・A種 ※B種		・鉄鋼面	新規 ・A種 ※B種																	
塗料種別	種別	備考																								
・木部	新規 ・A種 ※B種																									
・鉄鋼面	新規 ・A種 ※B種																									
⑮ オイルステイン塗り (OS)	<table border="1"> <tr><th>塗料種別</th><th>種別</th><th>備考</th></tr> <tr><td>・木部</td><td>新規 ・A種 ※B種</td><td></td></tr> <tr><td>・鉄鋼面</td><td>新規 ・A種 ※B種</td><td></td></tr> </table>	塗料種別	種別	備考	・木部	新規 ・A種 ※B種		・鉄鋼面	新規 ・A種 ※B種																	
塗料種別	種別	備考																								
・木部	新規 ・A種 ※B種																									
・鉄鋼面	新規 ・A種 ※B種																									
⑯ 木材保護塗装塗り (表7.15.1)	<table border="1"> <tr><th>塗料種別</th><th>種別</th><th>備考</th></tr> <tr><td>・木部</td><td>・A種 ※B種</td><td></td></tr> <tr><td>・木部</td><td>・A種 ※B種</td><td></td></tr> </table>	塗料種別	種別	備考	・木部	・A種 ※B種		・木部	・A種 ※B種																	
塗料種別	種別	備考																								
・木部	・A種 ※B種																									
・木部	・A種 ※B種																									
⑰ 屋内水系塗料塗り	屋内の木部、鉄鋼面及び亜鉛めっき鋼面のつや有合成樹脂エマルジョンペイント塗りに適用する。																									

1. 鉄筋の種類	材質 ※JIS G 3112 ・建築基準法第37条の規定に基づき認定を受けたもの (8.2.1)
2. 鉄筋の継手	種類 ・SD295A ・SD345 ・SD390 (8.3.4)
3. 溶接金網	※JIS G 3551規格品 (8.2.2)
4. 帯筋	形状 () 寸法 () 径 () ()
5. 壁の配筋	シヤコネクタ (8.3.7)
6. 圧接完了後の試験	※外観試験 ※超音波探傷試験 (8.3.8)
7. 特殊な鉄筋継ぎ手	・機械式継手の種類 () ・溶接継手 (8.4.2)(8.4.3)
8. 割製補強筋	種類 材料 材種 径 本数・ピッチ 適用箇所 (8.21.6)(8.22.7)
9. コンクリートの強度	設計基準強度 (F _c) N/mm ² 類別 18 21 24 (8.1.3)
10. コンクリートの種類	※I類 ・II類 (8.1.3)
11. スランブ	打込み部所 (8.1.4)
12. 普通コンクリートの割合	※単位水量の上限値 185 kg/m ³ ※単位セメント量の下限値 270 kg/m ³ ※水セメント比の上限値 65% (高炉セメントB種 60%) ※所要空気量の目標値 4.5% ※塩化物の含有量 0.30 kg/m ³ 以下 気温によるコンクリート強度の補正 ※監督員の指示による (8.1.4)
13. セメントの種類	※普通ポルトランドセメント又は混合セメントのA種 ・高炉セメントB種 (8.2.5)
14. 打放し仕上げの種類	※合板せきを用いる場合 (表8.1.3)(8.2.7)
15. モルタル及びグラウト材	・構造体用モルタル (圧縮強度) (8.2.11) ・柱底均しモルタル (※無収縮モルタル) ・グラウト材 (※無収縮グラウト材)
16. 鉄骨製作工場	※監督員の承諾する工場 ・Sグレード ・Hグレード ・Jグレード ・Rグレード ・Jグレード 加工能力条件 () ・施工管理技術者 (※適用する ・適用しない) (8.1.5)
17. 鋼材の種類	材質 ※JIS等の規格品 ・建築基準法に基づき指定又は認定を受けた構造用鋼材及び鉄鋼種類 ・SS400 () () () (8.2.8)
18. 高力ボルト	※トルネード高力ボルト指定、認定品セットの種類 ※2種 (S10T) 径 (※図示) ・JIS高力ボルトJIS B 1186 セットの種類 ※2種 (F10T) 径 (※図示) ・溶融亜鉛メッキ高力ボルト指定、認定品セットの種類 ※1種 (FBT相当) 径 (※図示) (8.2.9)
19. 溶接部の検査	試験の種類 試験箇所 採取方法 (8.15.11)
20. スタッド溶接後の試験	※外観試験 ※仕上がり高さ及び傾きの試験 (8.16.5)
21. 耐火被覆の種類及び性能	種別 性能 使用箇所 (8.12.1)
22. スリット	スリットの種類 ・完全スリット ・部分スリット (8.25.2)
23. あと施工アンカー	種類 (8.2.4)



施工区分表 (●印を塗りつぶしたものを適用する)		建築	外構	植栽	電気	電話	昇降	給衛	空調	ガス	黒板	備考	
機器の基礎	電気関係	配電盤・制御盤の基礎	屋内	○								電気と十分協議すること	
		自家発電機の基礎 (アンカーボルトを除く)	屋外	○									
	機械関係	テレビアンテナの基礎 (")	屋内	○									
		避雷針の基礎 (")	屋外	○									
		屋内設備	屋内	○									
		屋外設備 (架台、アンカーボルト含む)	屋外	○									
	特記した基礎	屋上設備 (架台、アンカーボルト除く)	屋上	○									
	開口部	床、床、壁 貫通スリーブ	補強を要するもの			○	○	○	○	○	○	○	
			補強を要しないもの			○	○	○	○	○	○	○	
		床、床、壁 貫通部架材	補強を要するもの			○							
補強を要しないもの					○								
軽量鉄骨下地、壁・天井ボード類の切込み		補強を要するもの			○								
		補強を要しないもの			○								
埋込型分電盤、端子盤等の型枠		補強を要するもの			○								
		補強を要しないもの			○								
上記開口部の補強					○								
上記開口部の差出し					○	○	○	○	○	○	○		
スリーブの穴埋め (寄枠の穴埋めを含む)				○	○	○	○	○	○	○			
OAフロア器具取付用				○									
点検口	床、壁、天井			○									
	外壁面 (ダクト、チャンバーの接続用含む)			○									
ガラリ	補強取付			○									
	空気用リターン								○				
排気フード	厨房							○	○	○			
	上記以外												
換気扇の取付枠及びアルミパネル								○	○	○			
換気扇	壁換気扇 (ウェザーカーバー含む)												
	天井換気扇 (ベントキャップ含む)								○				
流し台	排水トラップ含む			○									
防油堤	オイルサービスタンクの防油堤			○									
床下水槽のマンホール蓋				○									
屋外配水管	雨水			○									
	汚水、雑排水管												
雨水管種				○									
身障者用便所手すり													
はみ込み形洗面器用カウンター (前板共)				○									
ガスボンベ転倒防止用の鎖											○		
電気設備配線	機械設備機器付属の制御盤以降の配管配線 (接地共)											○	
	機械設備機器付属の制御盤と電源供給及び配管配線				○								
	機械設備自動制御と電気設備との電源供給				○								
	機械設備自動制御と電気設備との操作回路の通り配管配線											○	
	天井吊り型FCU、個別パッケージ、全熱交換器と操作スイッチとの通り配管				○								
	天井吊り型FCU、個別パッケージ、全熱交換器と操作スイッチとの通り配線											○	
	天井吊り型FCU、個別パッケージ、全熱交換器と操作スイッチ											○	
	天井吊り型FCU、個別パッケージ、全熱交換器と操作スイッチ埋込ボックス				○								
	埋込ボックスから運動制御盤を経て防煙ダンパー及び排煙口に至る配管配線				○								
	小容量用排水装置制御盤以降の配管配線											○	
自動ドア及び電動シャッターなどの制御盤への電源供給				○									
自動ドア及び電動シャッターなどの制御盤											○		
自動ドア及び電動シャッターなどの操作スイッチ間の配管配線及び操作スイッチ											○		
防火扉レリーズ											○		
電機種											○		
配線ビッド及び蓋				○									
別途機器などへの接続											○		
パッケージエアコンの配線	室外機・室内機間の伝送線											○	
	室外機・室内機間の電源送り線											○	
	室内機・リモコン間の配線											○	
	室内機・リモコン間の配管				○								
リモコン埋込ボックス				○									
室内機・集中リモコン間の送り伝送線											○		
ガス漏れ探知機											○		
OAフロア用配線器具											○		
電気錠	電気錠及び通電金具				○								
	TENキー及び制御盤				○								
エレベーター出入口方枠 (金属製)											○		
シャワーユニット (バスユニット)											○		
ガス給湯器リモコン用ケーブル											○		
ガス給湯器電線管及びボックス											○		
養生工事	下地補強				○							○	
黒板工事	黒板・白板・掲示板											○	
植栽工事												○	
備考													
承認要													
工事名称	橋本市小学校外壁改修工事		図面名称		改修工事特記仕様書(4)		図面番号		A-04				
行橋市役所	都市整備部 建築政策課		尺度		日付		A-04						
福岡県行橋市中央一丁目1番1号	TEL: 0930-25-1111												

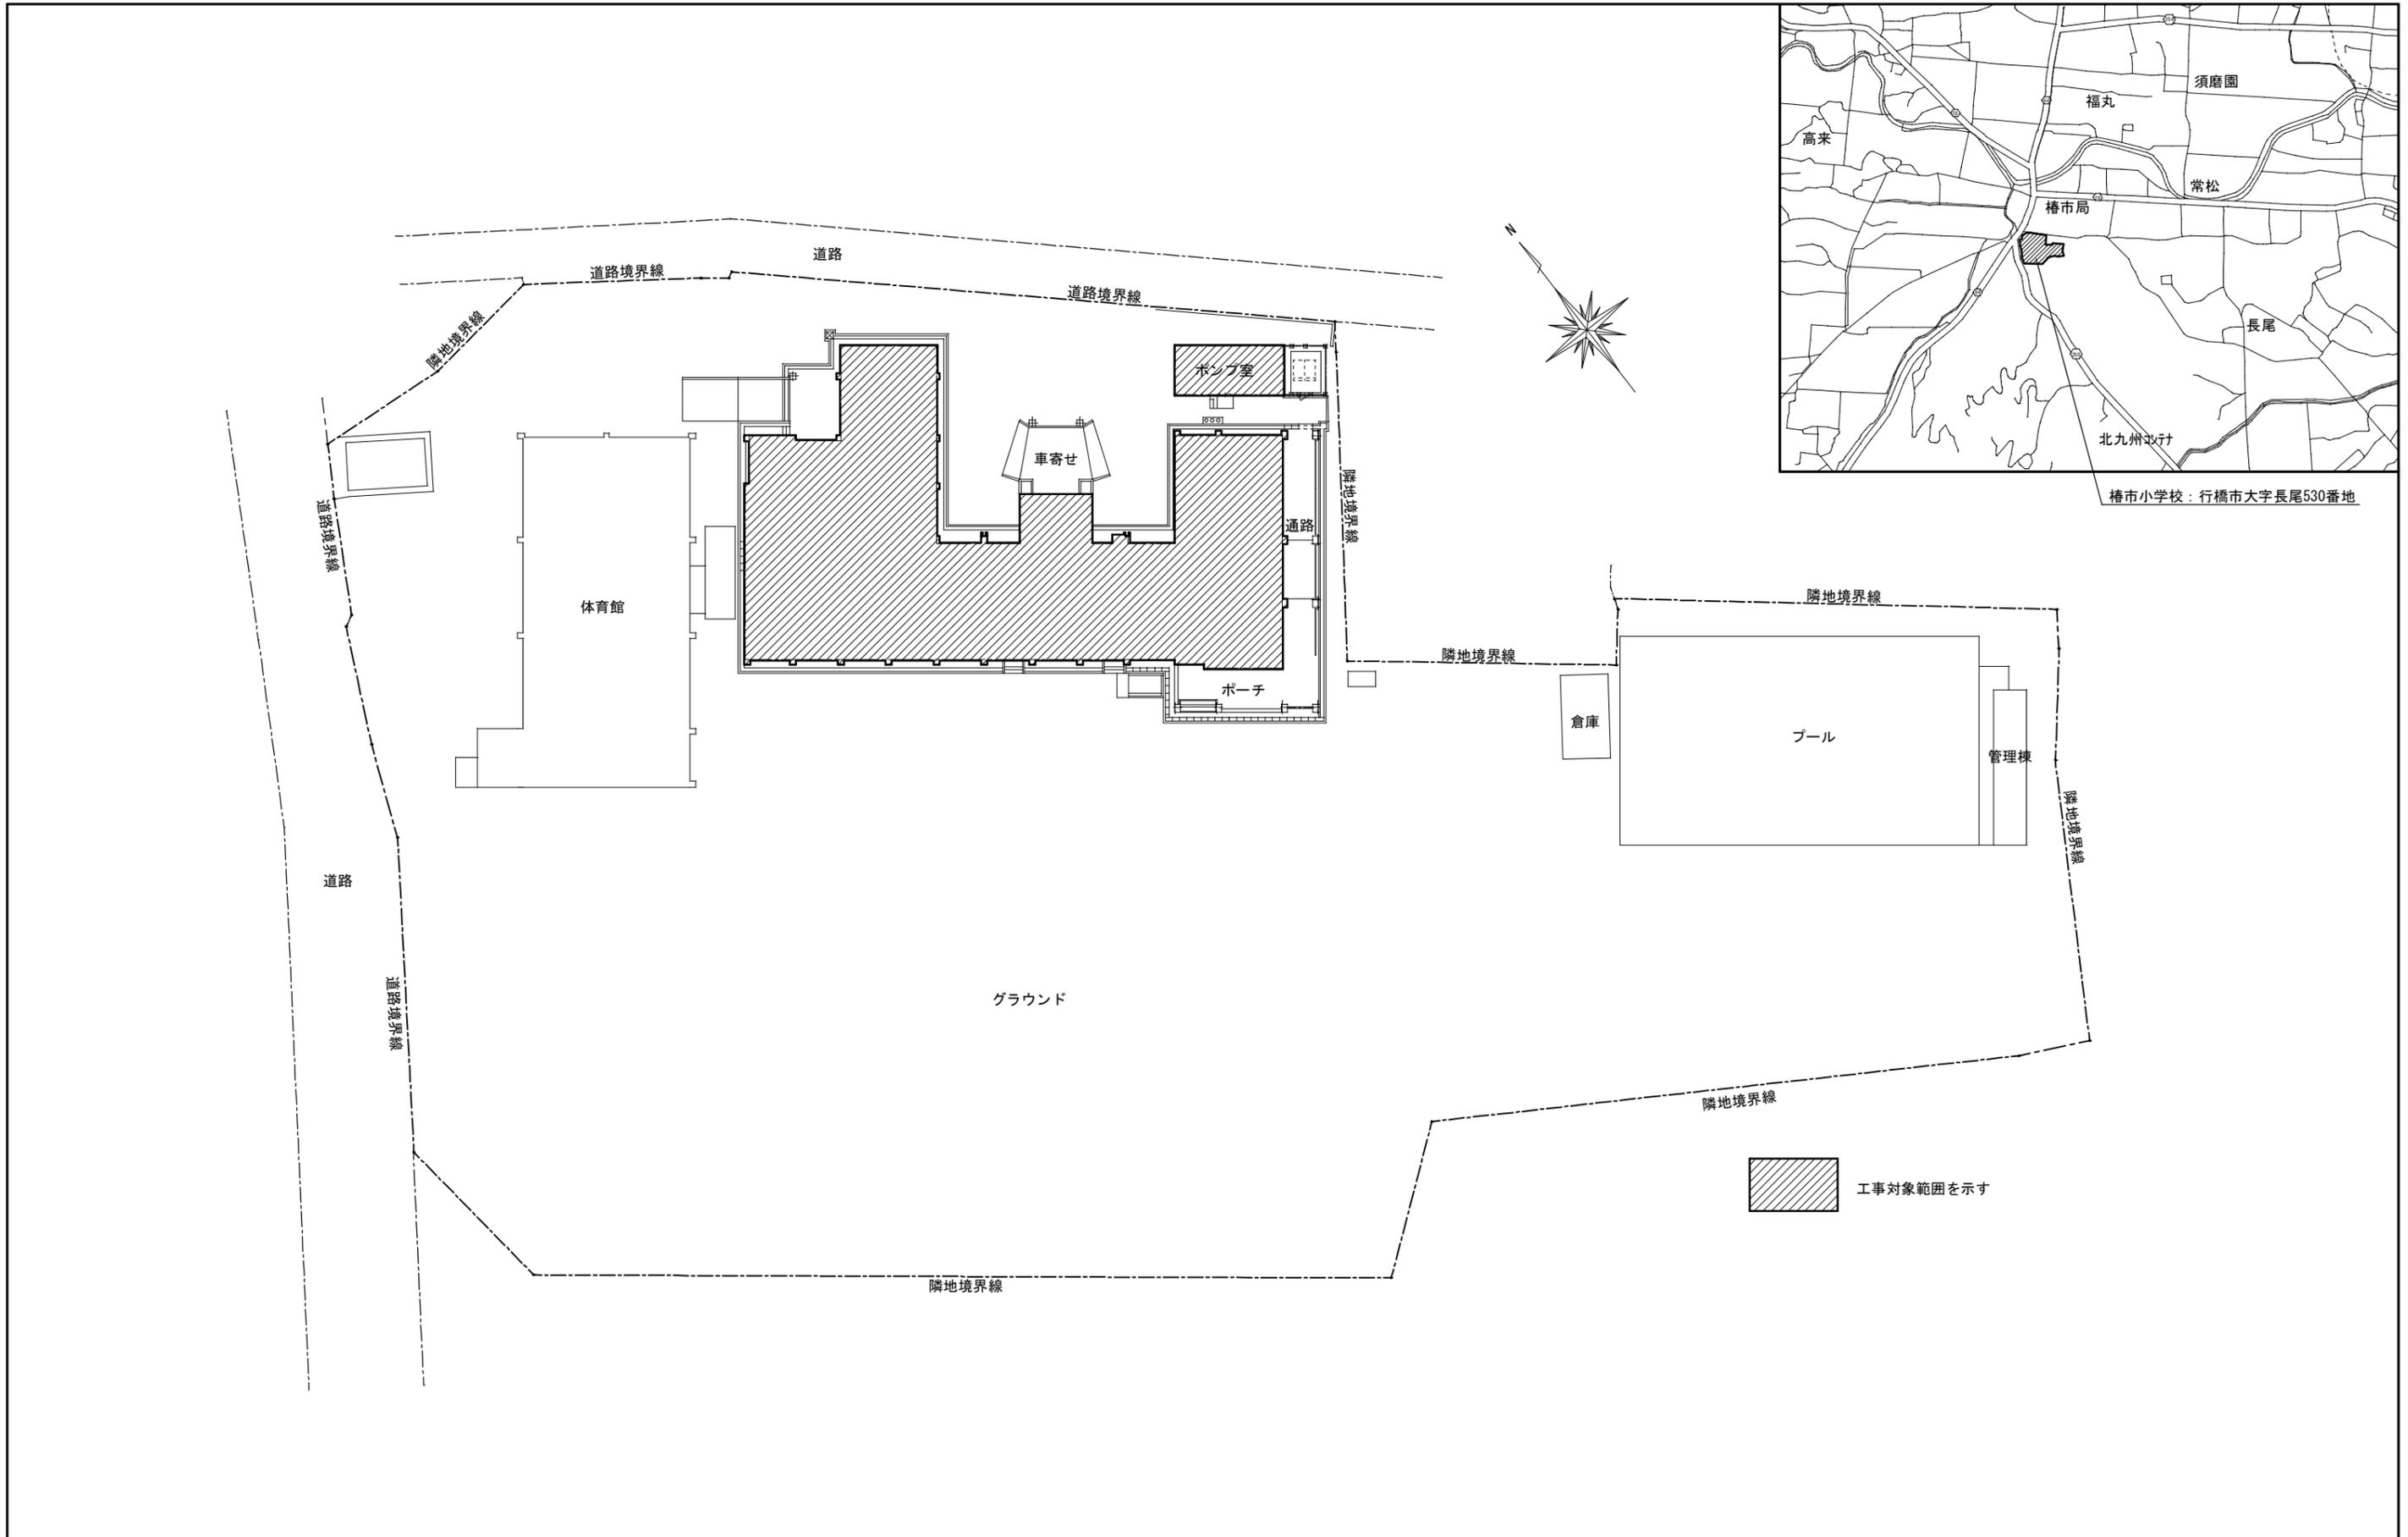

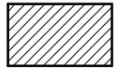 工事対象範囲を示す

特記	作図	作図	行橋市役所 都市整備部 建築政策課 福岡県行橋市中央一丁目1番1号 TEL: 0930-25-1111 *****	工事名称・図面名称	縮尺	図面番号
				榑市小学校外壁改修工事 附近見取図・配置図	A3版: 1/500	A05

外部仕上	
記号	仕上
A	改修前 モルタル刷毛引きの上、アクリルリシン吹付
	改修後 高圧洗浄後下地調整の上、防水形外装薄塗材E
B	改修前 防水モルタル金ゴテ仕上
	改修後 高圧洗浄後下地調整の上、防水形外装薄塗材E
C	改修前 縦樋：VPφ100 撤去
	改修後 縦樋：VPφ100 新設

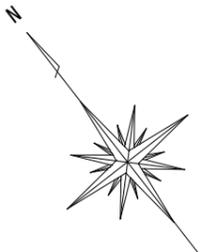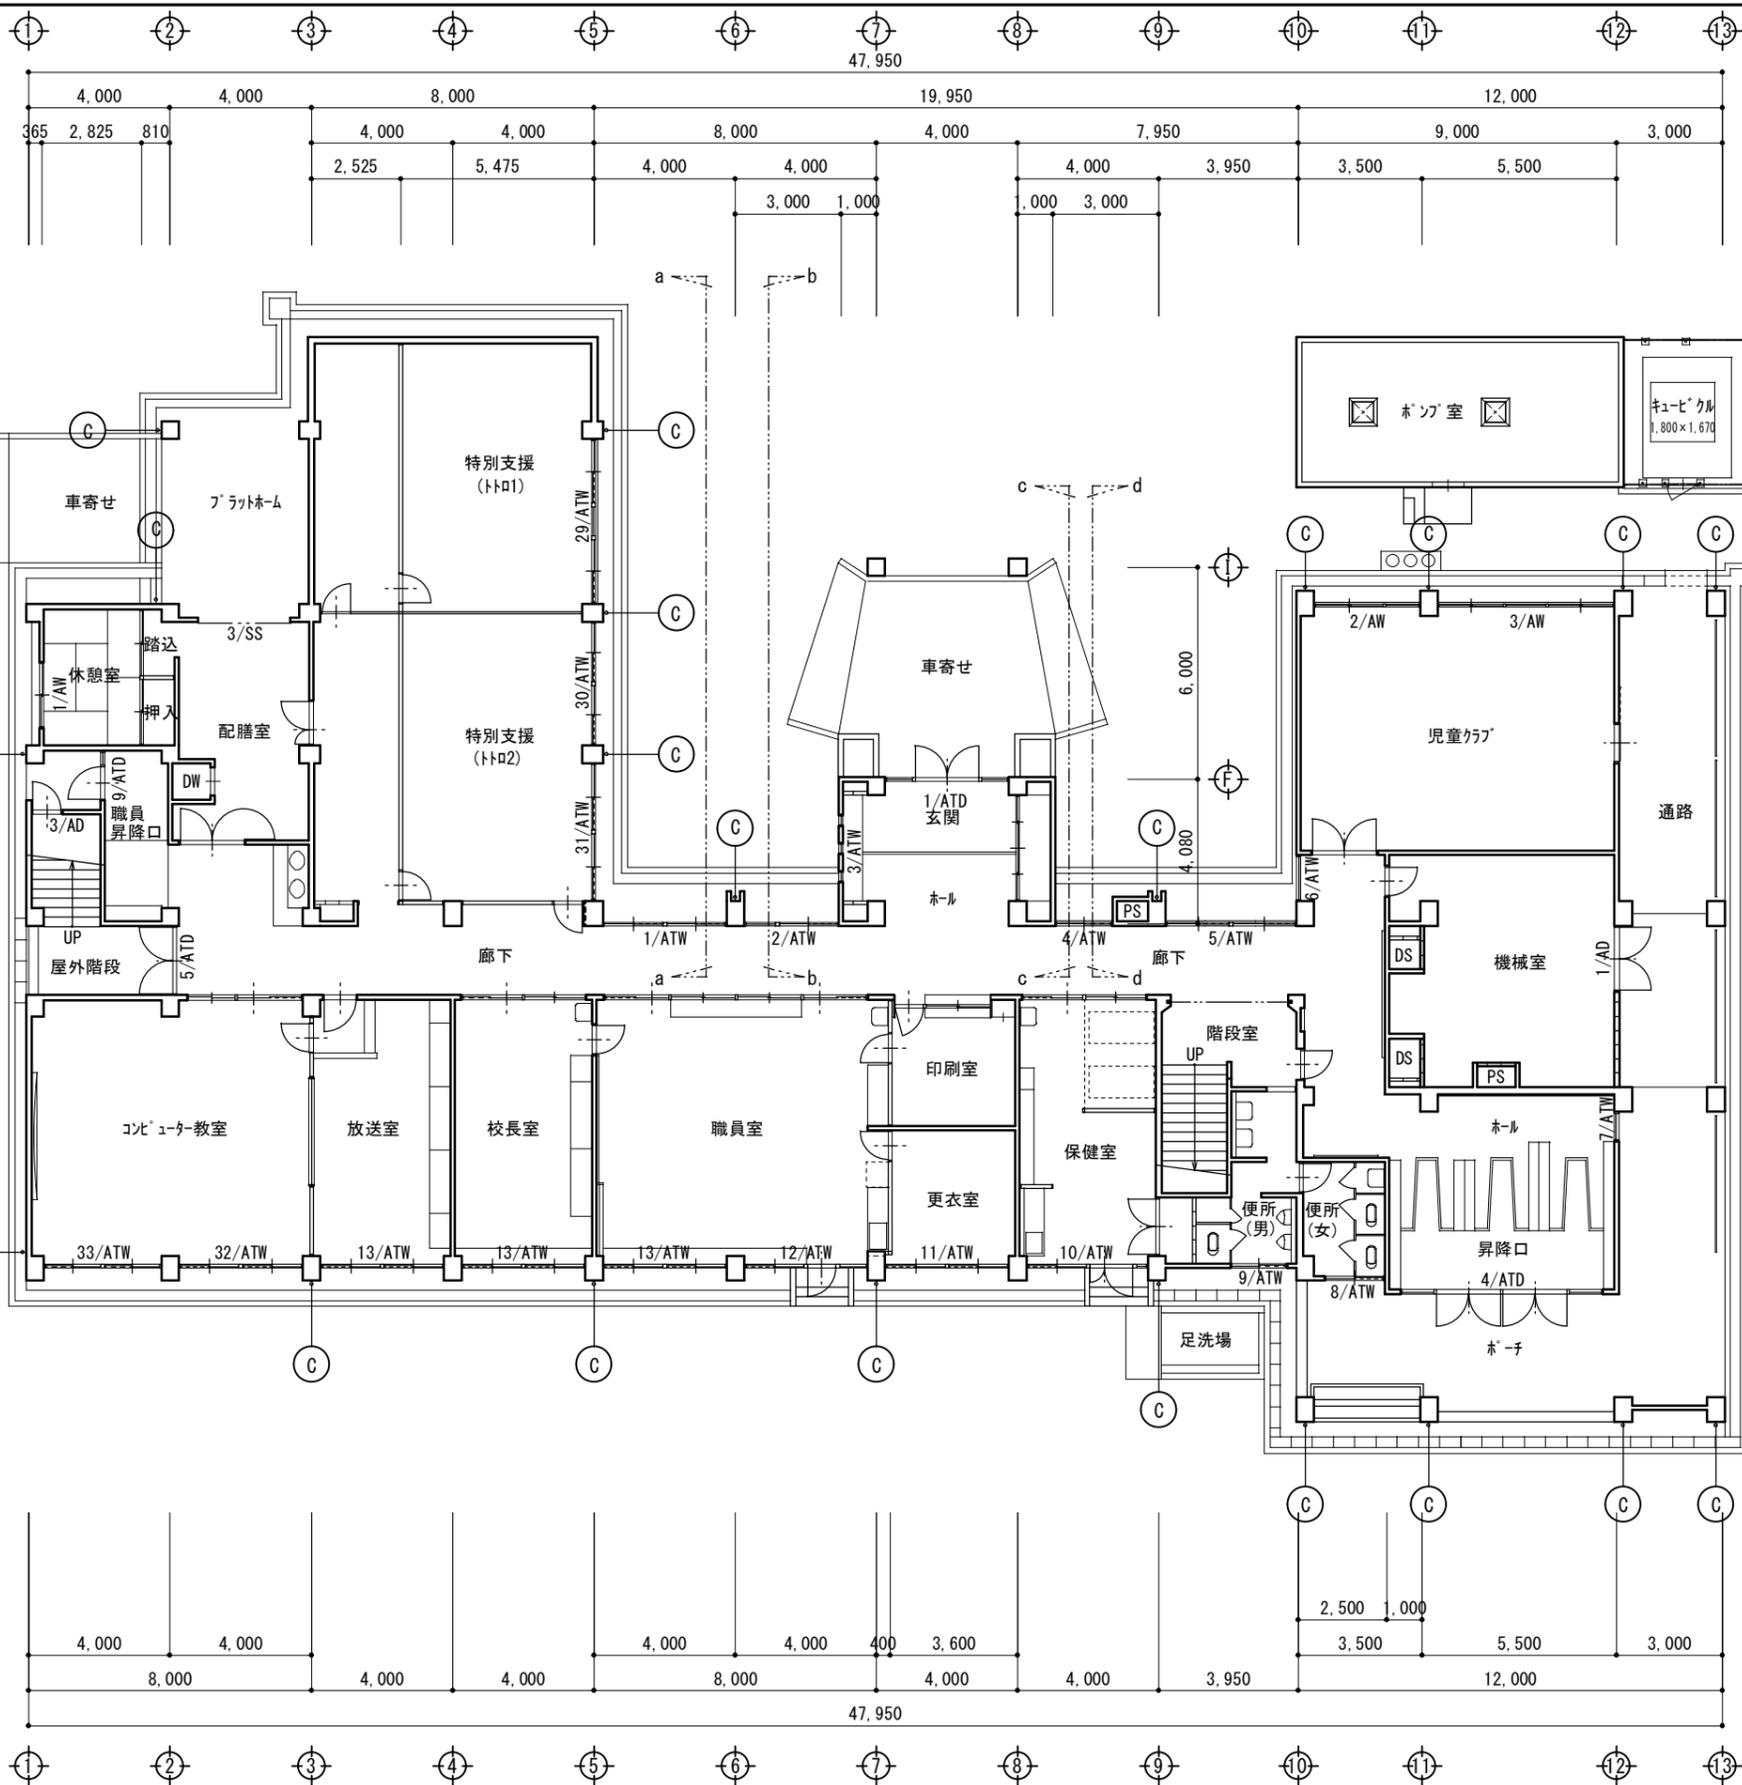

特記
 ※同時期別発注工事（防水改修工事）において、本工事の足場を利用するので、業者間で密に調整を行うこと

作図
 作図





行橋市役所 都市整備部 建築政策課
 福岡県行橋市中央一丁目1番1号
 TEL: 0930-25-1111

工事名称・図面名称
 樺市小校外壁改修工事
 平面図-1

縮尺
 A3版：1/200

図面番号
 A06

外部仕上	
記号	仕上
A	改修前 モルタル刷毛引きの上、アクリルリシン吹付
	改修後 高圧洗浄後下地調整の上、防水形外装薄塗材E
B	改修前 防水モルタル金ゴテ仕上
	改修後 高圧洗浄後下地調整の上、防水形外装薄塗材E
C	改修前 縦樋：VPφ100 撤去
	改修後 縦樋：VPφ100 新設

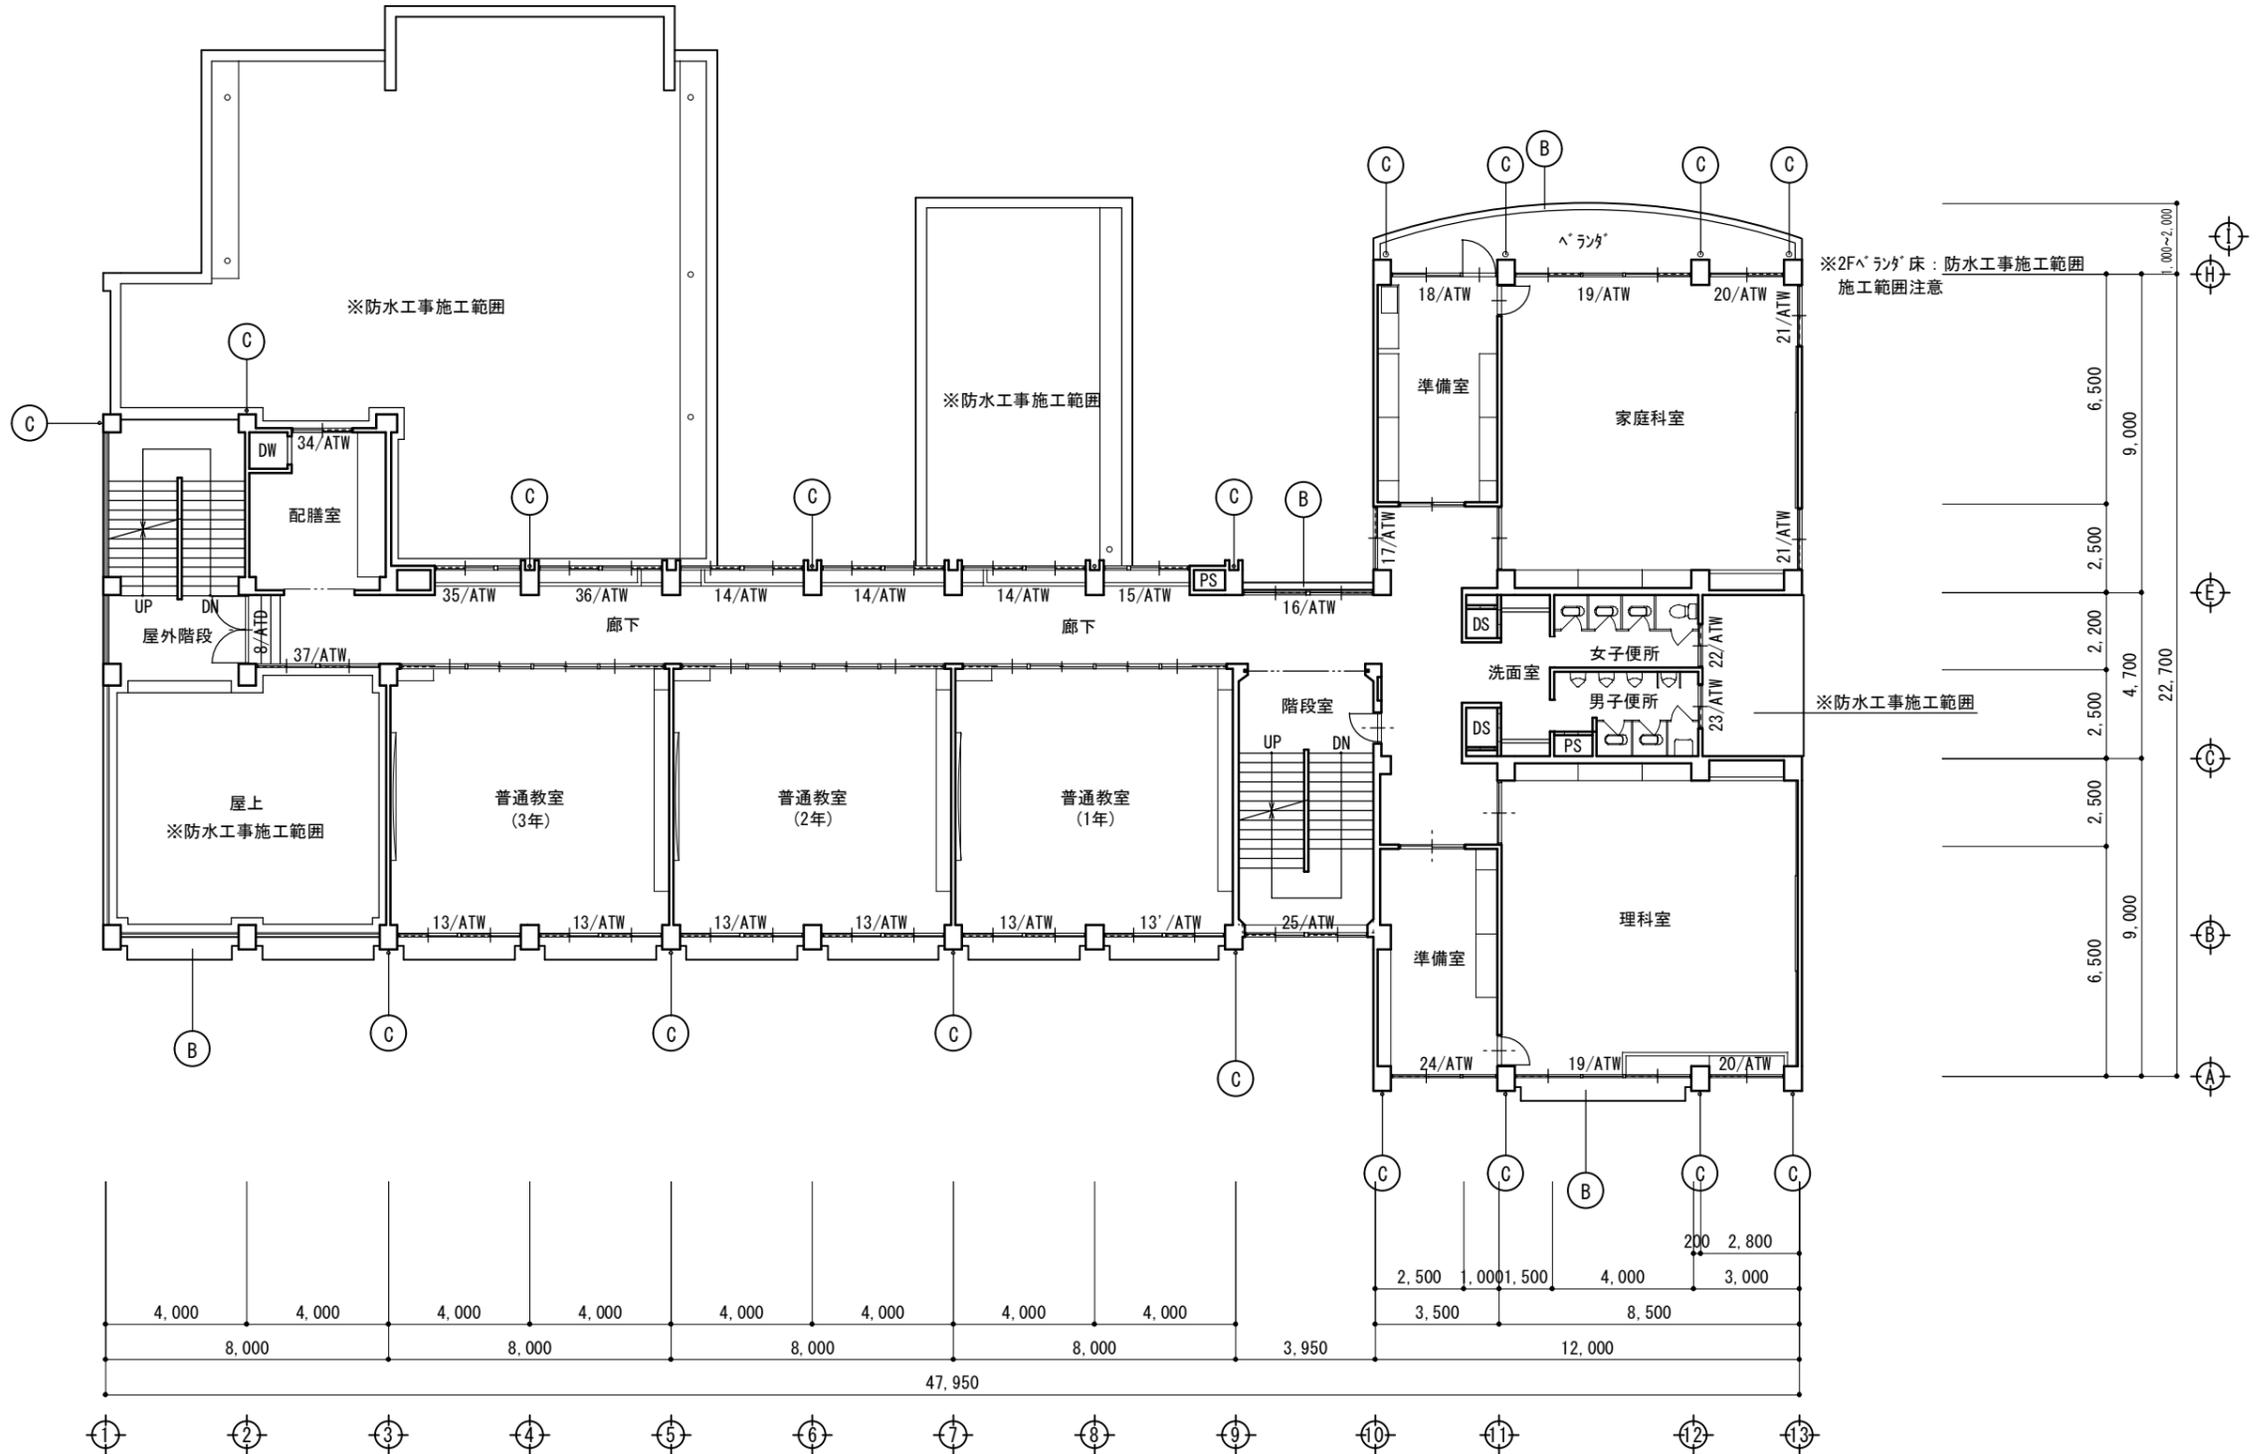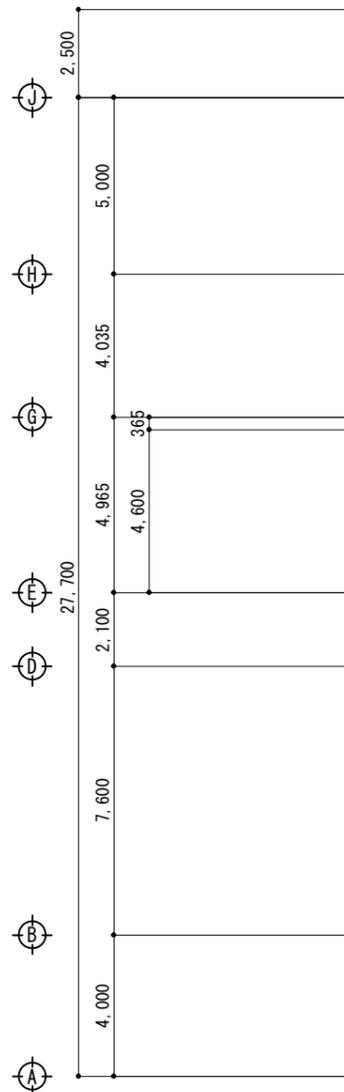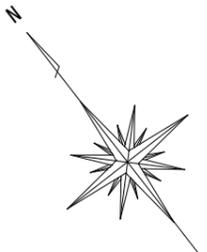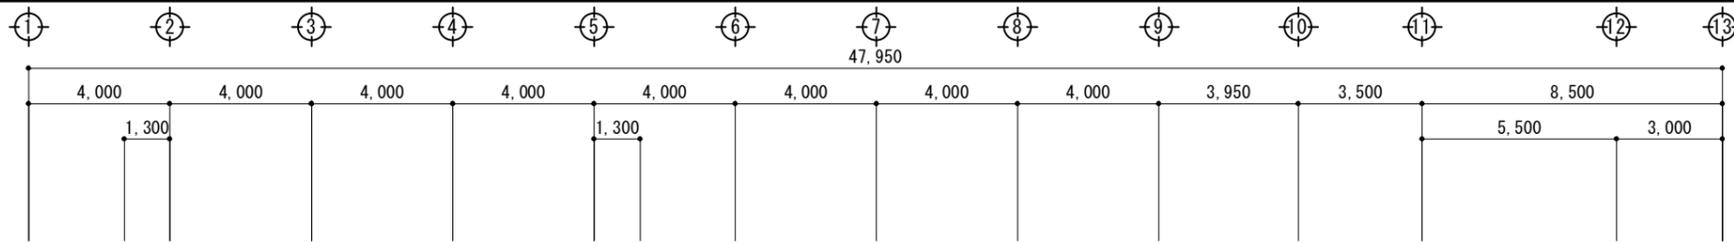

特記
 ※同時期別発注工事（防水改修工事）において、本工事の足場を利用するので、業者間で密に調整を行うこと

作図
 作図




行橋市役所 都市整備部 建築政策課
 福岡県行橋市中央一丁目1番1号
 TEL：0930-25-1111

工事名称・図面名称
 樺市小学校外壁改修工事
 平面図-2

縮尺
 A3版：1/200

図面番号
 A07

外部仕上	
記号	仕上
A	改修前 モルタル刷毛引きの上、アクリルリシン吹付
	改修後 高圧洗浄後下地調整の上、防水形外装薄塗材E
B	改修前 防水モルタル金ゴテ仕上
	改修後 高圧洗浄後下地調整の上、防水形外装薄塗材E
C	改修前 縦樋：VPφ100 撤去
	改修後 縦樋：VPφ100 新設

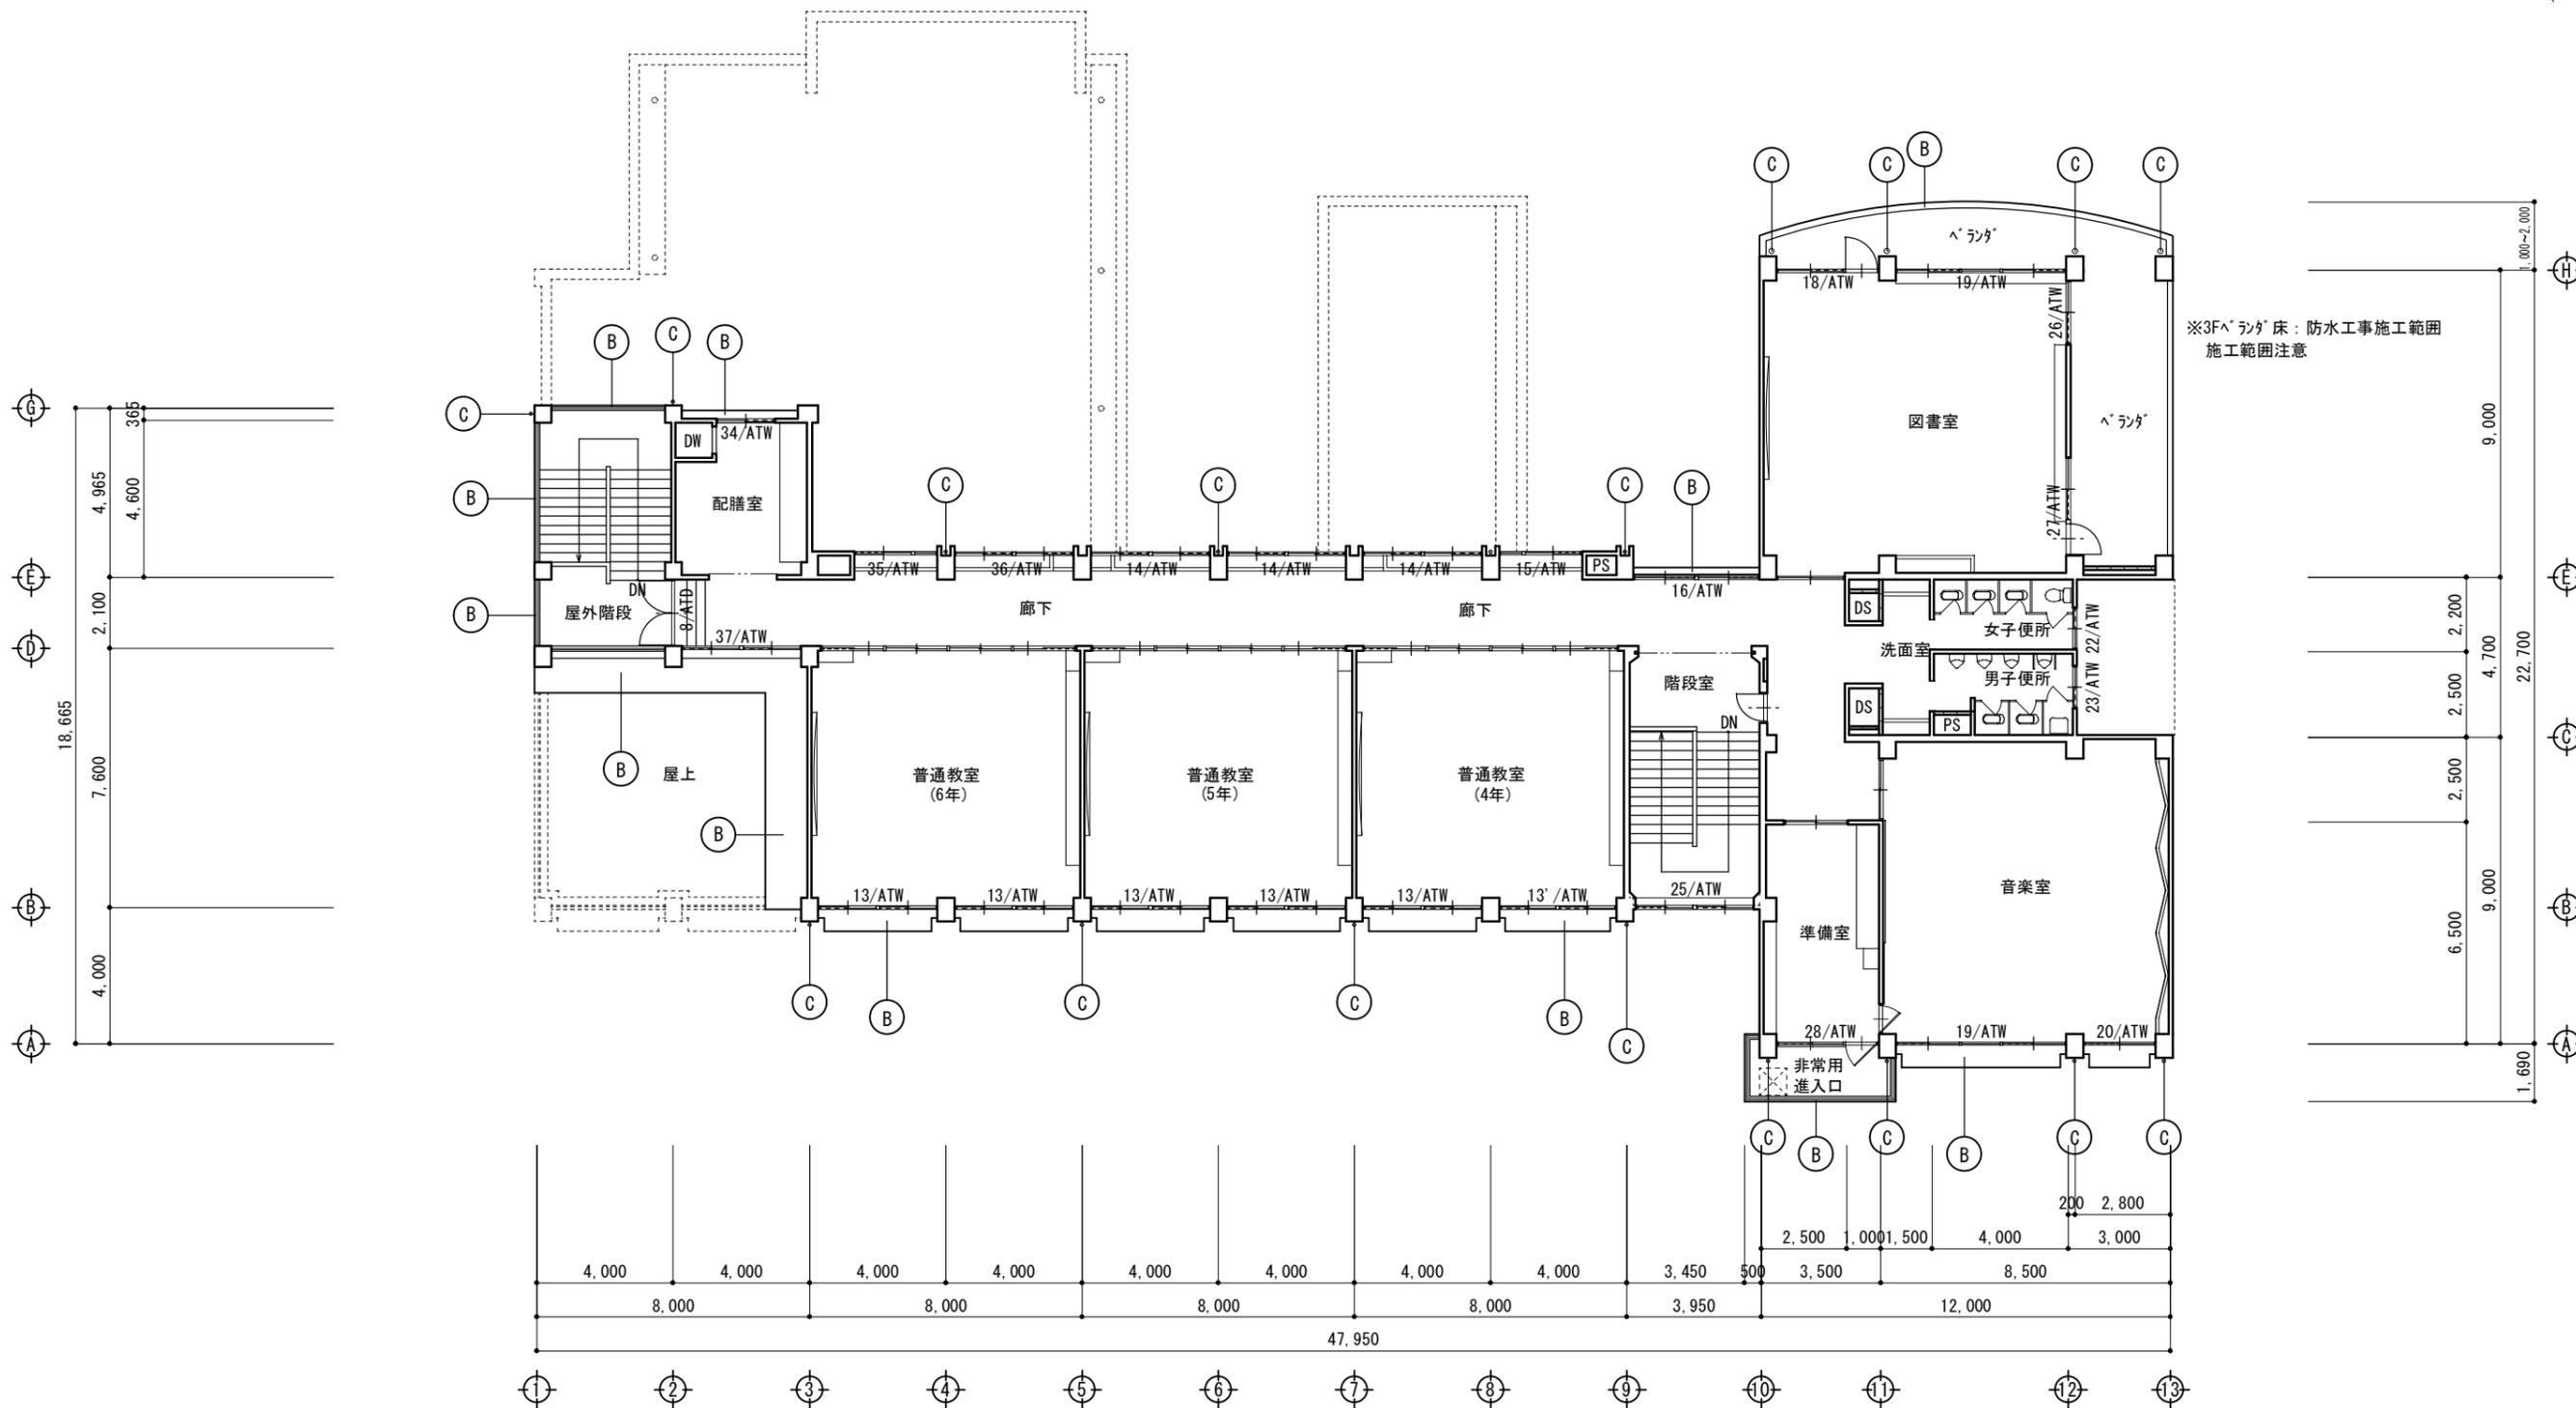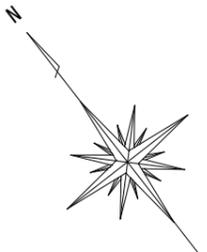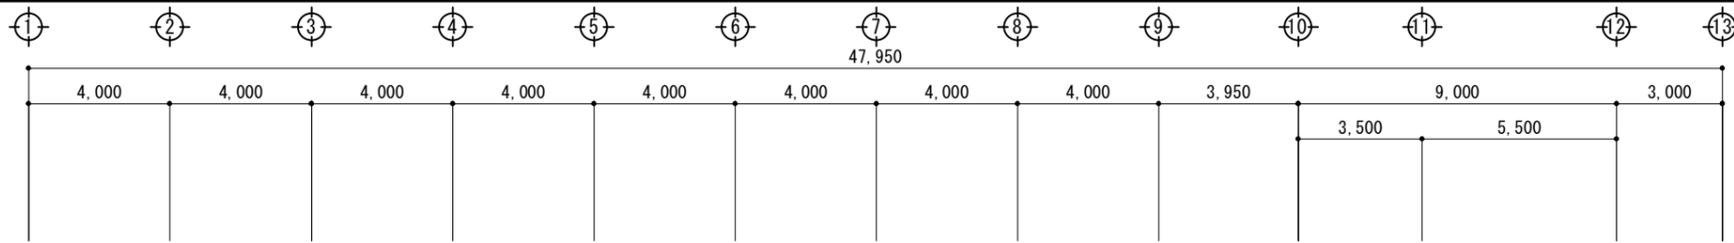

特記
 ※同時期別発注工事（防水改修工事）において、本工事の足場を利用するので、業者間で密に調整を行うこと







作 図
 作 図

行橋市役所 都市整備部 建築政策課
 福岡県行橋市中央一丁目1番1号
 TEL: 0930-25-1111

工事名称・図面名称
 橋市小校外壁改修工事
 平面図-3







縮 尺
 A3版：1/200

図面番号
 A08

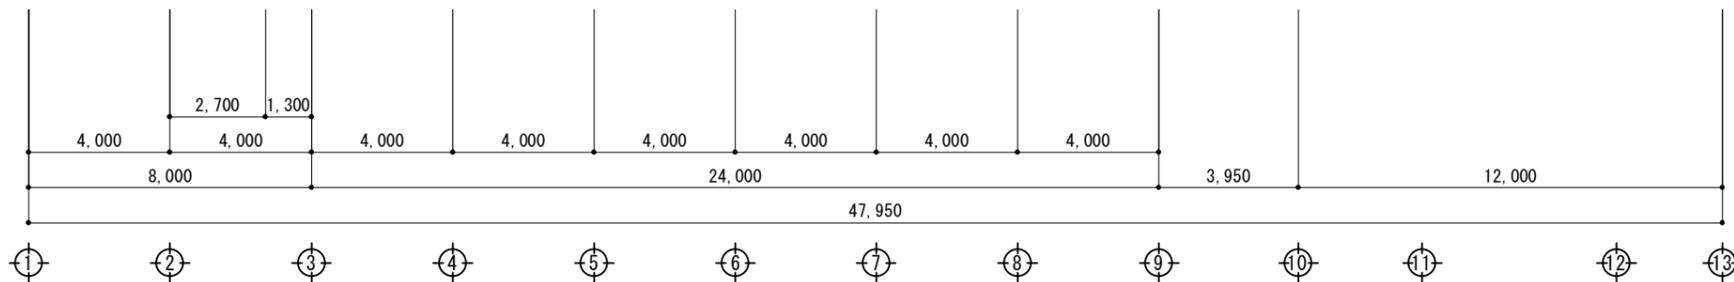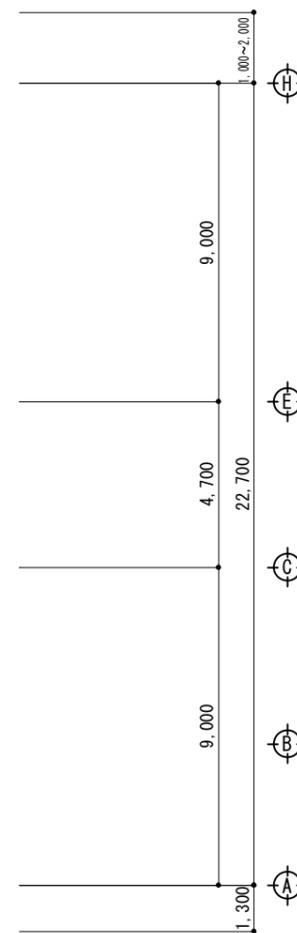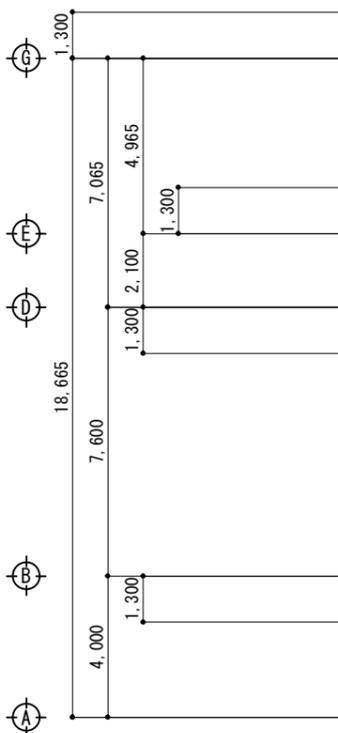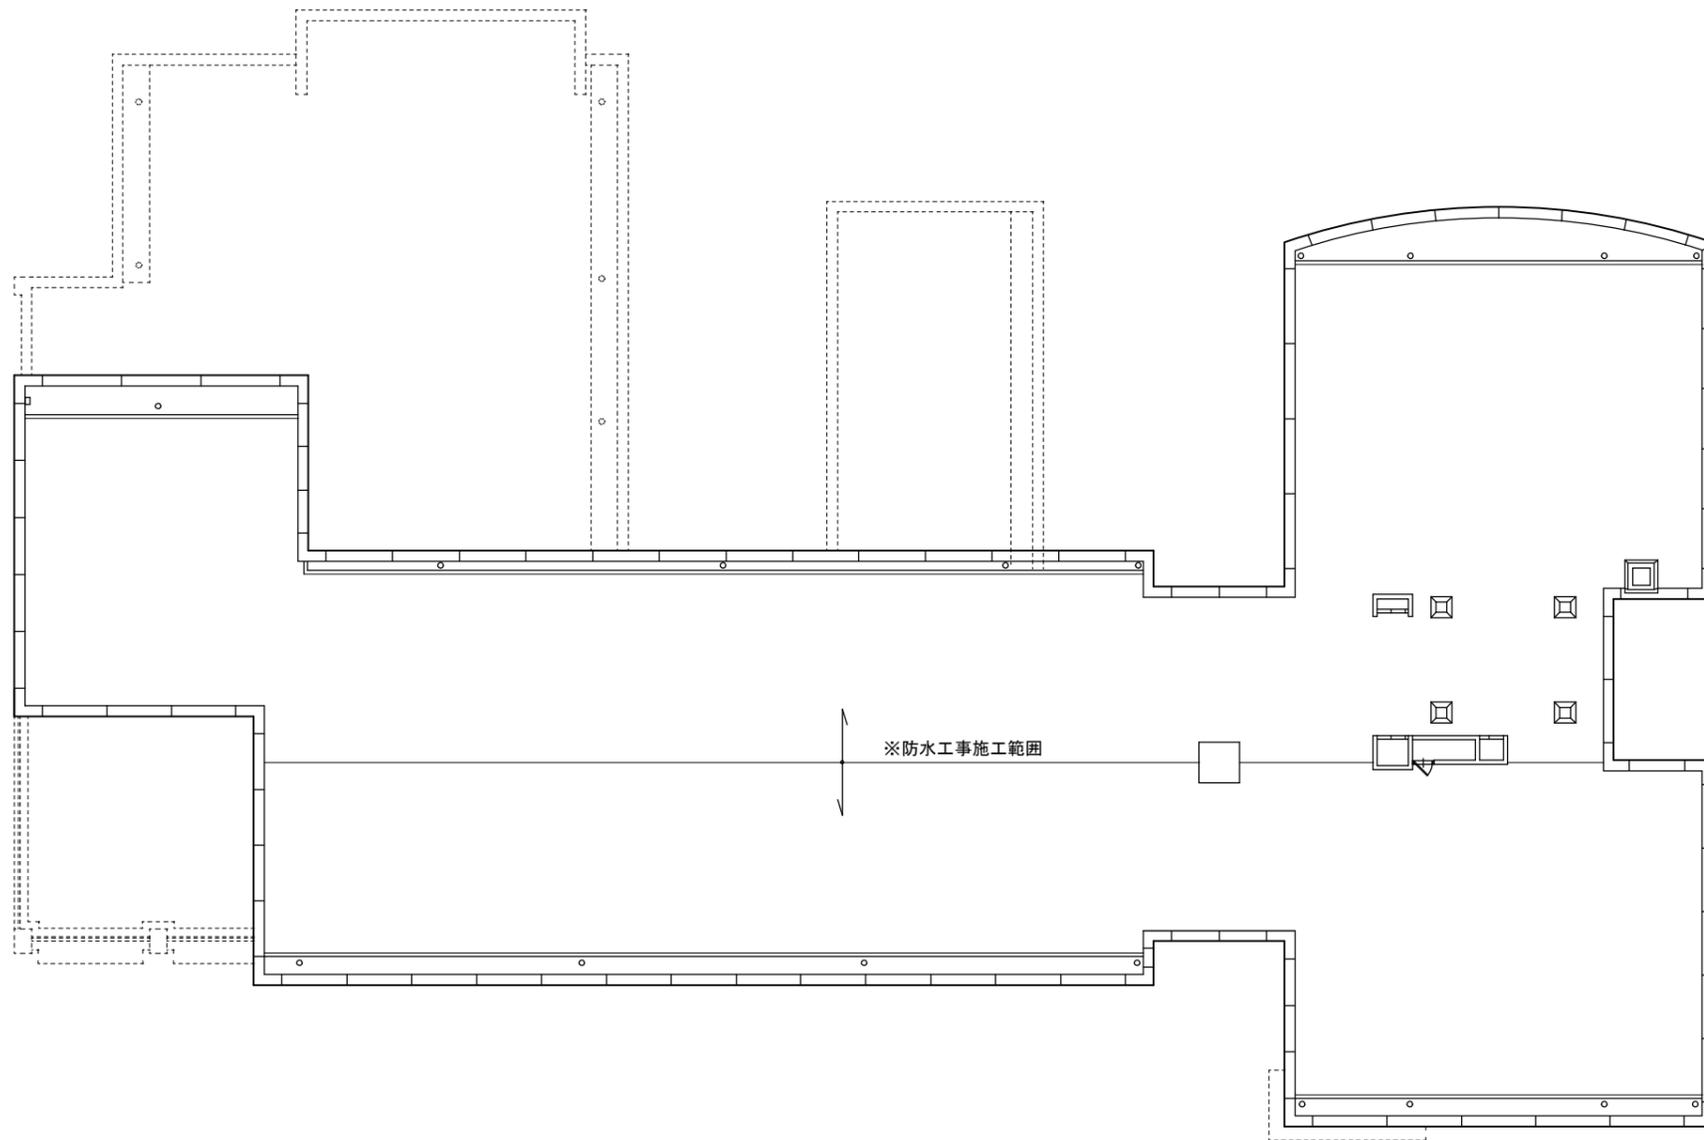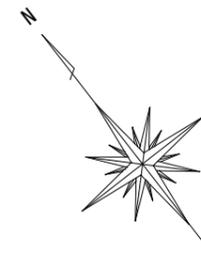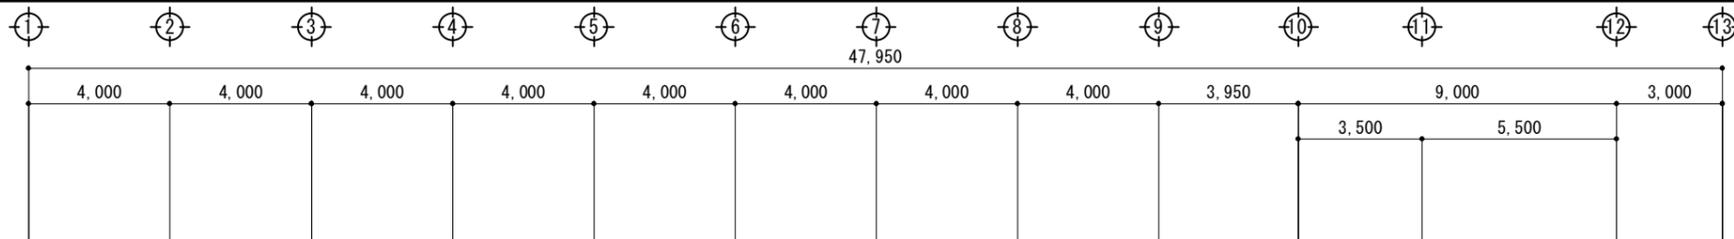

特記	作図	作図	行橋市役所 都市整備部 建築政策課	工事名称・図面名称	縮尺	図面番号
※同時期別発注工事（防水改修工事）において、本工事の足場を利用するので、業者間で密に調整を行うこと			福岡県行橋市中央一丁目1番1号 TEL: 0930-25-1111	椿市小学校外壁改修工事	A3版: 1/200	A09
			*****	屋根伏図		







外部仕上	
記号	仕上
A	改修前 アルミサッシ
	改修後 DP塗り
B	改修前 コンクリート打放しの上、アクリル系リソ
	改修後 高圧洗浄後下地調整の上、外装薄塗材E
C	改修前 ケーブル目透し張りの上、アクリル系リソ
	改修後 下地調整の上、外装薄塗材E
D	改修前 ケーブル目透し張りの上、VP塗り
	改修後 既存のまま

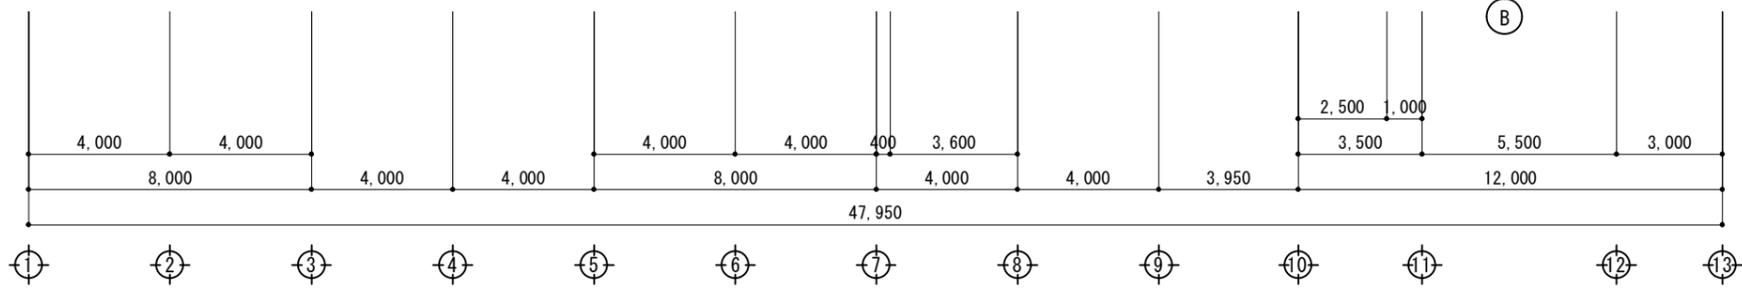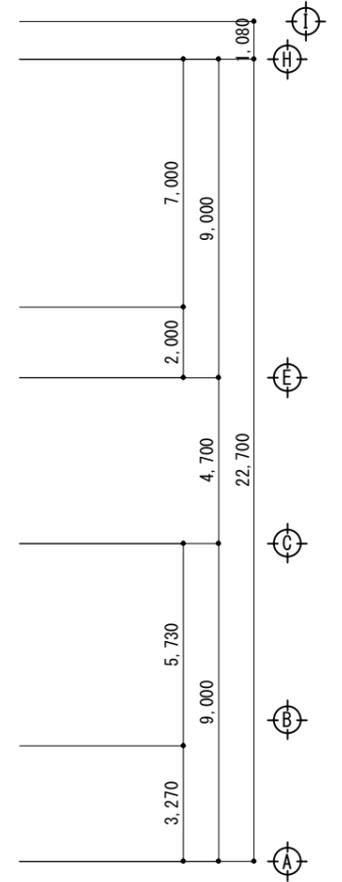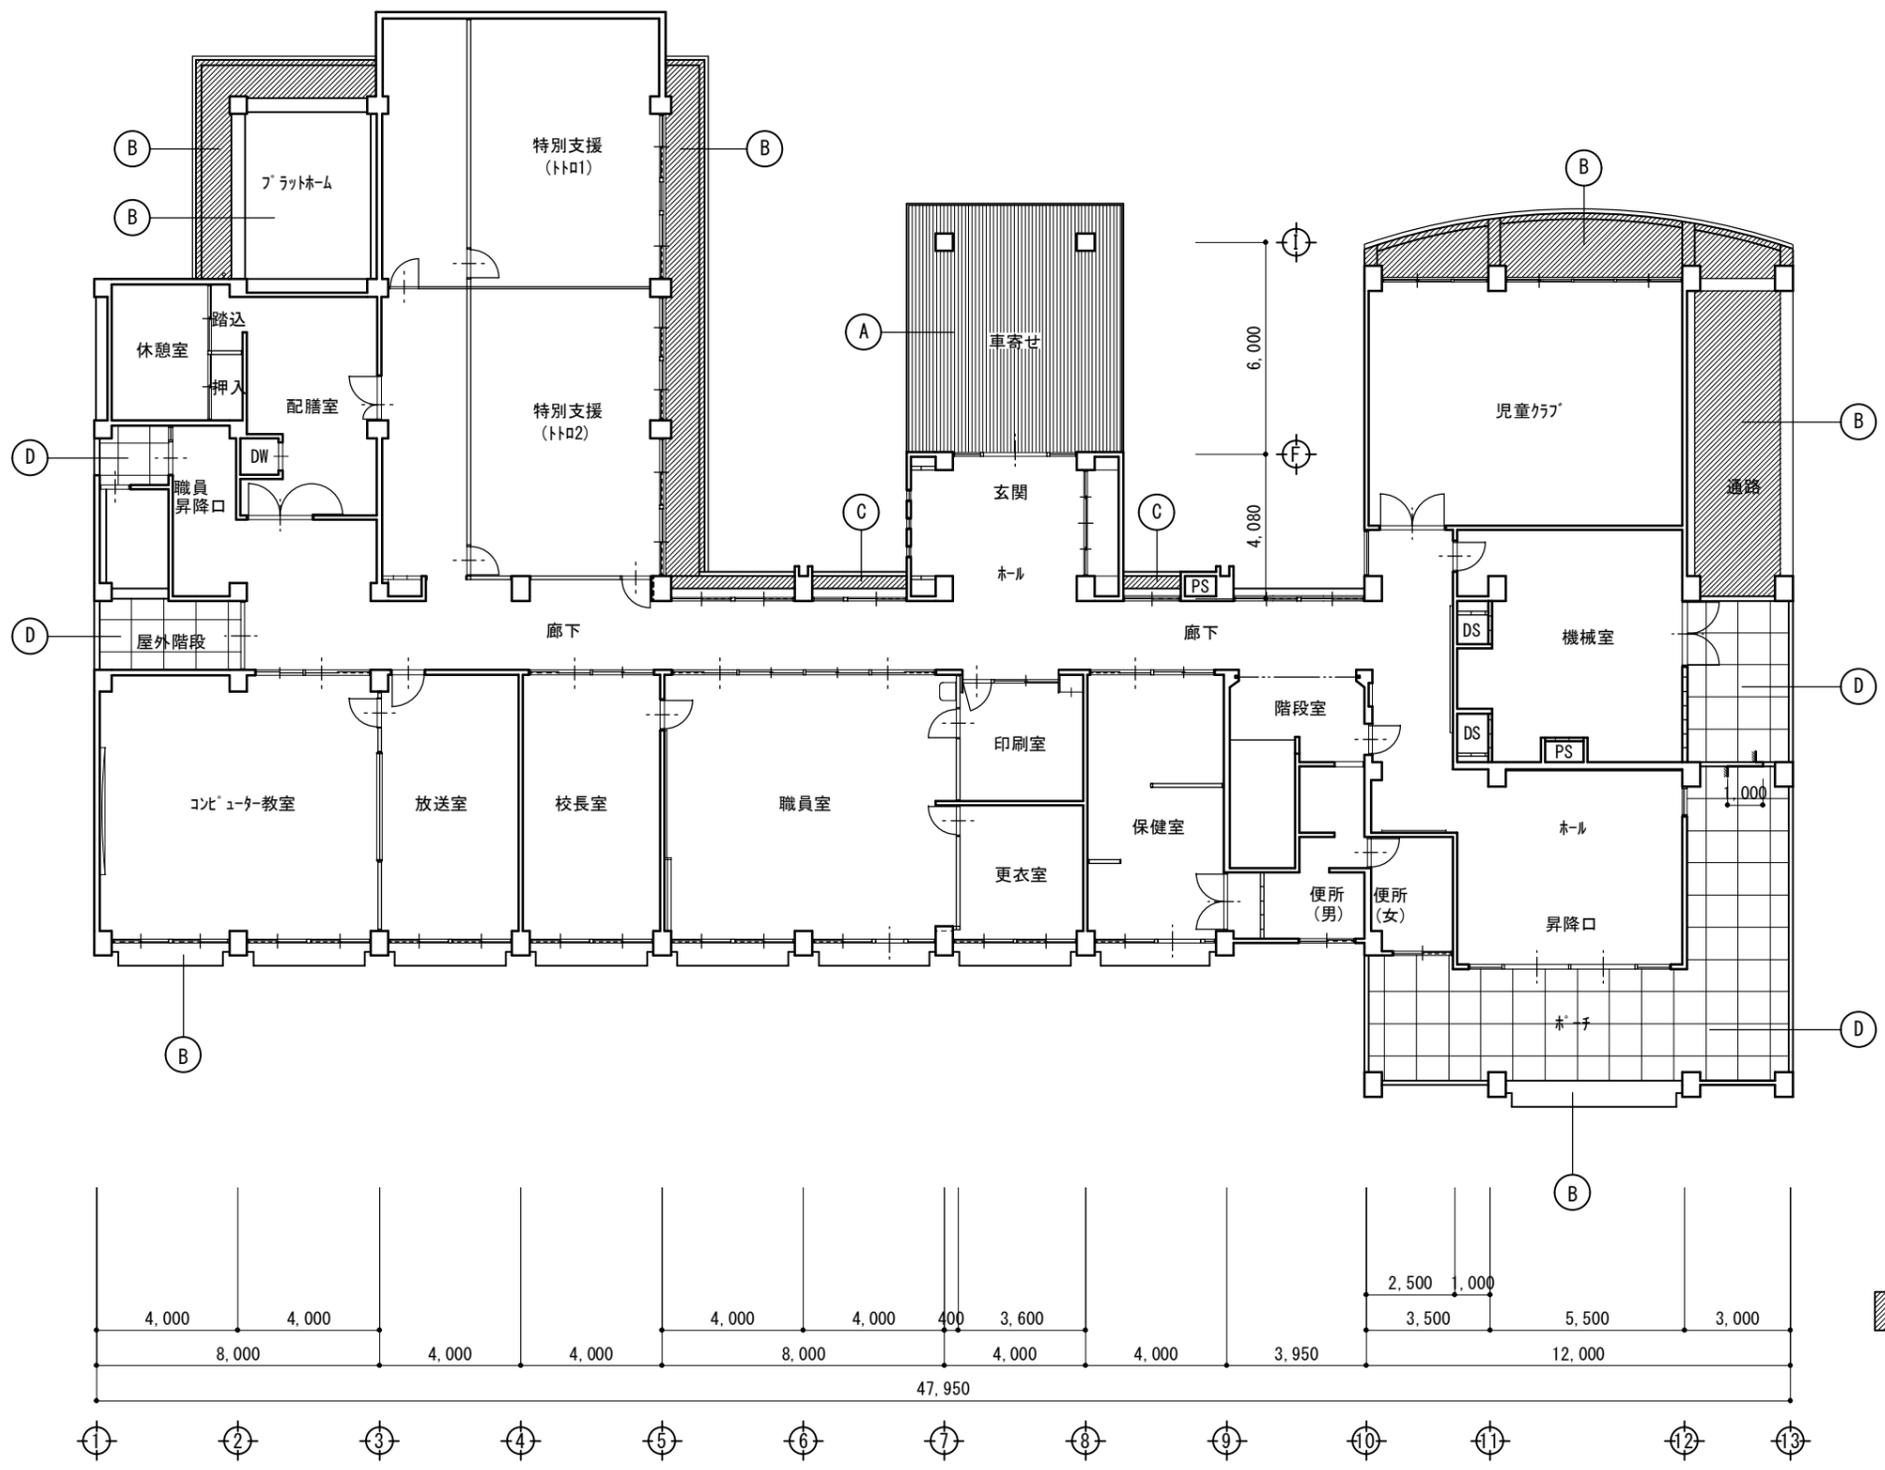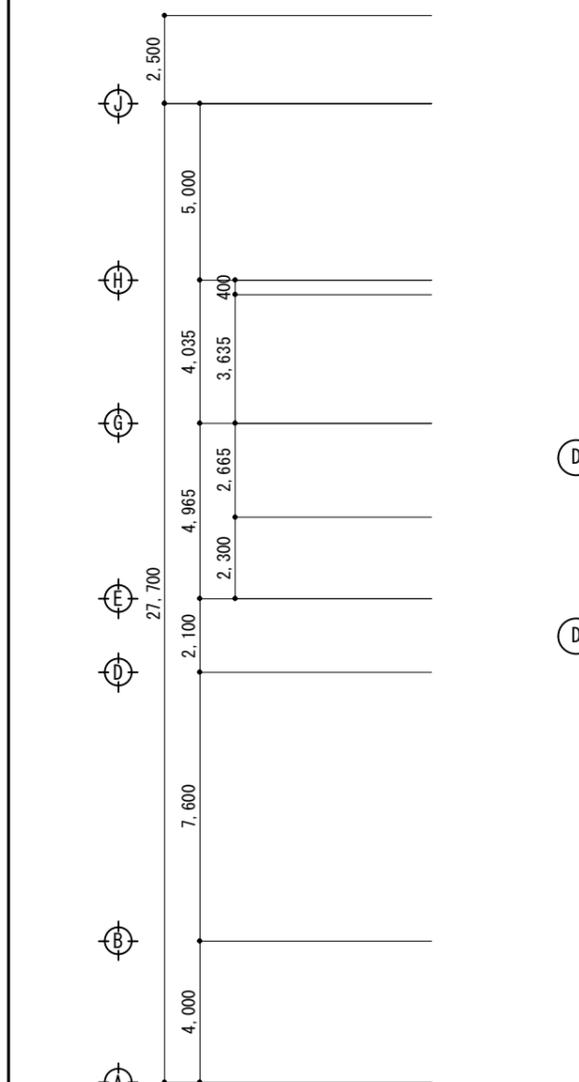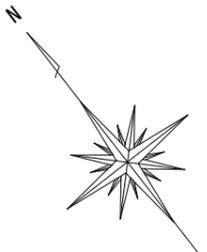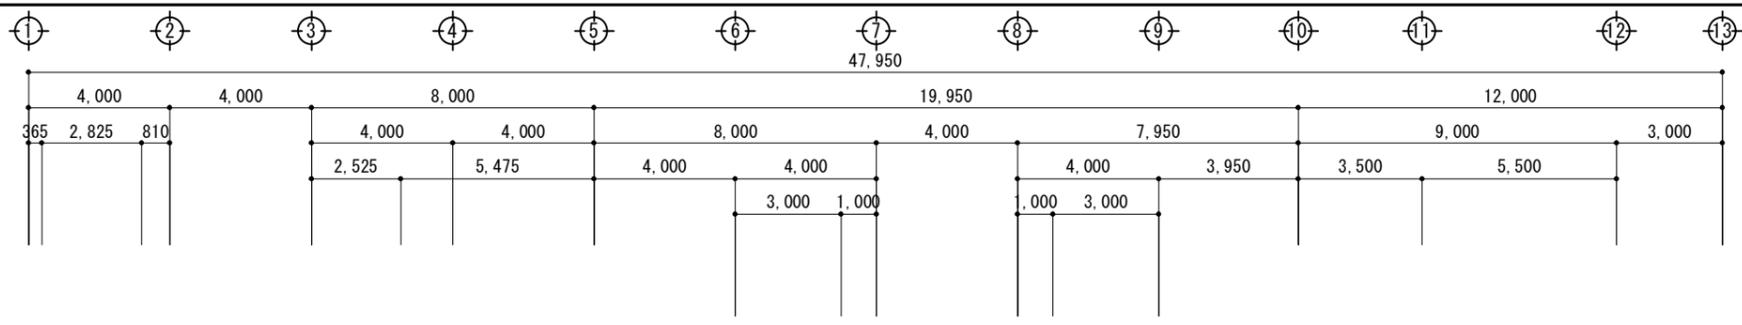

：7.5A' スト除去実施範囲

特記 ※同時期別発注工事（防水改修工事）において、本工事の足場を利用するので、業者間で密に調整を行うこと	作図 作図	行橋市役所 都市整備部 建築政策課 福岡県行橋市中央一丁目1番1号 TEL: 0930-25-1111 *****	工事名称・図面名称 橋市小校外壁改修工事 天伏図-1	縮尺 A3版: 1/200	図面番号 A10

外部仕上		
記号	仕上	
A	改修前	7Rミストレベル
	改修後	既存のまま
B	改修前	コンクリート打放しの上、7Rシリコン
	改修後	高圧洗浄後下地調整の上、外装薄塗材E
C	改修前	ケイカル板目透し張りの上、7Rシリコン
	改修後	下地調整の上、外装薄塗材E

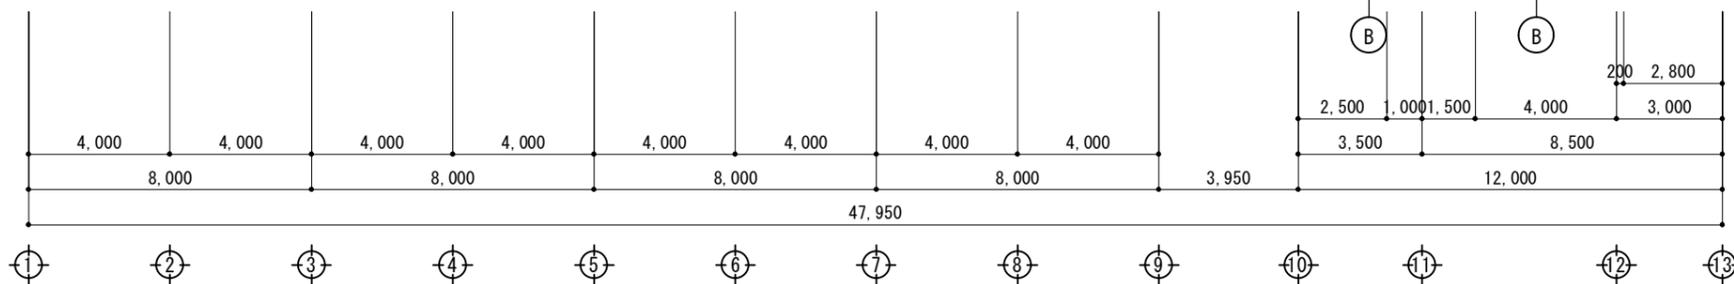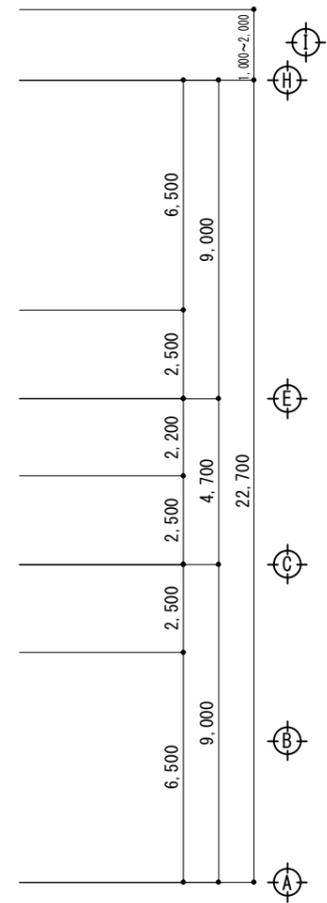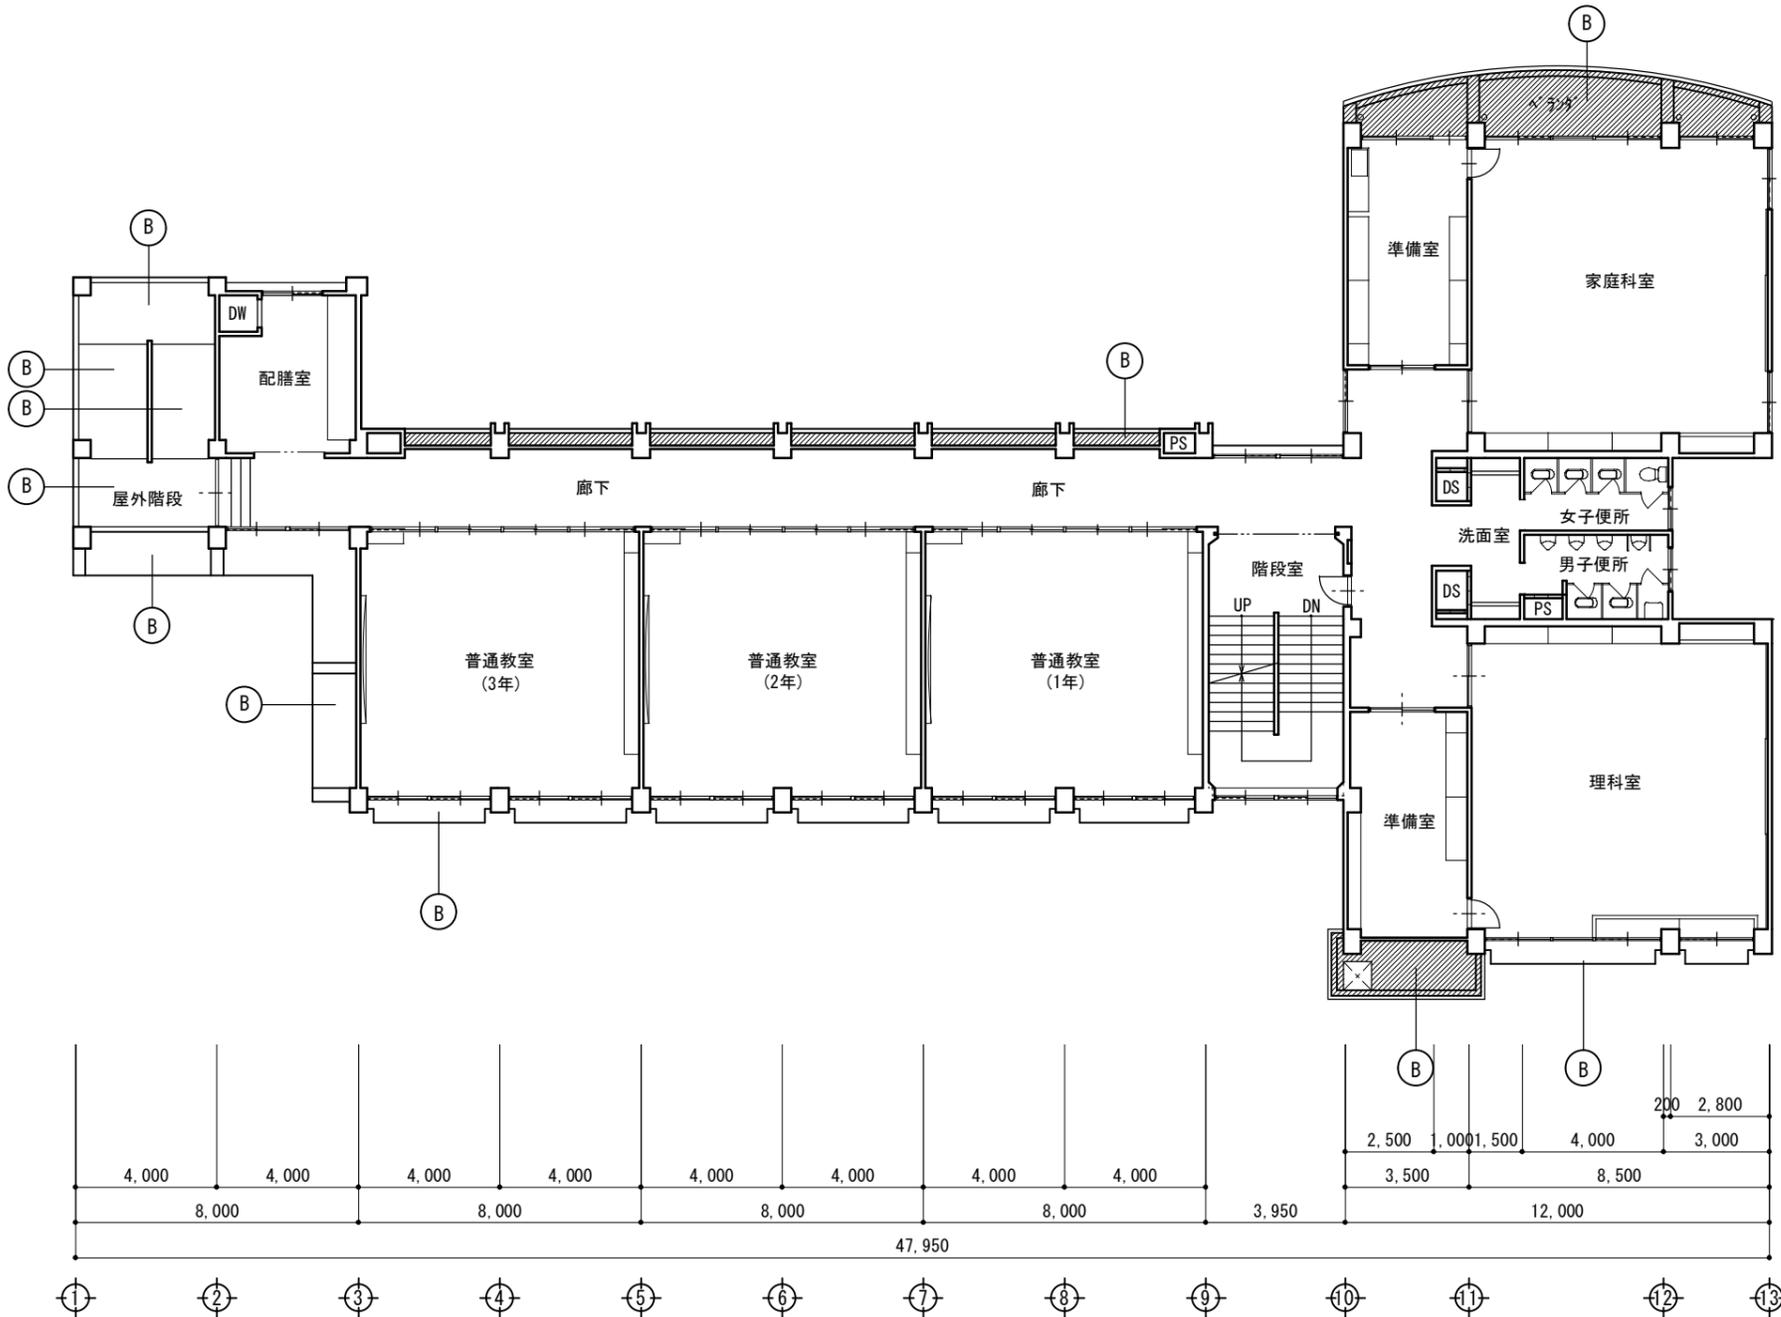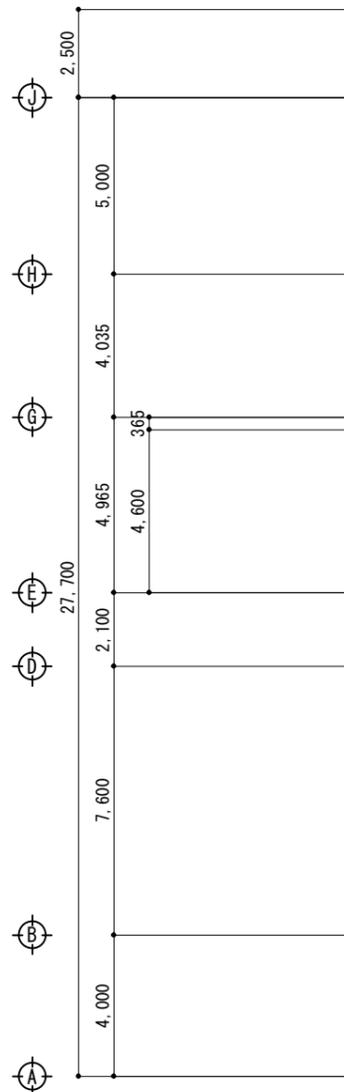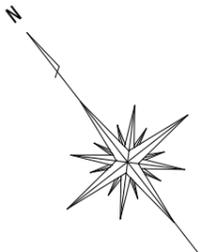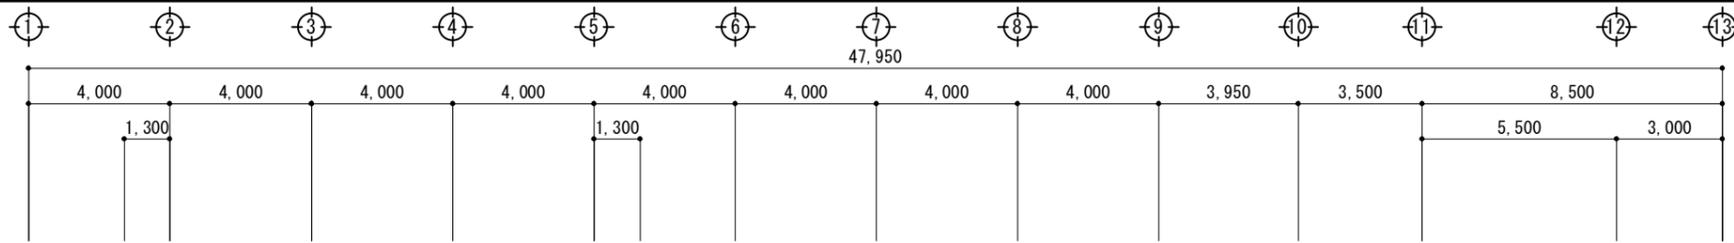

：7Rレベル除去実施範囲

特記
 ※同時期別発注工事（防水改修工事）において、本工事の足場を利用するので、業者間で密に調整を行うこと

作図
 作図







行橋市役所 都市整備部 建築政策課
 福岡県行橋市中央一丁目1番1号
 TEL: 0930-25-1111

工事名称・図面名称
 橋市小校外壁改修工事
 天伏図-2

縮尺
 A3版: 1/200

図面番号
 A11

外部仕上		
記号	仕上	
A	改修前	アクリル系シリコン
	改修後	既存のまま
B	改修前	コンクリート打放しの上、アクリル系シリコン
	改修後	高圧洗浄後下地調整の上、外装薄塗材E
C	改修前	ケイカル板目透し張りの上、アクリル系シリコン
	改修後	下地調整の上、外装薄塗材E

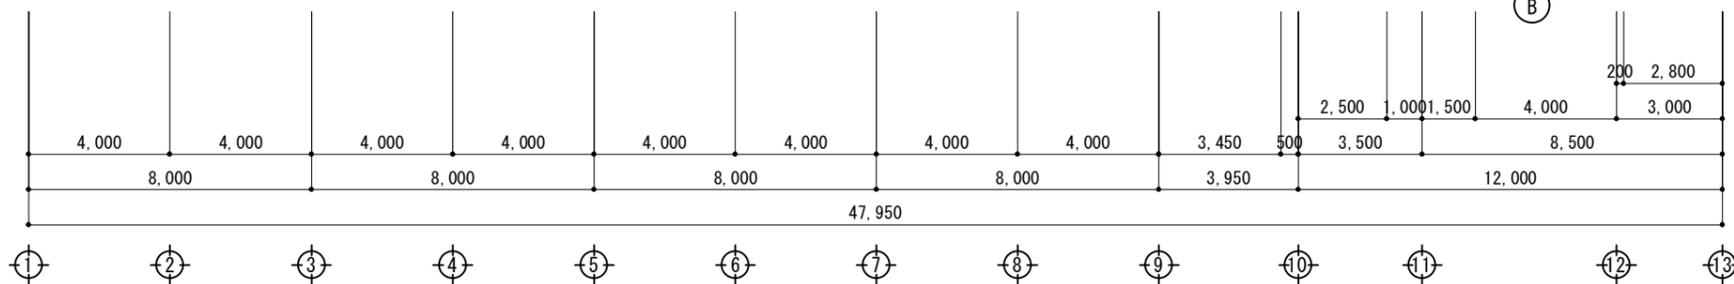
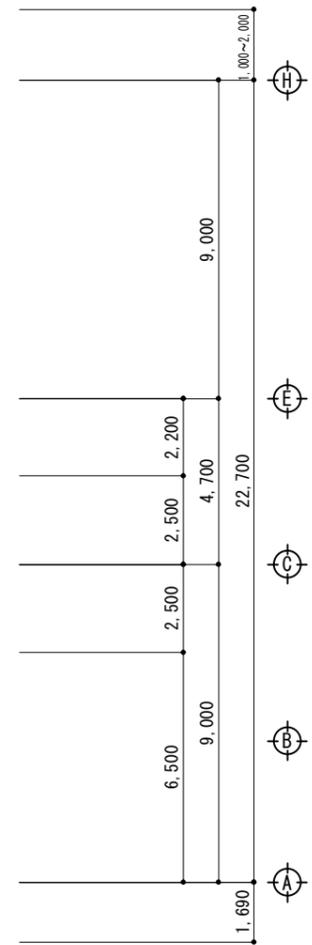
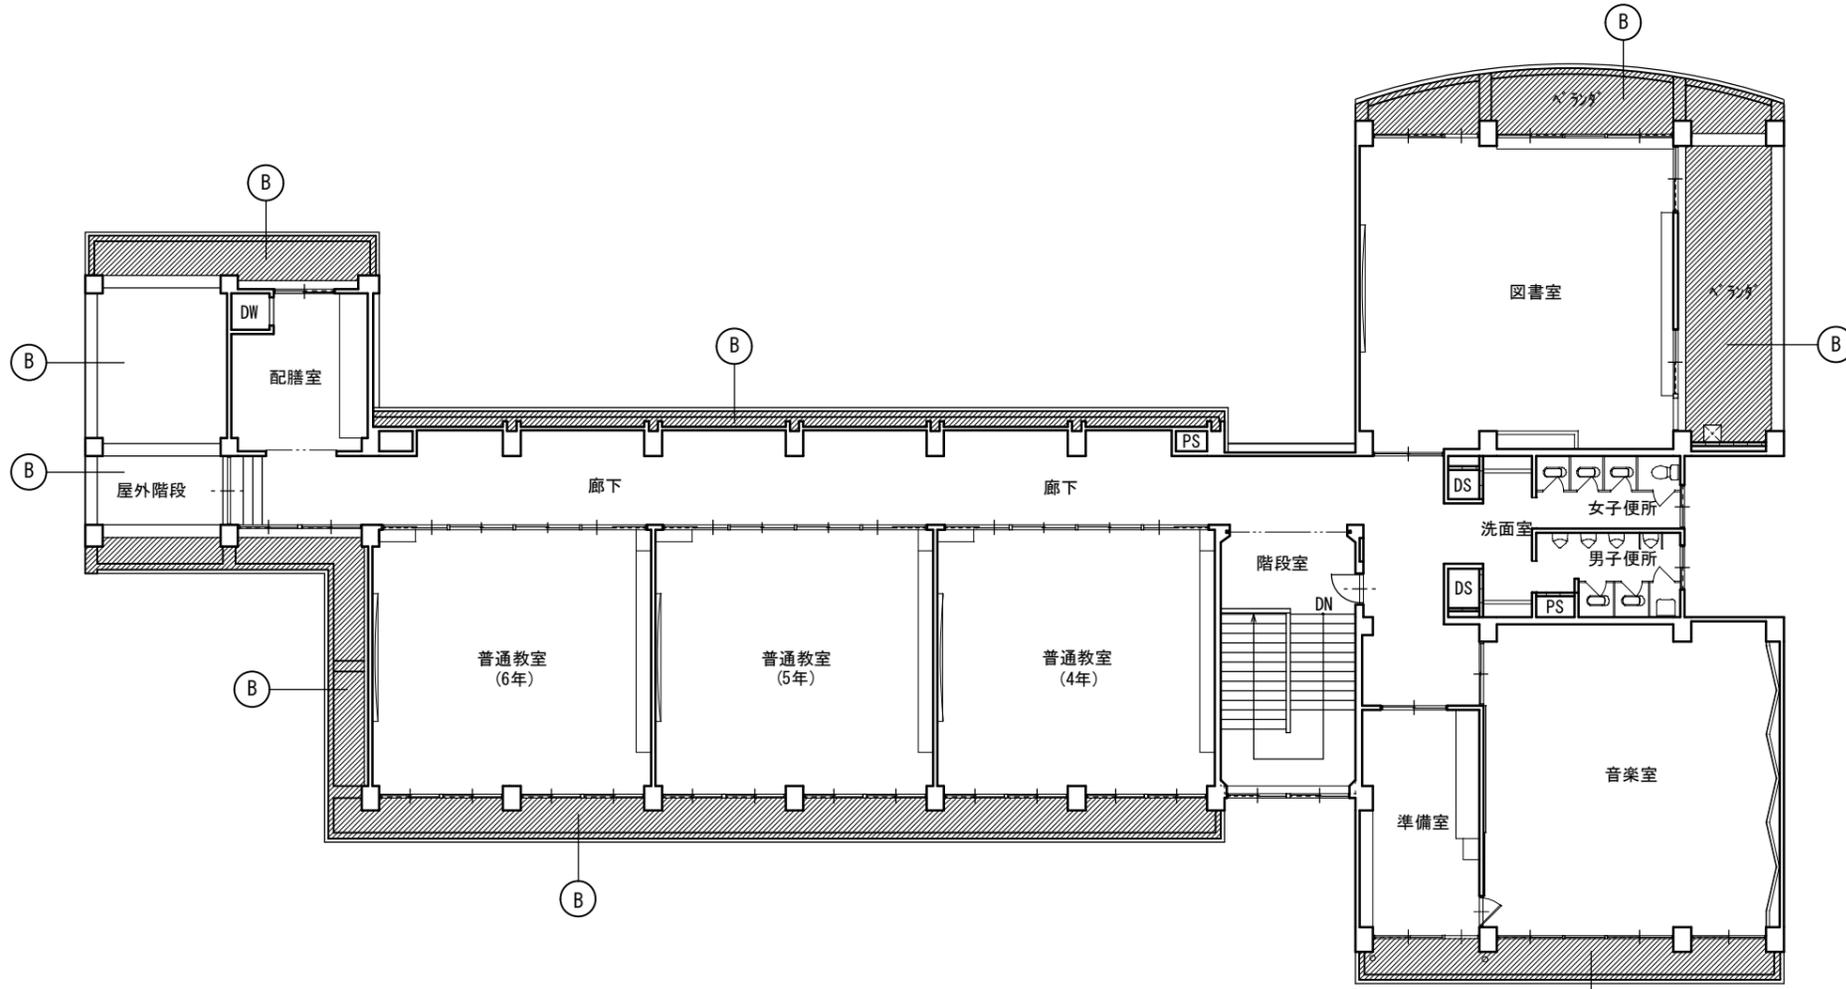
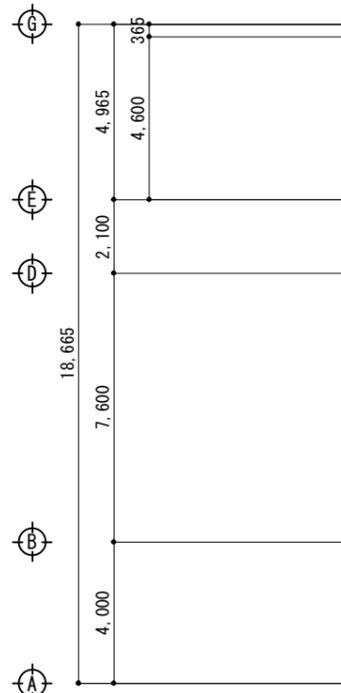
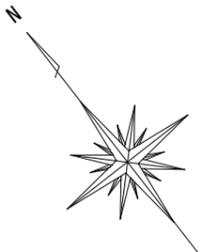
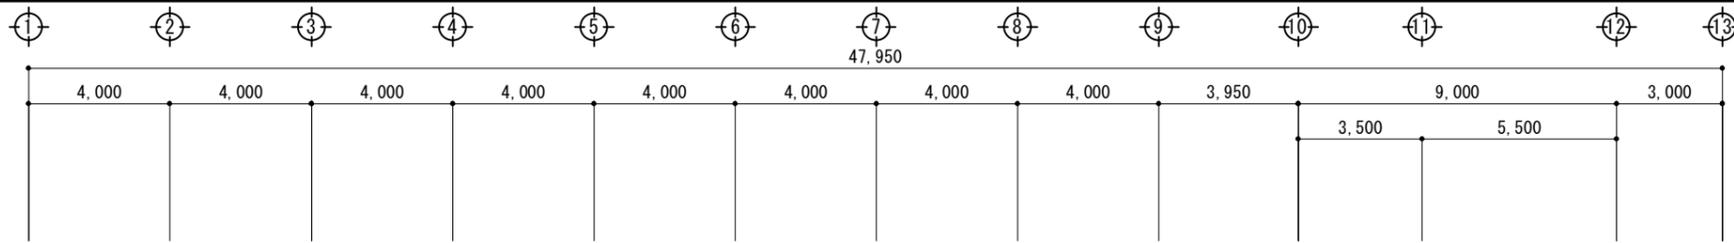


：アクリル系除去実施範囲

特記 ※同時期別発注工事（防水改修工事）において、本工事の足場を利用するので、業者間で密に調整を行うこと	作図	作図	行橋市役所 都市整備部 建築政策課 福岡県行橋市中央一丁目1番1号 TEL: 0930-25-1111 *****	工事名称・図面名称	縮尺	図面番号
				樺市小学校外壁改修工事 天伏図-3	A3版: 1/200	A12

外部仕上表


記号	仕上	記号	仕上	記号	仕上	記号	仕上	
A	改修前	モルタル刷毛引きの上、アクリルリシン吹付	D	改修前	コンクリート打放しの上、モルタル金ゴテ仕上	G	改修前	クラック誘発目地
	改修後	高圧洗浄後下地調整の上、防水形外装薄塗材E		改修後	既存のまま		改修後	シーリング撤去新設 (PU-2)
B	改修前	防水モルタル金ゴテ仕上	E	改修前	2丁掛けタイル張り	B	改修前	
	改修後	高圧洗浄後下地調整の上、防水形外装薄塗材E		改修後	既存のまま		改修後	
C	改修前	縦樋：VPφ100 撤去	F	改修前	モザイクタイル張り	C	改修前	
	改修後	縦樋：VPφ100 新設		改修後	既存のまま		改修後	

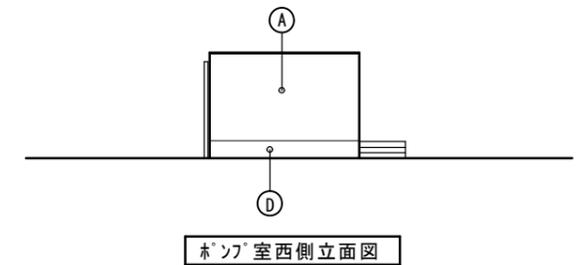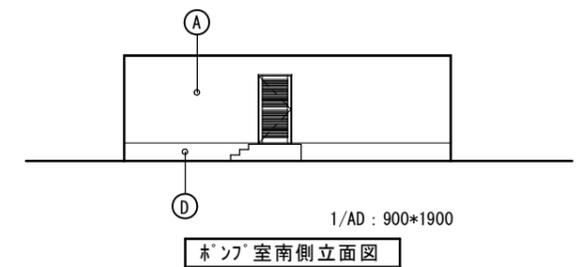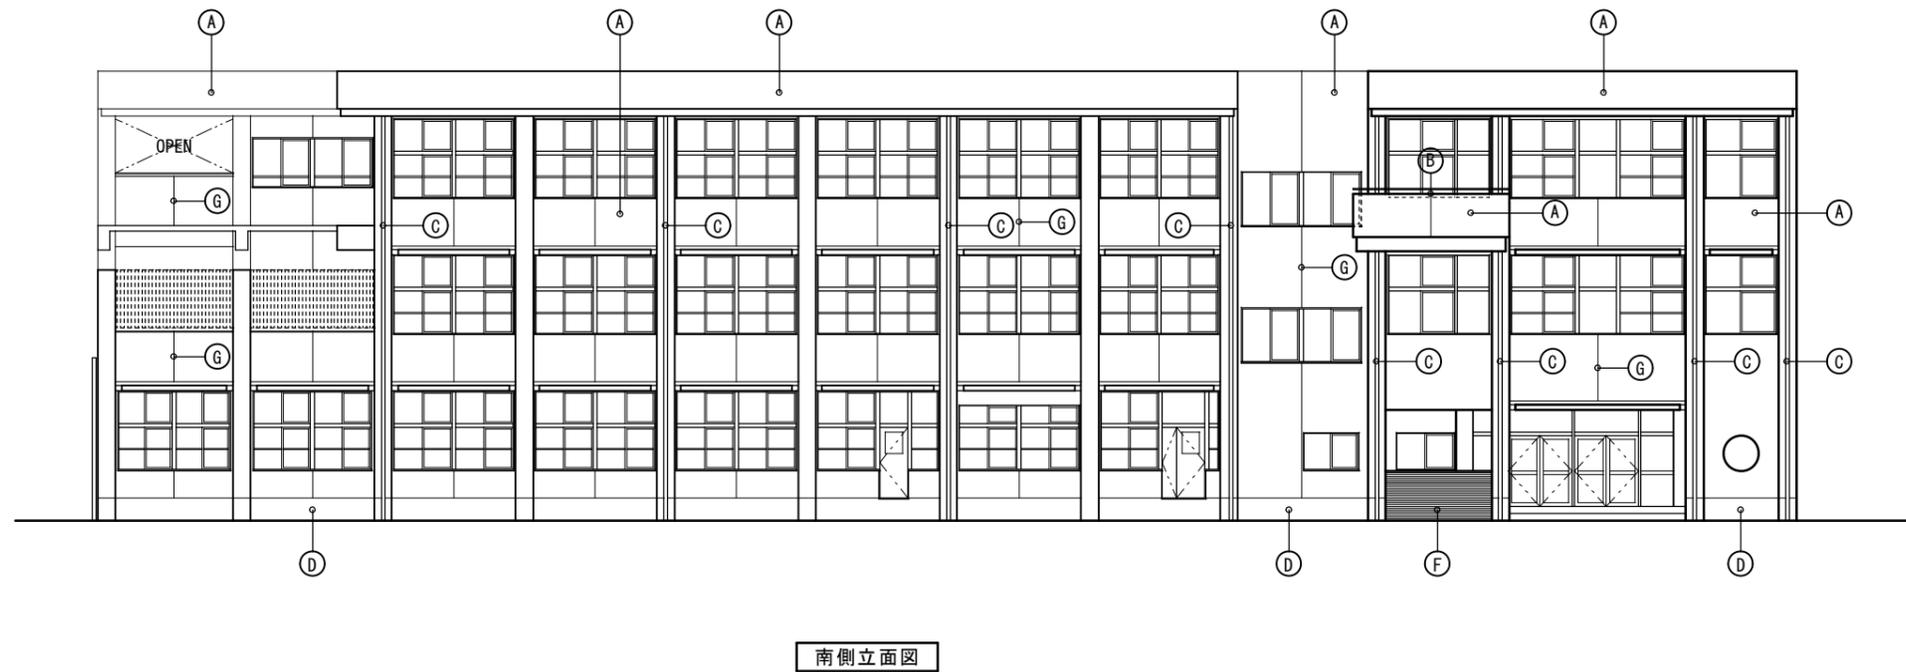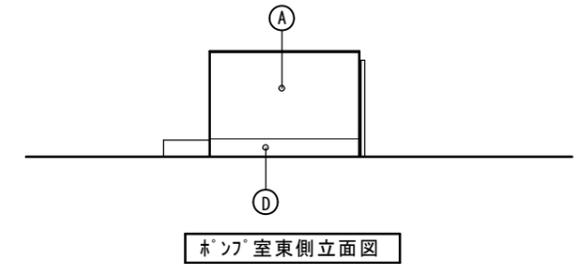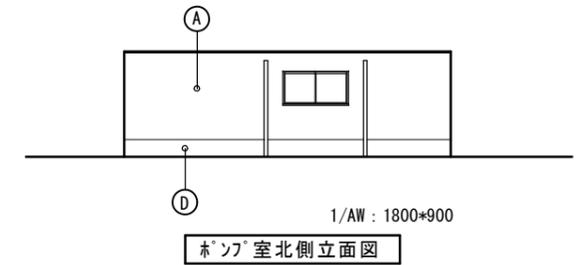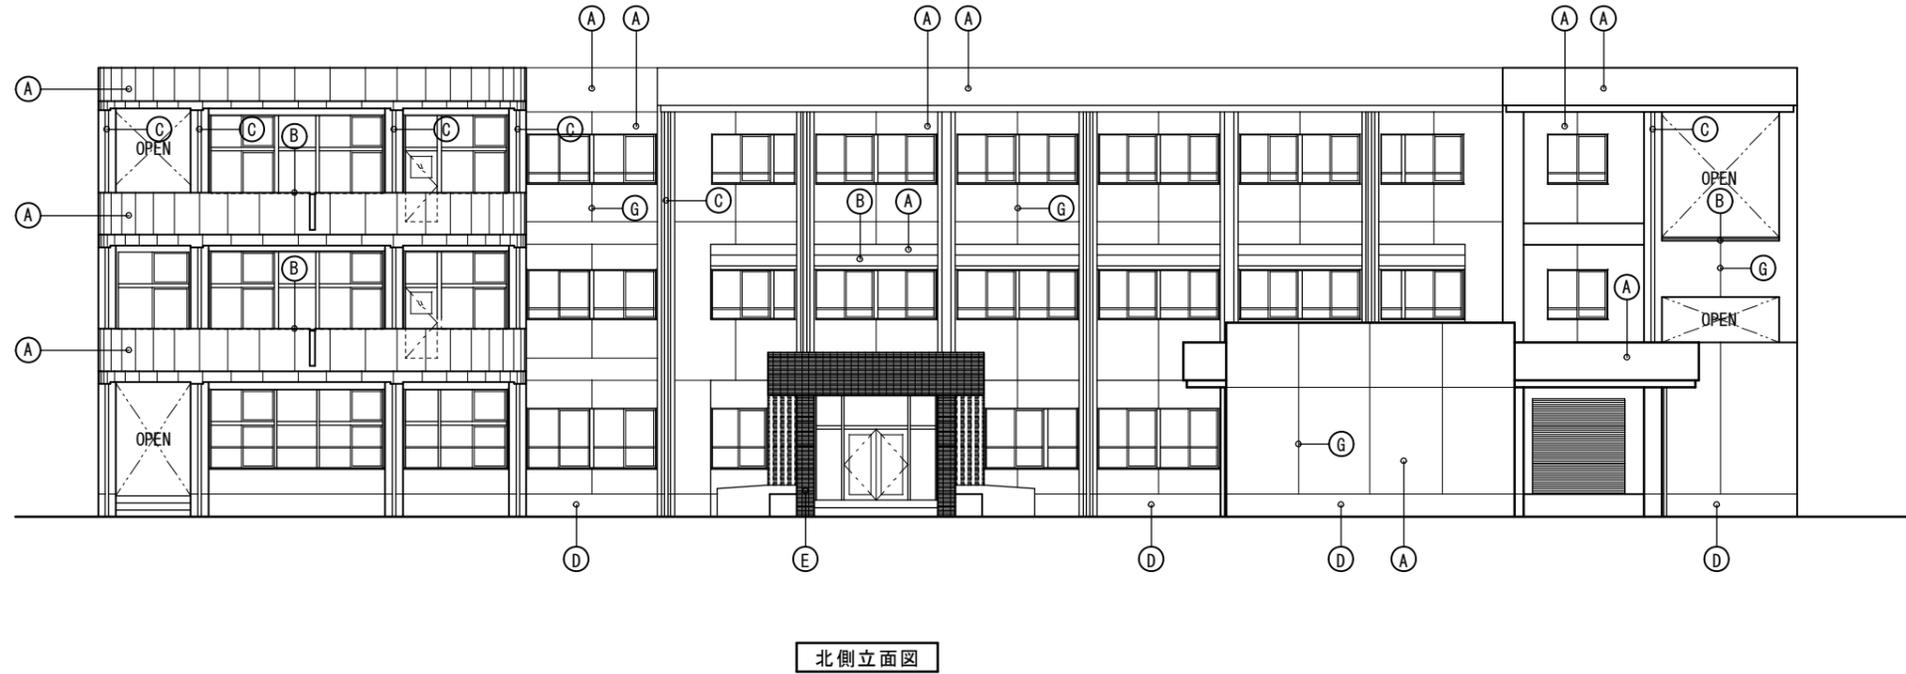

特記	作図	作図	<p>行橋市役所 都市整備部 建築政策課</p> <p>福岡県行橋市中央一丁目1番1号</p> <p>TEL: 0930-25-1111</p> <p>*****</p>	<p>工事名称・図面名称</p> <p>椿市小学校外壁改修工事</p> <p>立面図-1</p>	縮尺	図面番号

外部仕上表


記号	仕上	記号	仕上	記号	仕上	記号	仕上	
A	改修前	モルタル刷毛引きの上、アクリルリシン吹付	D	改修前	コンクリート打放しの上、モルタル金ゴテ仕上	A	改修前	クラック誘発目地
	改修後	高圧洗浄後下地調整の上、防水形外装薄塗材E		改修後	既存のまま		改修後	シーリング撤去新設 (PU-2)
B	改修前	防水モルタル金ゴテ仕上	E	改修前	2丁掛けタイル張り	B	改修前	
	改修後	高圧洗浄後下地調整の上、防水形外装薄塗材E		改修後	既存のまま		改修後	
C	改修前	縦樋：VPφ100 撤去	F	改修前	モザイクタイル張り	C	改修前	
	改修後	縦樋：VPφ100 新設		改修後	既存のまま		改修後	

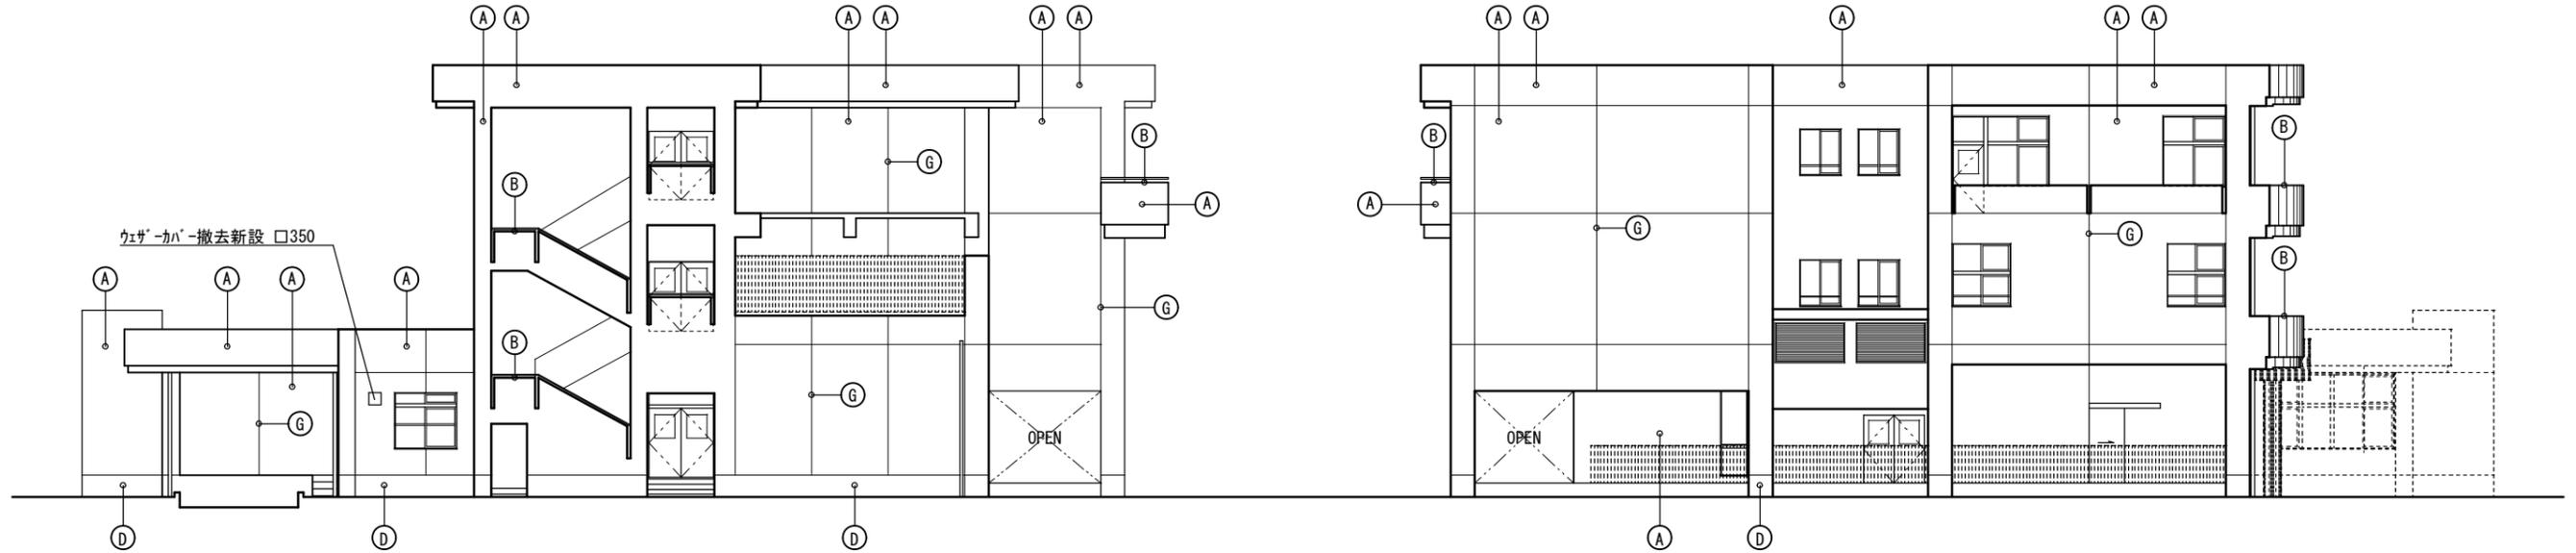


※配膳室廻りは給食車の出入りがあるので足場の設置位置を注意すること

西側立面図


東側立面図

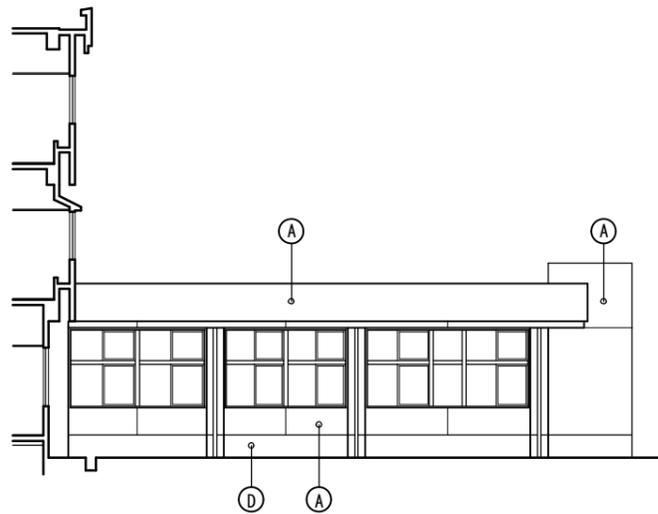


a断面図

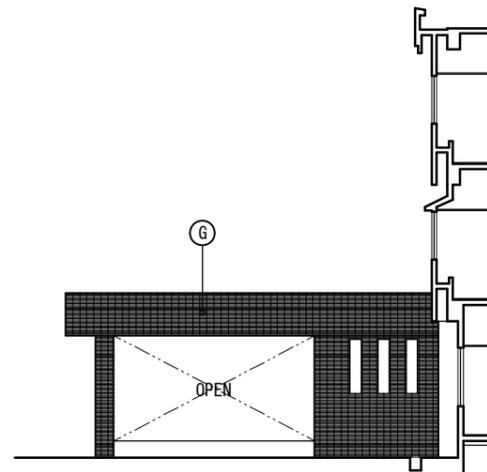

b断面図

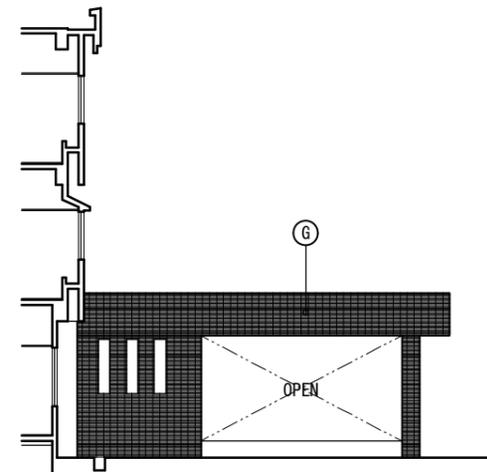


c断面図

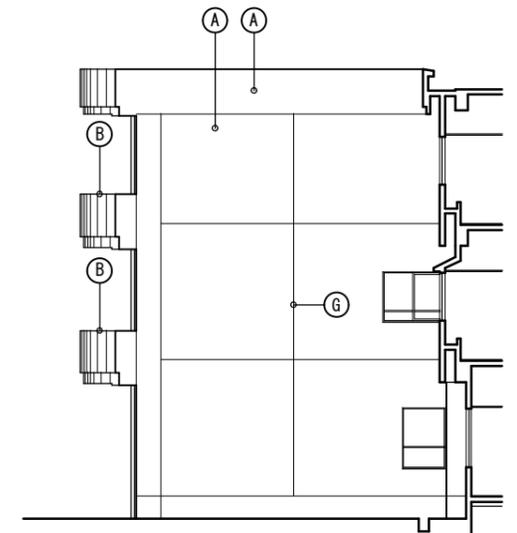


d断面図

特記	作図	作図	<p>行橋市役所 都市整備部 建築政策課</p> <p>福岡県行橋市中央一丁目1番1号</p> <p>TEL: 0930-25-1111</p> <p>*****</p>	<p>工事名称・図面名称</p> <p>橋市小学校外壁改修工事</p> <p>立面図-2</p>	縮尺	図面番号



改修前

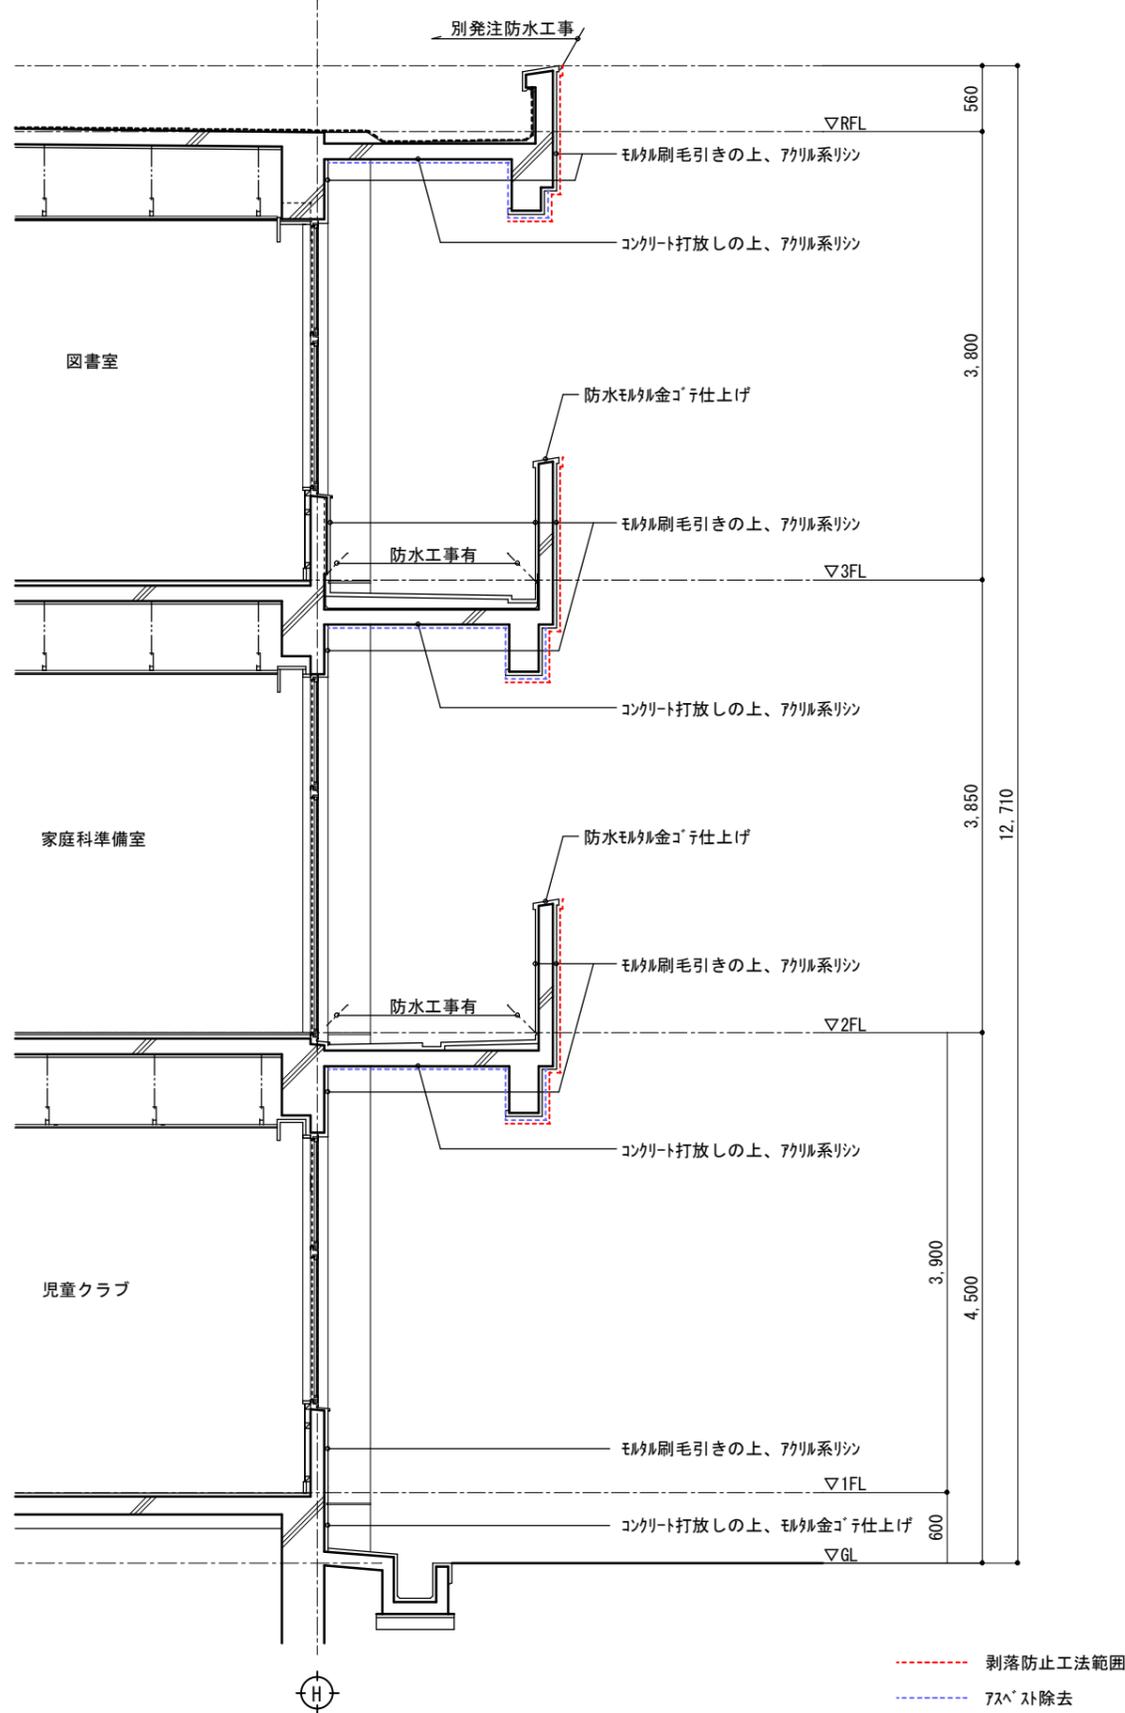


改修後

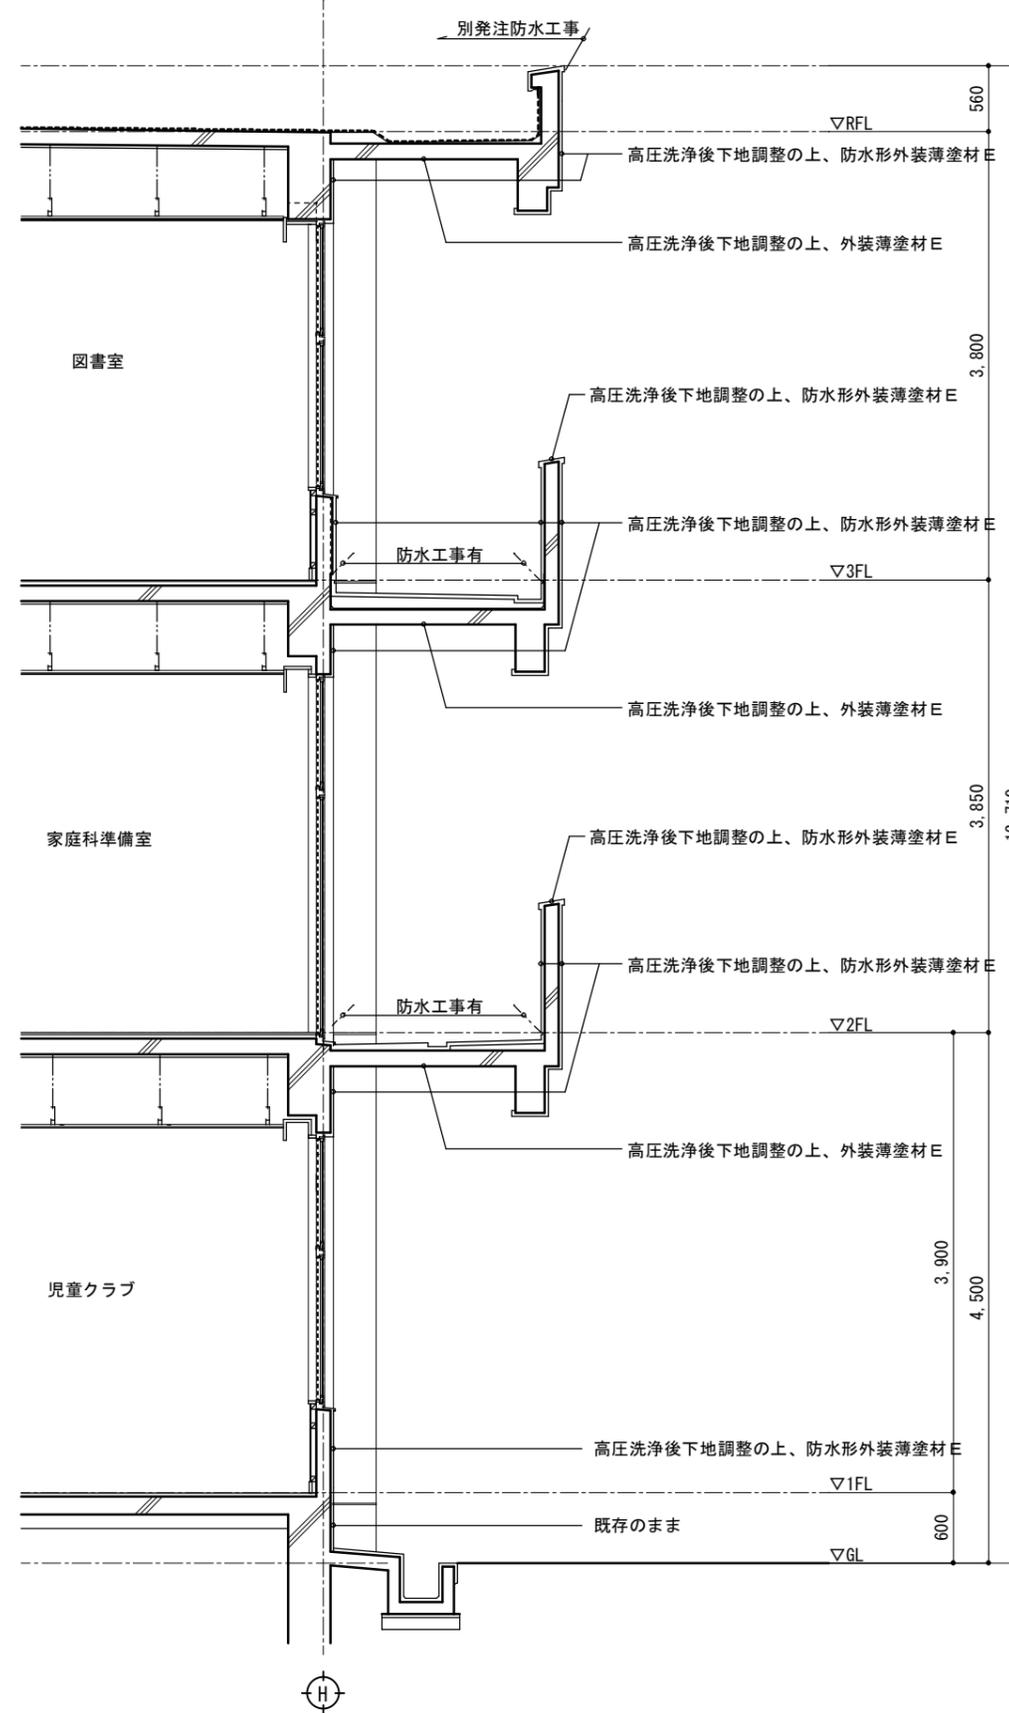

特記	作図	作図	<p>行橋市役所 都市整備部 建築政策課</p> <p>福岡県行橋市中央一丁目1番1号</p> <p>TEL: 0930-25-1111</p> <p>*****</p>	工事名称・図面名称	縮尺	図面番号
				<p>樺市小学校外壁改修工事</p> <p>矩計図-1</p>	A3版: 1/60	A15

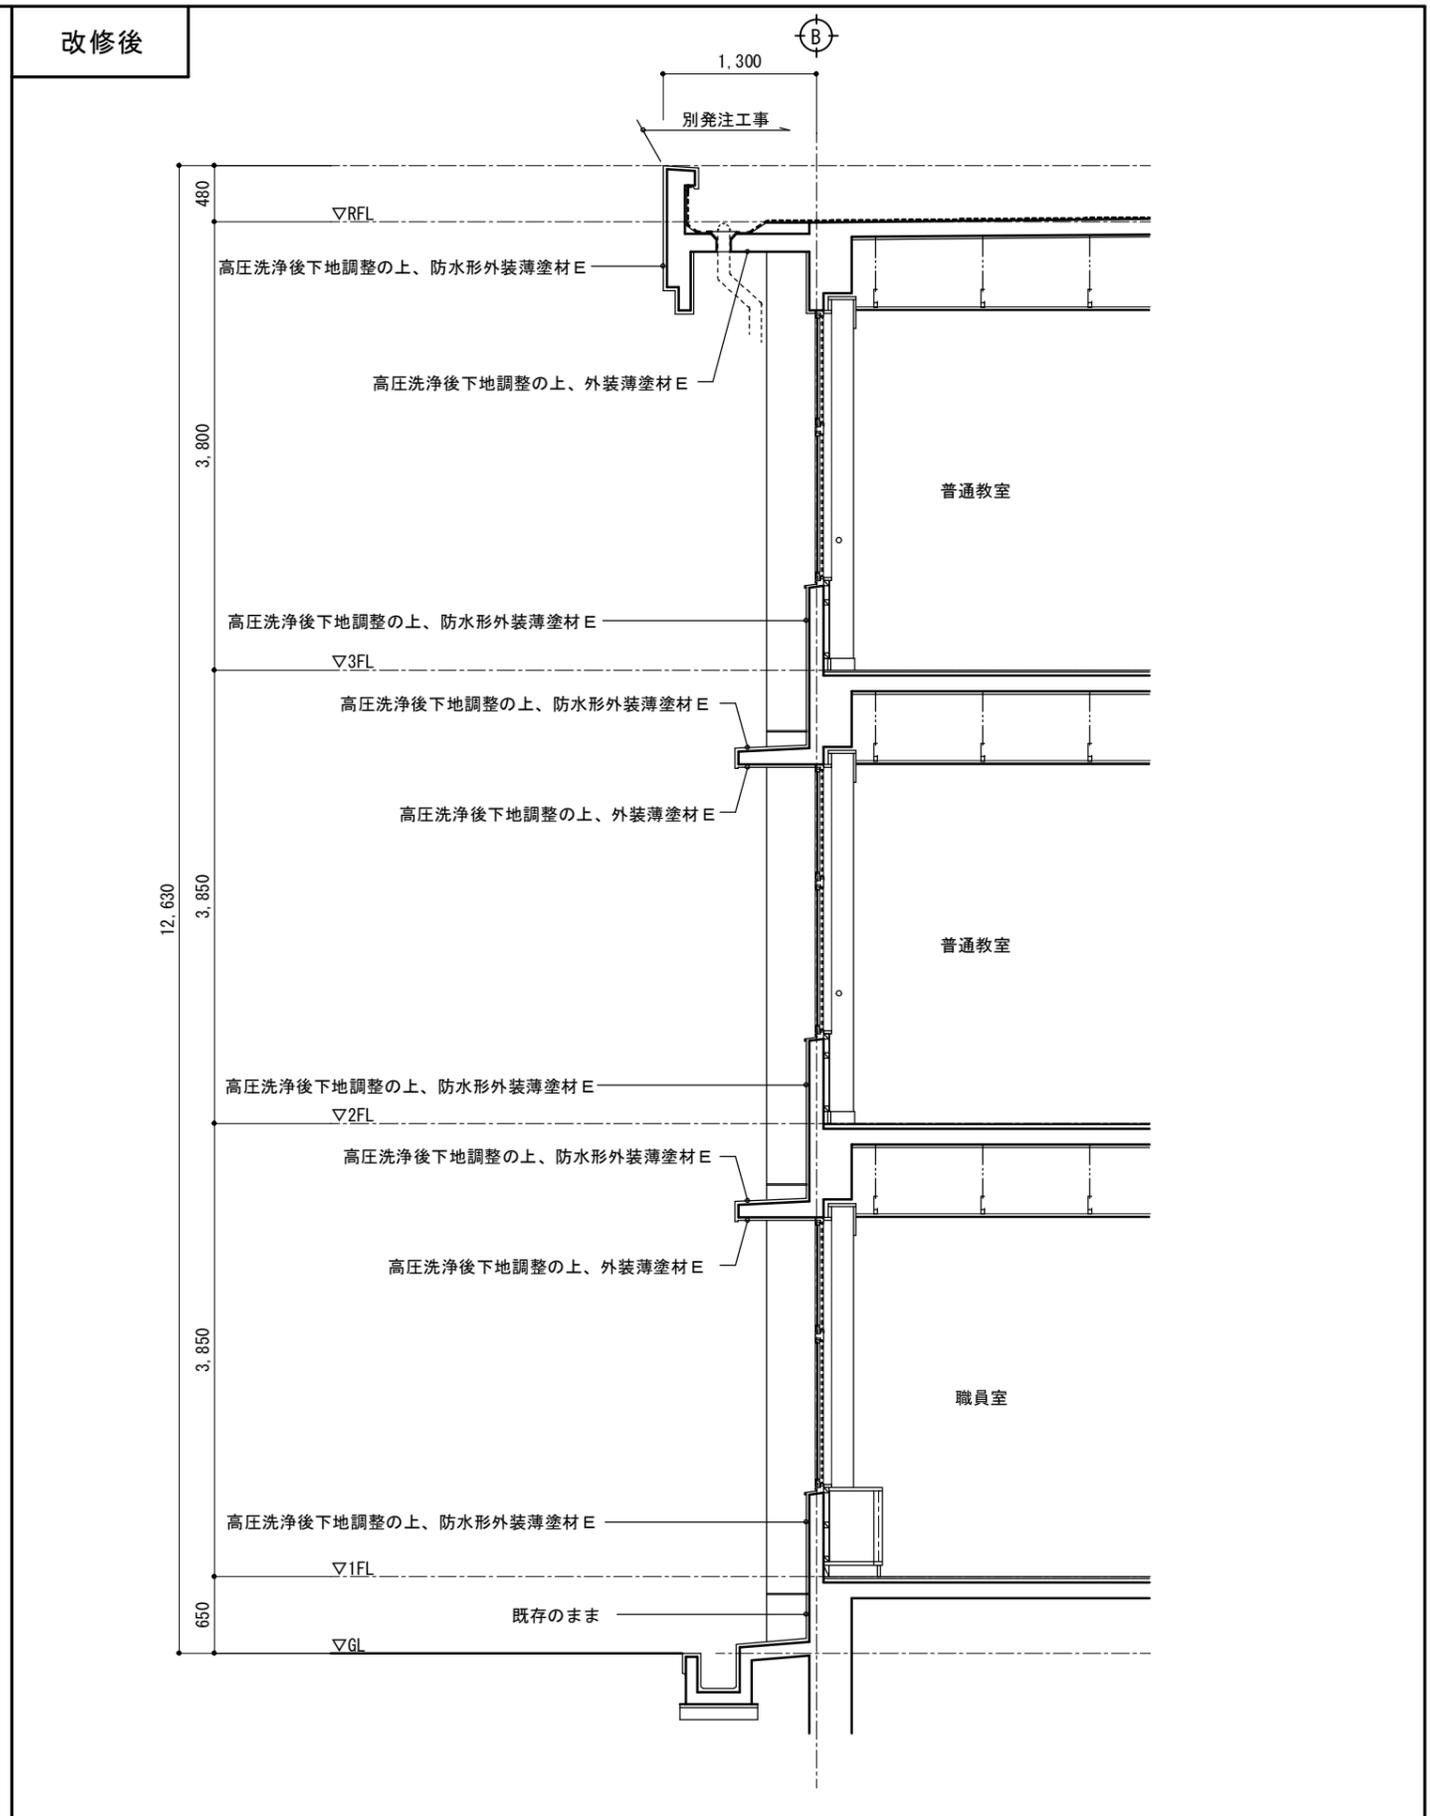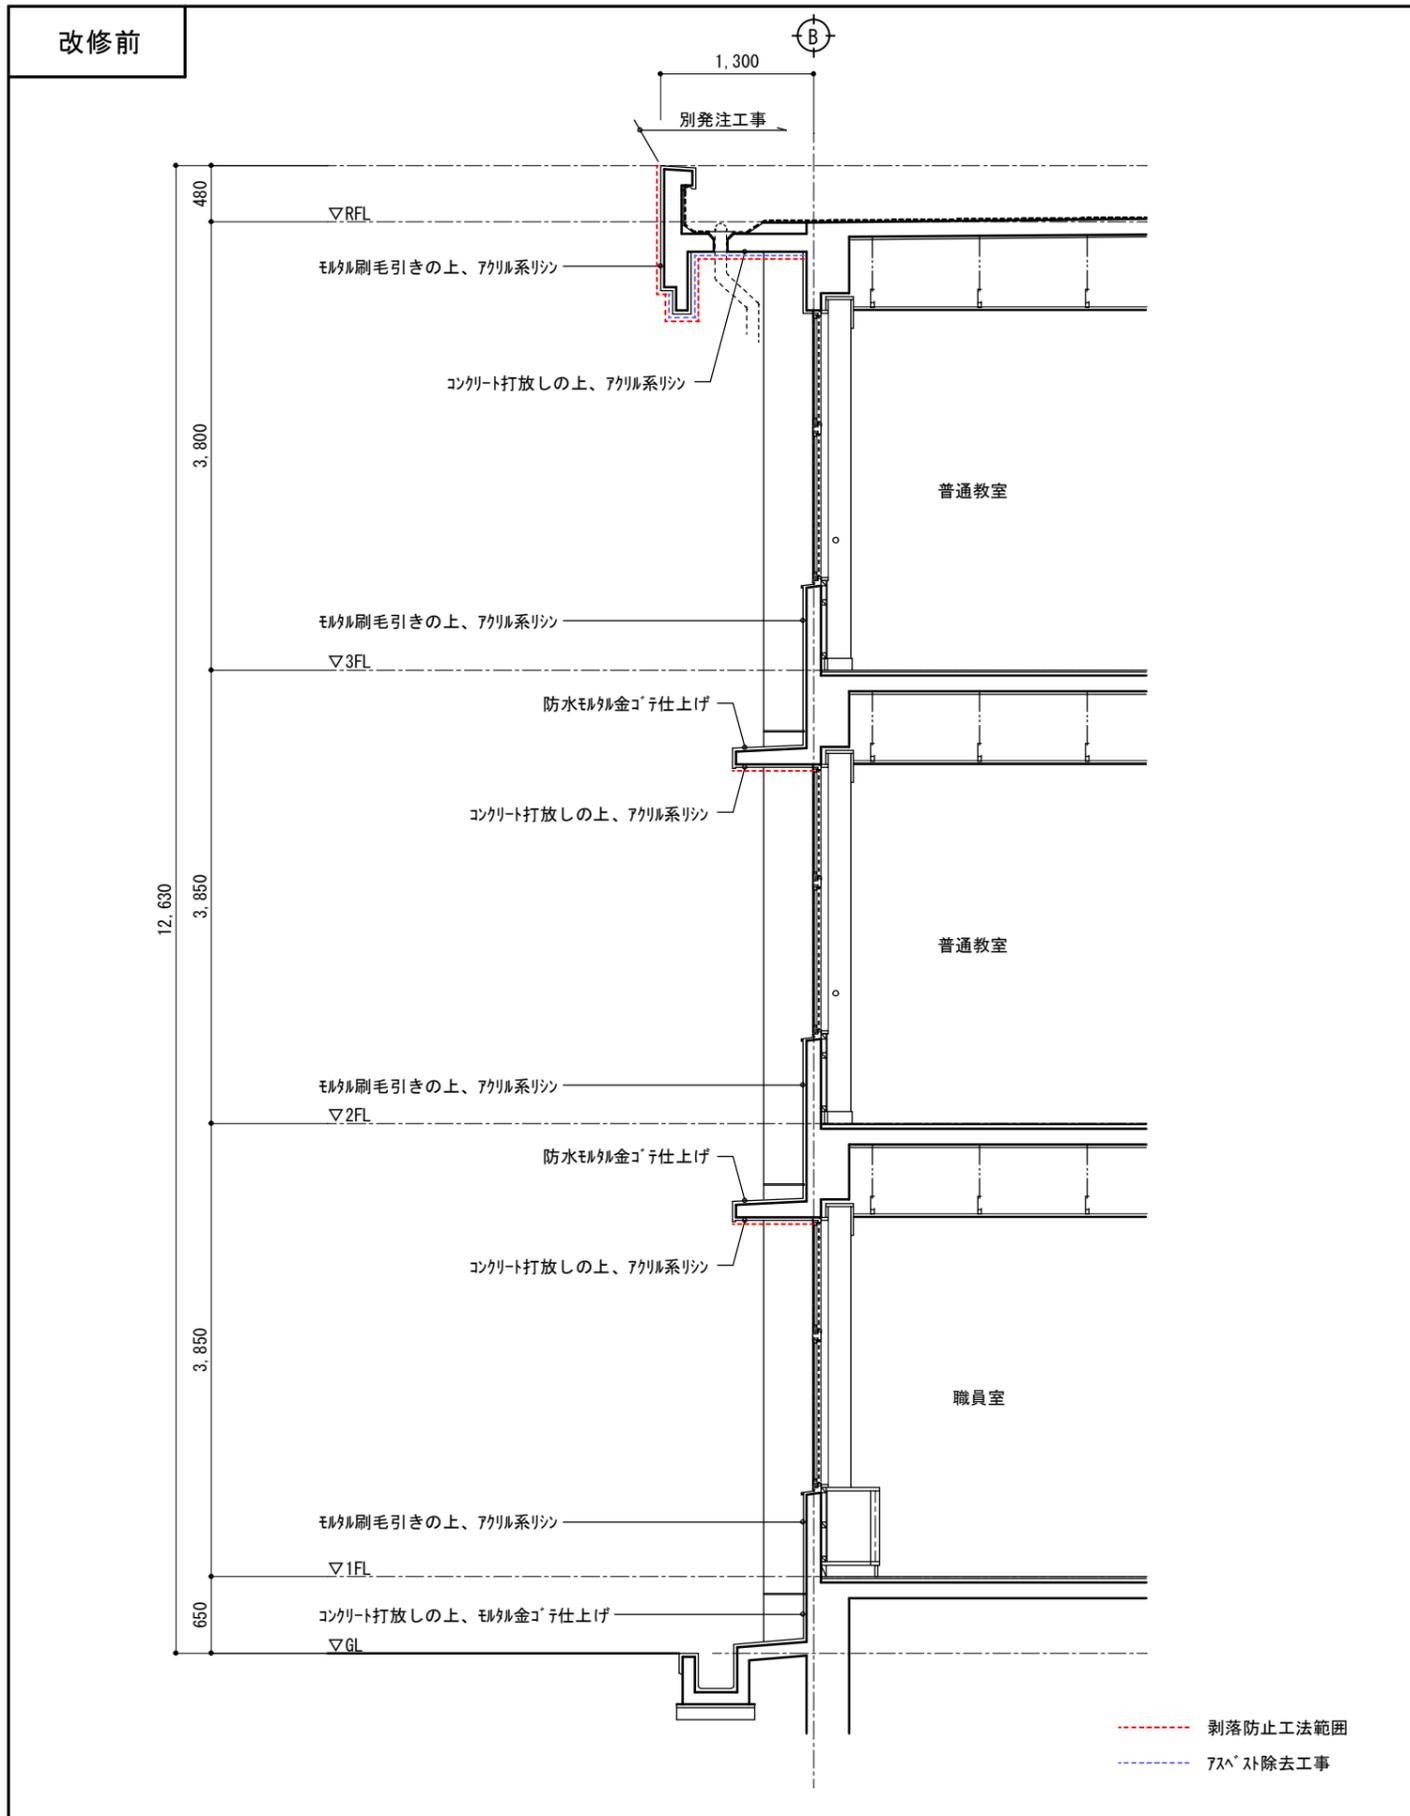

特記	作図	作図	行橋市役所 都市整備部 建築政策課 福岡県行橋市中央一丁目1番1号 TEL: 0930-25-1111 *****	工事名称・図面名称 椿市小学校外壁改修工事 矩計図-2	縮尺	図面番号
					A3版: 1/60	A16

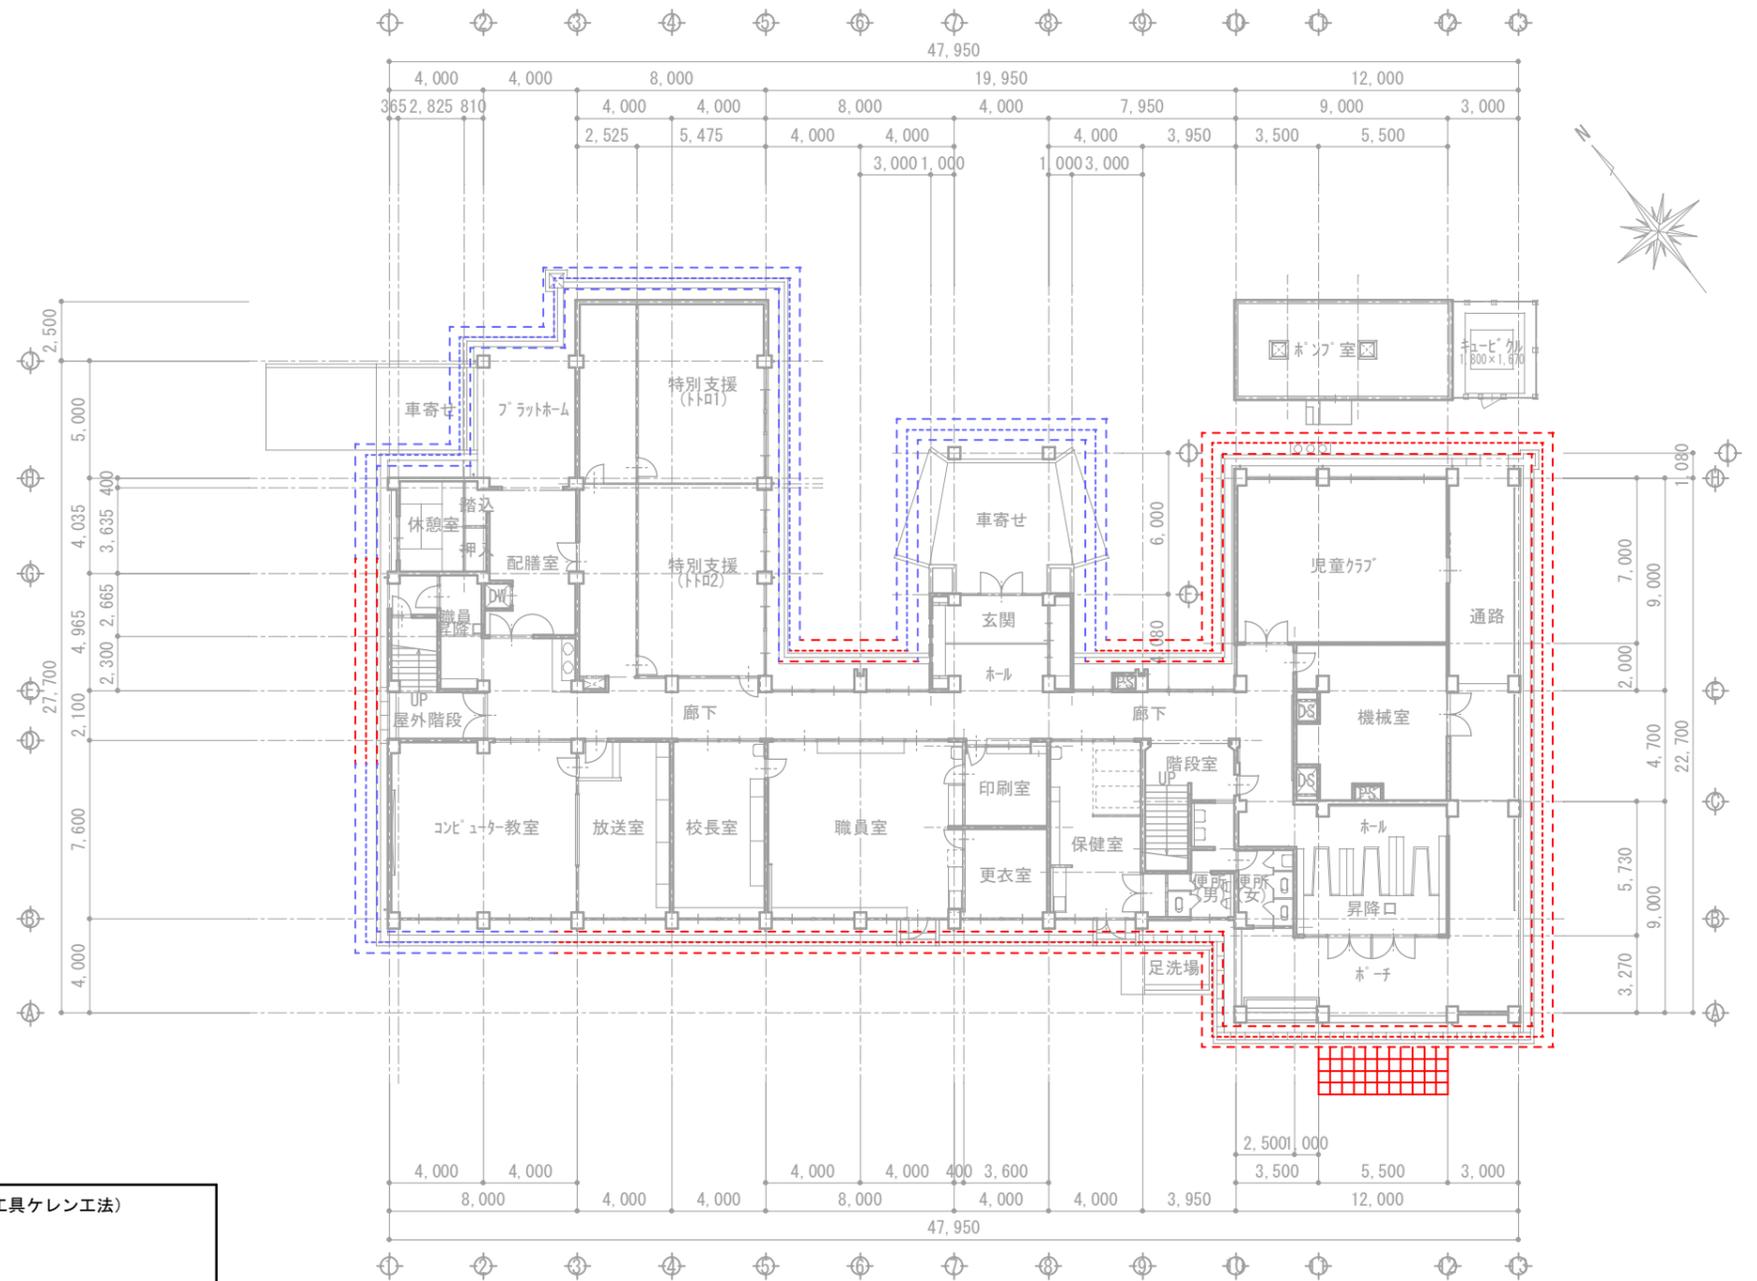


アスベスト除去作業の流れ (既存アスベスト含有吹付箇所のリカット及び欠損等のモルタル撤去部分のみ)

(参考工法：集じん装置併用手工具ケレン工法)

1. 準備工事として、アスベスト工事機材・資材の搬入を行なう。
2. 外部足場に防炎シート張りを行い、養生前に事前清掃を行う。
3. 足場内の床面の養生は、0.15mmのポリシートを敷き、壁面は0.1mmポリシートを設置し、シート面の継目幅は30cm以上とする。
床と防音シートの取り合い部では、床から防音シートに30cm以上立ち上げて、粘着テープで固定する。
シートの継目は隙間が出来ない様に、テープにて目張り養生する。
最下部床及び、仮設足場の各作業床の壁、天井全て養生を行う。
窓、扉、ガラー等を0.1mmのポリシート養生し、粘着テープ確り固定する。
4. 作業者は、防塵マスク・防護服を着用し、作業エリア内へ入場する。
5. 吸引式グラインダーとサイクロン集じん機を接続し、グラインダーに取り付けた特殊専用カップを超高回転させ、その衝撃力により塗膜を剥離する。
機械により剥離できない箇所は、超音波ケレン工法 (HEPAフィルター付掃除機併用) とする。
6. 除去落下した吹付材はサイクロン式及びフィルタ式回収装置のタンクにて集積し、産業廃棄物袋2重の梱包を行う。
7. 除去確認後、作業内養生面の養生を撤去する。
8. 使用機材を作業エリア外へ搬出、作業エリア内の最終清掃を濡れ雑巾・真空掃除機等にて清掃する。

- : くさび緊結式足場 W=900 (1F部分まで)
- : くさび緊結式足場 W=900 (最上部まで)
- : 朝顔養生 L=2,000

特記	作図	作図	行橋市役所 都市整備部 建築政策課 福岡県行橋市中央一丁目1番1号 TEL: 0930-25-1111 *****	工事名称・図面名称 椿市小学校外壁改修工事 仮設計画図-1	縮尺 A3版: 1/300	図面番号 A17
----	----	----	---	--	------------------	-------------

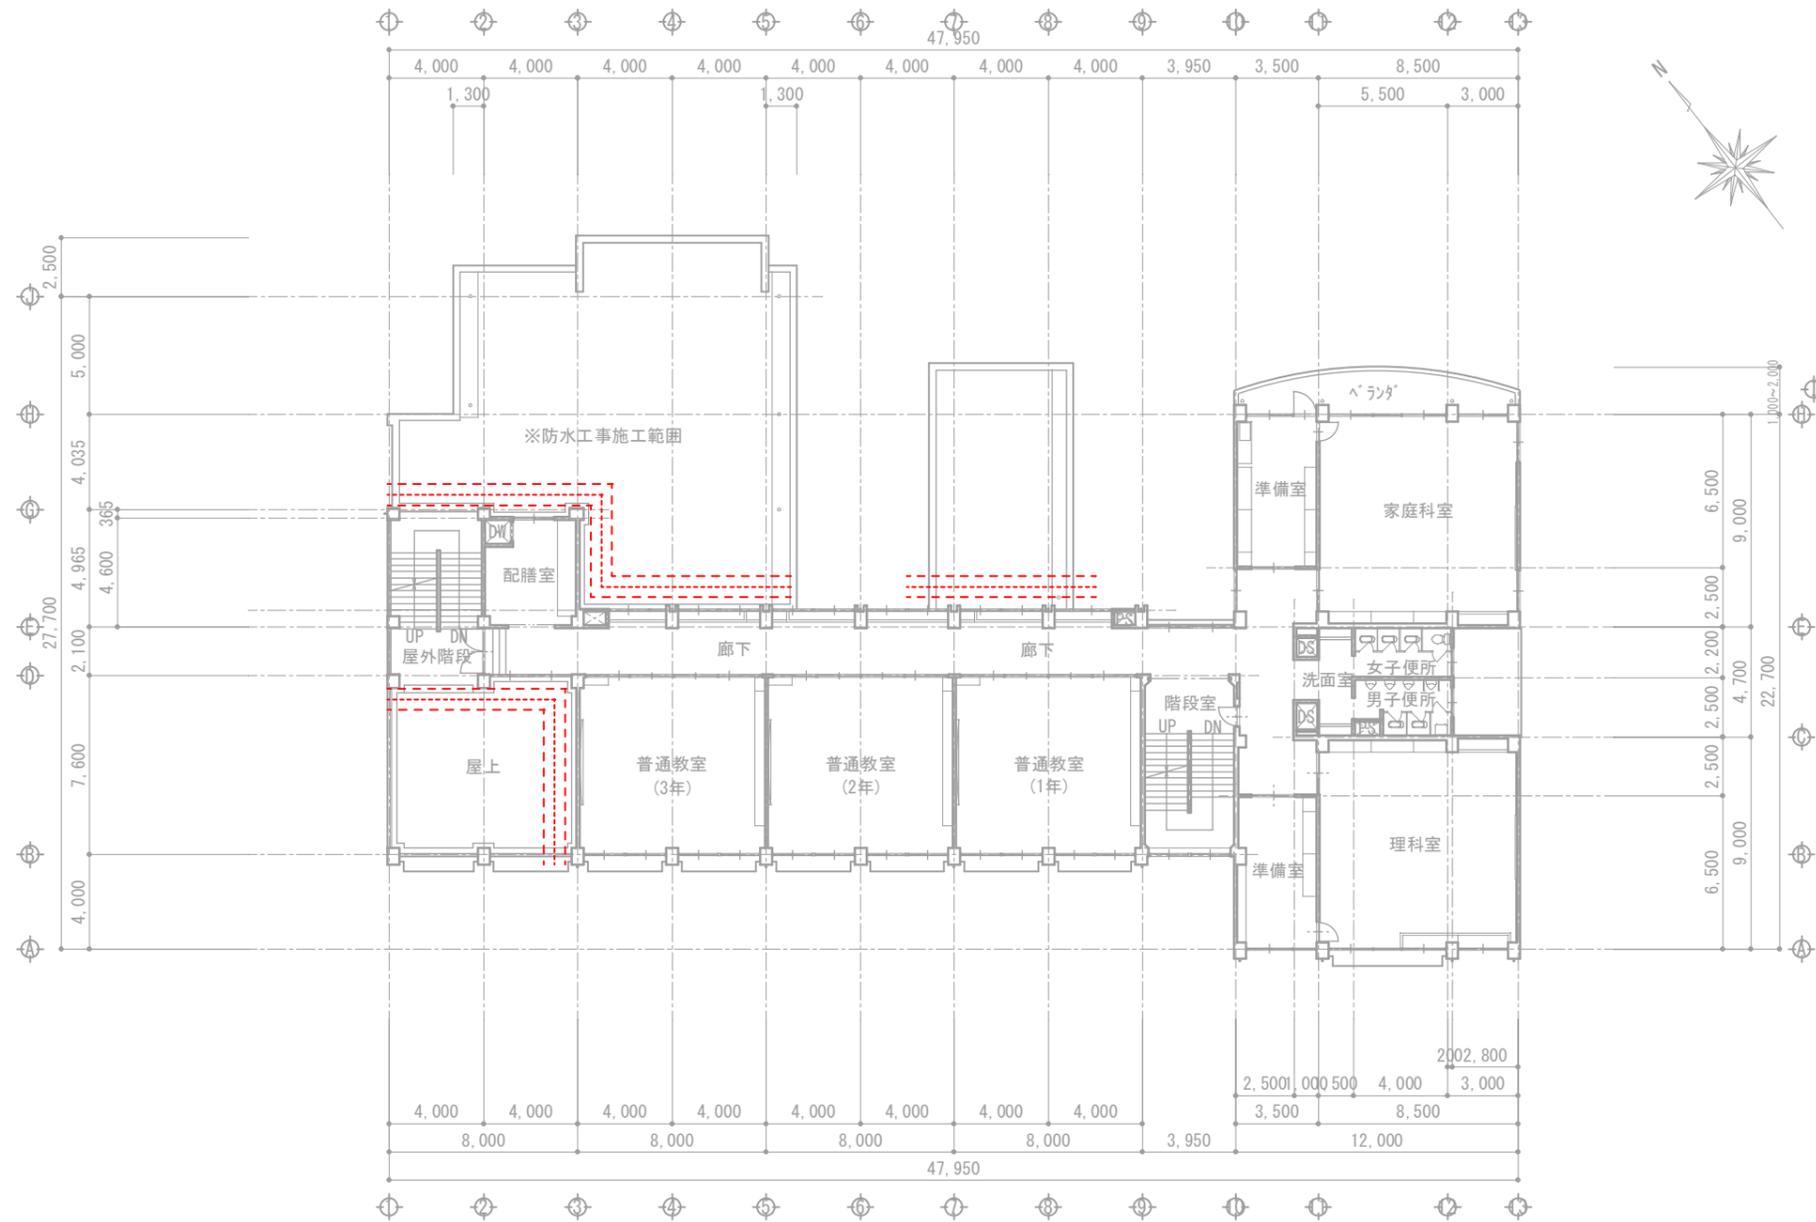

----- : くさび緊結式足場 W=900 (最上部まで)

特記	作図	作図	行橋市役所 都市整備部 建築政策課 福岡県行橋市中央一丁目1番1号 TEL: 0930-25-1111 *****	工事名称・図面名称	縮尺	図面番号
				椿市小学校外壁改修工事 仮設計画図-2	A3版: 1/300	A18