






	行 橋 市							
行橋市公共下水道事業								
工事年度	平成 年度 号							
工事箇所	行事三丁目 地内							
工事名称	行事地区面整備汚水管渠築造工事(東町2工区)							
路線番号	(737) (737) (-7)							
図面名称	平面図・縦断面図・横断面図							
図面番号	全 葉中 2 号 縮尺 図 示							

横断面図 S=1:100

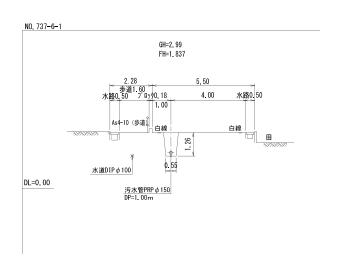

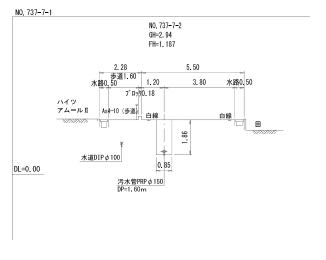


		竹下建設	● 200 #737-6-001 H=0.80 T-14	桝737-6-003 H=0. 80 T=14	737 VP © 200 H77 H-0 7-1-1	→ 本語の また	
		竹下建設 131 2.	5960 NO. 737-6-1	既設 NO. 737-5		#	
		BEKBM NO. 1 H=3,004		₩737-6-002 ¹ H=0.80 T-14	##737-7-001 ##737-7-002 NO. 737- H=0. 80 H=0. 80 T=14 T=14	7-2	
					1 /	5% 5% 5% 5% 5% 5% 5% 5% 5% 5% 5% 5% 5% 5	
方位記:	号			E	33.00m 737 PRP ● 150 -7 3.5% 52.00	2.00m 2. 9 2. 9 2. 9 2. 9 2. 00m 2.	
				\$100 10.0% L=50.00m	737 PRP © 150 -7 3.5% 53.00m	1. 1. 1. 1. 1. 1. 1. 1. 1. 1. 1. 1. 1. 1	
				4 100 10 0 0 10 0 10 0 10 0 10 10 10 10 1	45.00m	9300	
				φ10.09	. 0% L=	28.28.28.71	
		/ \ \\	\	0014	Ø 100 1c	1919	
		M 137-6-1 機宜 18-77大人 東川 16m 1-76	10.131-5 编程设置主义作一位 覆色 02m	NO 157-7-1 機計學了以外一心 羅川地面 1-75 NO 159-7-1	12 Mill R 7 . M. W. M. Tom 1-25	2.00m PRP ● 150 2.00m PRP 90	
縦断	面図 縦=1:100 横=1:500	2/1/2 1 1 1 1 1 1 1 1 1 1 1 1 1 1 1 1 1	** N	21t-1/2 2.1.	7/15-10 X-1V	ALL MINI	
小灰 戸7 1	西台 横=1:500	261 機批構22	7-5 Mat 12 1/2 1/3 73m	7-7-1 Matt 18-77	72 欄址		
		wo.731	NO 731 Hall & V	WD. 131	NO. 731 Hall & V		
					18 1 100 Br 1. 20 m		
	5.00) h	Kigoli 6 100 p		
	-						
		70707075	70000	32222	<i>y, wyxy</i>		
	_		-	b			
	0.00-						
	-						
			: =		===		
	_		(737) 2.5‰ -1.951		(737) VP ©200 2.5‰ -2.209		
	-5.00-		(737) VP⊙200 2.5‰ -2.051		-2. 209 (737) VP⊙200 -2. 25% -2. 229		
	1 1	────────────────────────────────────	-2.051	_ 素 掘 アル	-2.229 ミ矢板 H=2.50		
	1/100		->	As車道(5-15-20)	>		
	1/500	BH 0.45	>	BH 0.28			
	D. L=-10.00 区間距離	≥ 45.00		33.00	20.00		
	名 配路線番号	3. 5‰ PRP:©150 3. 5‰ 45. 00m	->	3.5‰ 737 PRP©150 3.5‰ 53.00m	3.5‰		
	FI 49K HE 7						
	地 盤 高	.2. 99	2, 97	2. 94	2. 91		
	土被り	1.00	1 14 -	1 00	1.64		
				27			
	管 底 高	1. 837	1. 679	1. 787	1. 117		
	掘削高	1.734	1.576	1.684	1.014		
	掘 削 深	1. 26	1.39	1.26	1.90		
-	追加距離	00 0	45. 00	33.00	53.00		
	単 距 離	0	45. 00	0. 00	20.00		

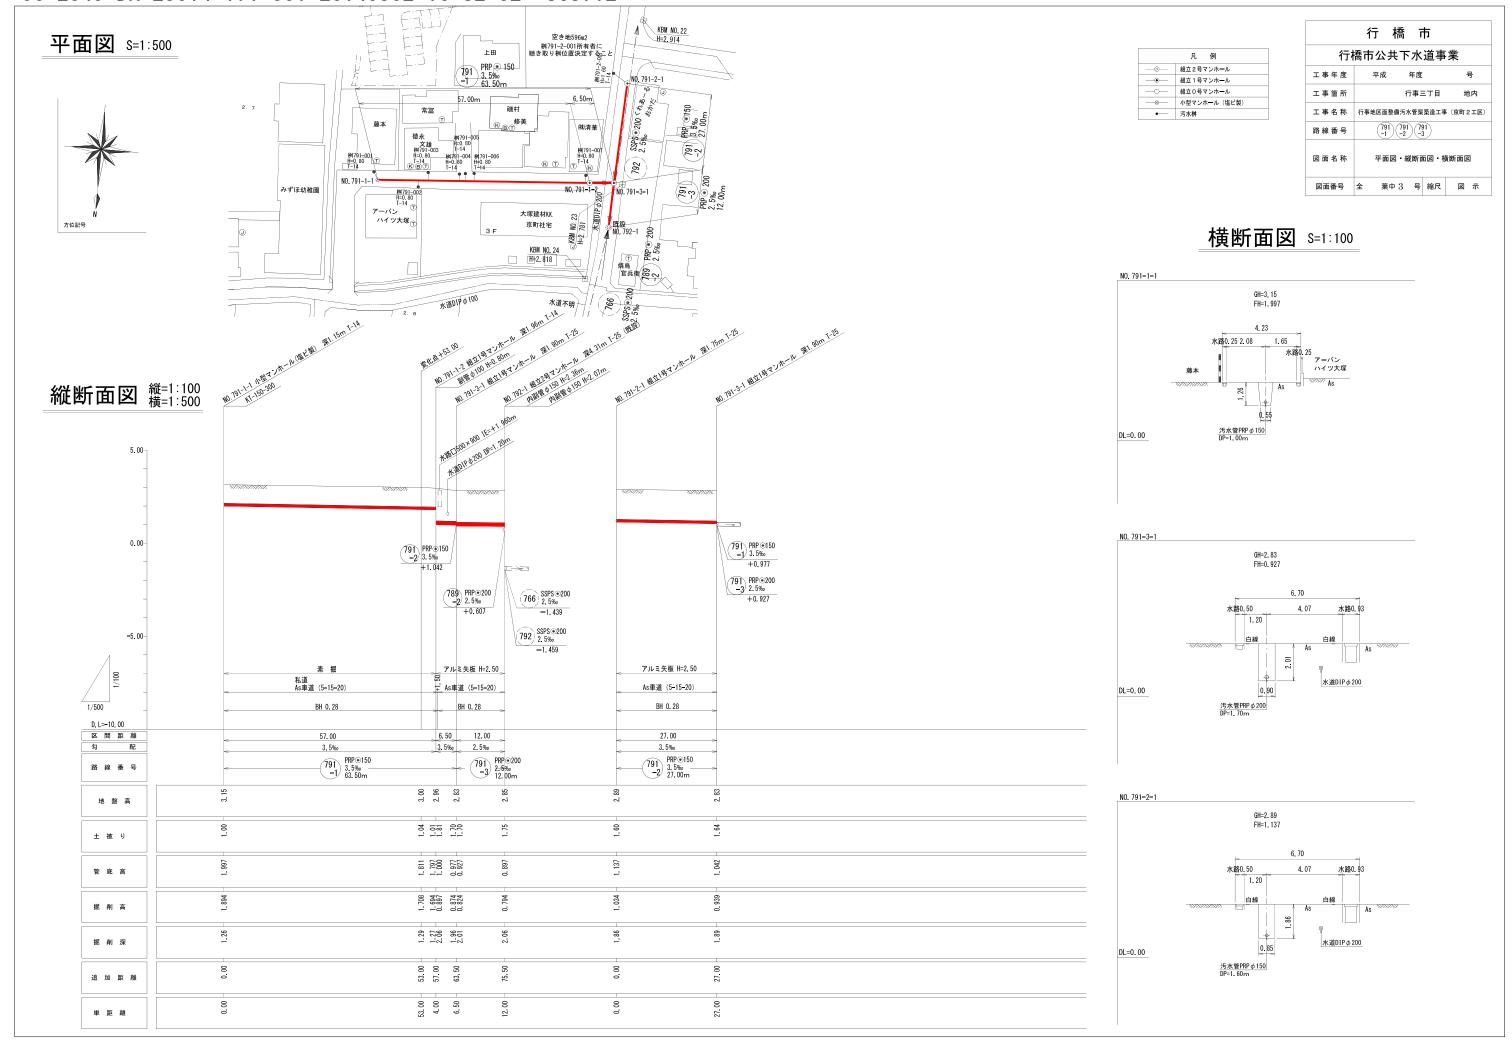

土留工図 S=1:20


平 面 図

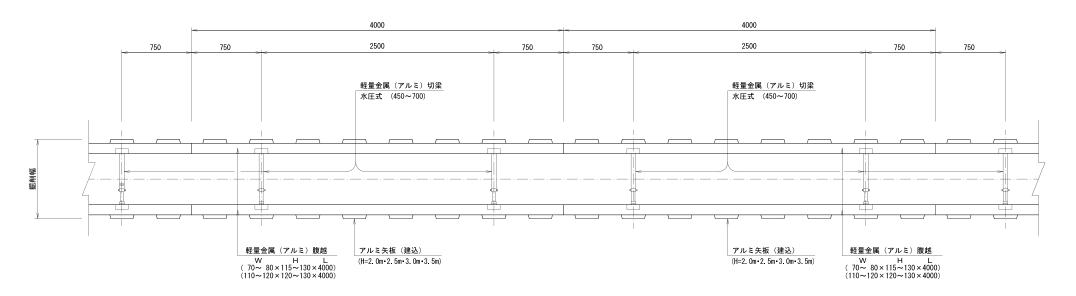

断面図


アルミ矢板建込 タイプ①

(アルミ矢板 L=2.00~2.50m) (掘 削 深 1.50<H≦2.00m)

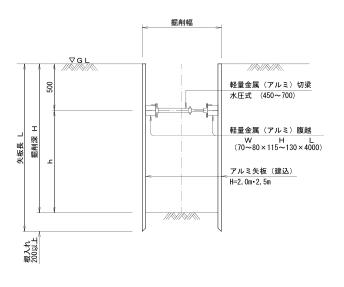

アルミ矢板建込 タイプ②

(アルミ矢板 L=2.50~3.50m) (掘 削 深 2.00<H≦3.30m)

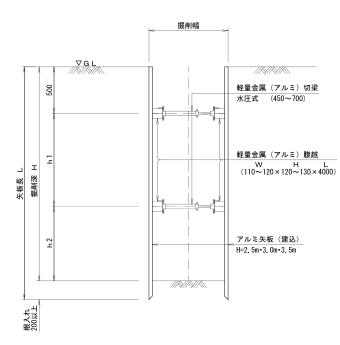

アルミ矢板(建込矢板)寸法表

			•
掘削深	矢板長	支保材 段数	根入れ
1.50 <h≦1.80m< td=""><td>2.00m</td><td>1段</td><td></td></h≦1.80m<>	2.00m	1段	
1.80 <h≦2.00m< td=""><td>2.50m</td><td>1段</td><td></td></h≦2.00m<>	2.50m	1段	
2.00 <h≦2.30m< td=""><td>2.50m</td><td>2段</td><td>20㎝以上</td></h≦2.30m<>	2.50m	2段	20㎝以上
2.30 <h≦2.80m< td=""><td>3.00m</td><td>2段</td><td></td></h≦2.80m<>	3.00m	2段	
2.80 <h≦3.30m< td=""><td>3.50m</td><td>2段</td><td></td></h≦3.30m<>	3.50m	2段	

組立0号マンホール標準構造図 8=1:20

内径750mm円形

平面図

組立1号マンホール標準構造図 s=1:20

内径900mm円形

平 面 図


(B)

(B)


 ϕ 900

φ1100




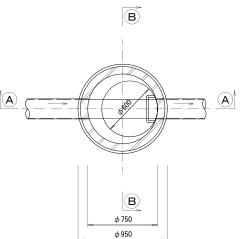



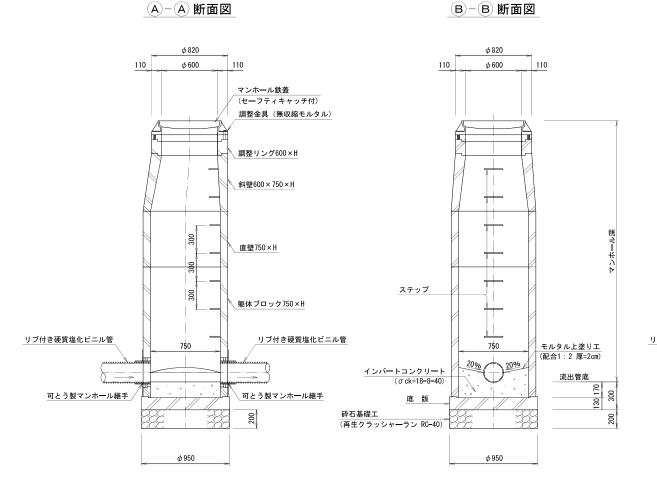

※ 蓋の開閉は、上流より下流へ開くものとする。※ 道路幅員が狭く、地下埋設物が輻輳している合流部及び取付管が2つ以上流入する起点人孔に使用する。

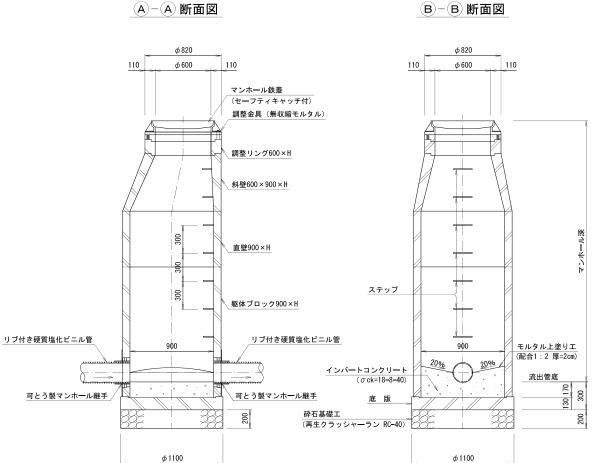

(A)


※ 蓋の開閉は、上流より下流へ開くものとする。

	行 橋 市						
行橋市公共下水道事業							
工事年度	平成 年度 号						
工事箇所	行橋市行事三丁目						
工事名称	行事地区面整備汚水管渠築造工事(緑町 1 工区)	行事地区面整備汚水管渠築造工事 (緑町1工区)					
路線番号	_						
図面名称	小型マンホール(φ300)構造図						
図面番号	全 葉中 6 号 縮尺 1:20						

小型マンホール (φ300) 構造図 s=1:20


起点

平 面 図

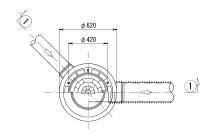


段差なし

平 面 図

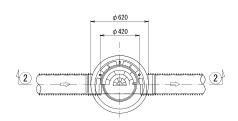


段差あり


平 面 図

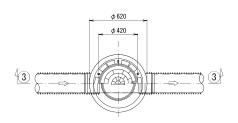


①一①断面図

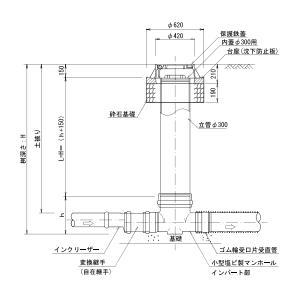

2-2断面図

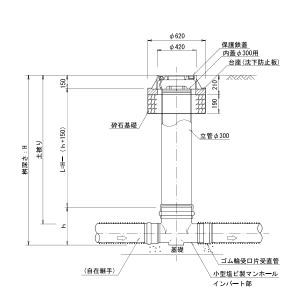


③一③断面図

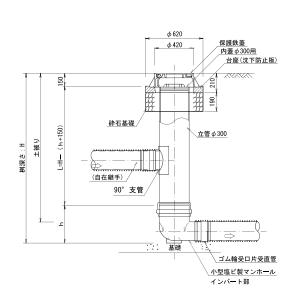


副管設置工構造図 s=1:30

平 面 図 (標準タイプ)

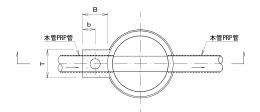


断面図

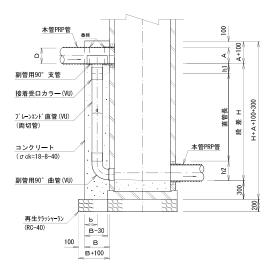


寸 法	表 1			(単	单位:mm)
副管径 d	Т	В	b	h1	h 2
100	300	300	150	120	178
150	350	350	175	140	245
200	400	400	200	160	296

寸	法 表 2	2			(単位:mm)
	本管径D	副管径 d	Α	コンケリート高さ	備考
硬	VU⊚150	100	108	H+108+100+300	
硬質塩	VU⊚200	150	208	H+208+100+300	
化ビ	VU⊚250	200	258	H+258+100+300	
<u>=</u>	VU⊚300	200	309	H+309+100+300	
管					
길	PRP⊚150	100	153	H+153+100+300	
	PRP⊚200	150	203	H+203+100+300	
付硬質塩化ビニ	PRP⊚250	200	253	H+253+100+300	
빌	PRP⊚300	200	303	H+303+100+300	
ル					

<u>平 面 図</u> (将来タイプ)

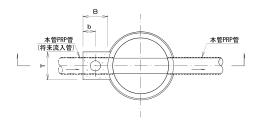

断面図

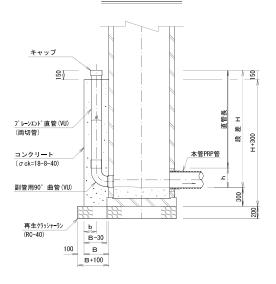

寸 法 表 1 (単位: mm)						
副管径 d	Т	В	b	h		
100	300	300	150	178		
150	350	350	175	245		
200	400	400	200	296		

寸	法 表 2	2		(単位:mm)
	本管径D	副管径 d	コンケリート高さ	備考
硬	VU⊚150	100		
硬質塩化ビニル管	VU⊚200	150		
化ビ	VU⊚250	200	H+300-150	
۱ <u>.</u>	VU⊚300	200		
管				
IJ,	PRP⊚150	100		
リブ付硬質塩化ビニル	PRP⊚200	150		
塩化	PRP⊚250	200	H+300-150	
E	PRP⊚300	200		
LL.				

<u>平 面 図</u> (内副管タイプ)

行 橋 市

行橋市公共下水道事業

工事名称 行事地区面整備汚水管渠築造工事 (緑町 1 工区)


図面番号 全 葉中 7 号 縮尺 1:30

副管設置工


 工事年度
 平成 年度

 工事箇所
 行橋市行事三丁目


図面名称

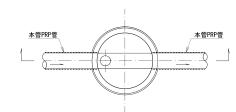


断面図

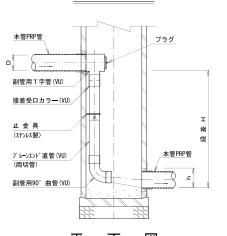

<u>平面図</u> (スリム内副管タイプ)

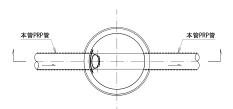

断面図

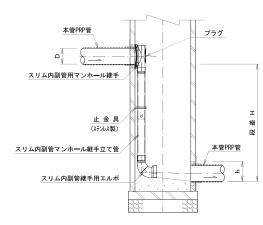

※スリム内副管の使用用途は、既設人孔において内空断面を確保する場合に使用する。 (¢150-100の製品はないため、この製品については標準仕様を採用する。)

可とう製マンホール継手 s=1:5

貼 付 型

<u>拡 径 型</u> (ϕ 150用)


断 面 図

スリーブ管

行橋市公共下水道事業							
工事年度	平成	年度		号			
工事箇所	行橋市	行橋市行事三丁目					
工事名称	行事地区面整備汚水管渠築造工事 (緑町 1 工区)						
路線番号		=	_				
図面名称	可と	う製マンホール継手	-(貼付型	! • 拡径型)			
図面番号	全	葉中 8 号	縮尺	1 : 5			

行 橋 市

正 面 図

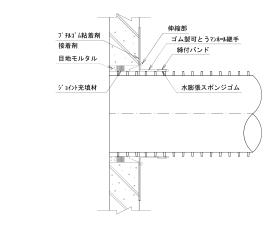

断 面 図

 寸 法 表 1
 (単位:mm)

 管 径 ゆE F G


 φ 100
 110
 17
 17


 φ 150
 160
 17
 17

 φ 200
 210
 20
 20

 φ 250
 260
 17
 17

 φ 300
 310
 20
 20

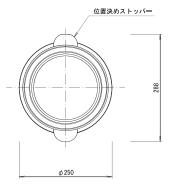

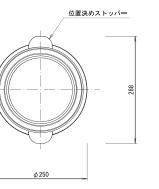


面

ジョイント充填材

<u>拡 径 型</u> (ϕ 200用)


正 面 図 断 面 図

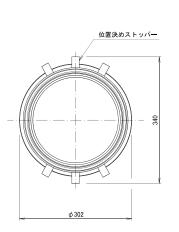

<u>‡</u>	広径リン	スリーブ管
310(取付範囲)	最小)	
適応せん孔径308~310(取付範囲)	◆229.7(最小)	PRP©200
~1		ステンレス製パンド


断 面 図

正 面 図

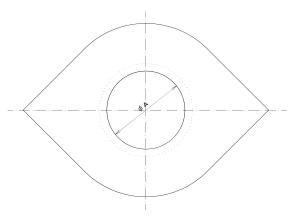

寸 法	表 2		(単	位:m
管 径	фΑ	φВ	С	D
φ100	117	164	264	380
φ 150	168	215	395	560
φ 200	219	266	466	660
φ 250	270	317	517	700
φ 300	321	368	578	800


詳細 図

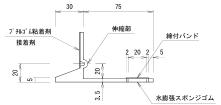



正 面 図

取付管布設標準図 👓 🕬

管布設標準断面図 _{s=1:20}

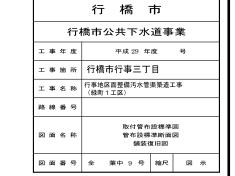

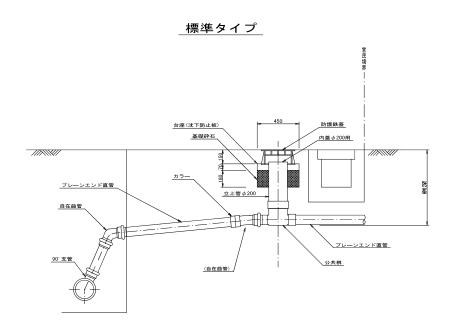

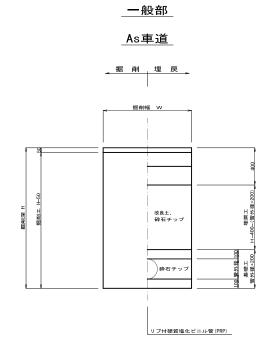

舗装復旧図 s=1:10

