




(4.1.4) (4.2.2) (表4.2.3)			
種類	呼び名	仕上げの形状	工法 備考
・外装薄塗材S1	・砂壁状	・吹付け	
・可とう形外装薄塗材E	・ゆず肌状	・ローラー	
・外装薄塗材E	・さざ波状	・こて	
・可とう形外装薄塗材E	・平たん状		
・防水形外装薄塗材E	・凹凸状		
・外装薄塗材S	・着色系砂壁状		
	・砂壁状		
④(3)外壁改修工事タイベリ仕上げ	・外装薄塗材C	・吹放し	上塗材
	・外装厚塗材S1	・ローラー	・外装厚塗材C
	・外装厚塗材E	・平たん状	※通用
	・可とう形外装薄塗材E	・ひき起こし	・セメント以外の塗材の場合
	・外装薄塗材S	・かき落とし	()
	・外装厚塗材S1,E	・凹凸状	・外装厚塗材E
		・適用・通用しない	
⑤(3)外壁改修工事塗り仕上げ	・複層塗材CE	・吹付け	
	・可とう形復層塗材CE	・ローラー	※水系アクリルつやあり
	・複層塗材S1	・ゆず肌状	・水系ポリウレタンつやあり
	・複層塗材RE		()
	・防水形復層塗材CE		R.S.の場合は
	・防水形復層塗材E		溶剤系ポリウレタンつやあり
	・防水形復層塗材RS		耐候性 ※3種
	・防水形復層塗材RE		防水材の増塗材 ※行う
			溶剤系ポリウレタンつやあり
⑥(3)外壁改修工事塗り仕上げ	・可とう形改修塗材E	・平たん状	上塗材
	・可とう形改修塗材CE	・さざ波状	・水系アクリルつやあり
	・可とう形改修塗材S1	・ローラー	()
	・可とう形改修塗材E	・ゆず肌状	・溶剤系
			()
⑦(3)外壁改修工事塗り仕上げ	※ホルムアルデヒドの放散量 F☆☆☆☆等級のもの	・()	防火材の指定
			※屋内の壁及び天井の仕上げ材は、建築基準法に基づき指定又は認定を受けた防火材とする。
⑧(3)外壁改修工事塗り仕上げ	他の材料		
	セメント系下地調整材	JIS A6916規格品	
	ポリマーセメントモルタル	※監督員の承諾する製造所	
	剥離剤	・製造所()	
		・製造所()	
⑨(3)外壁改修工事塗り仕上げ	既存建具を新規金属建具に改修する場合の工法		(5.1.3)
	・かぶせ工法		
⑩(3)外壁改修工事塗り仕上げ	5建具改修工事	外部に面する建具	(5.2.2~4) (表5.2.1) (表5.2.2)
		内部建具	
	・普通サッシ	・A種・B種・C種・()	
	・防音サッシ	性能(NAT1級)	
	・断熱サッシ	性能()	
	表面処理	・A-1種・A-2種・B-2種・()	※C-1種・D-2種
⑪(3)外壁改修工事塗り仕上げ	6. 目地改修工法	※外側納まりの可動式	(5.2.3~4)
		網の材種	※合成樹脂製・ガラス繊維入り合成樹脂製・ステンレス製
⑫(3)外壁改修工事塗り仕上げ	7. 樹脂製建具	(5.3.1) (表5.3.1)	
		種別	外部に面する建具
			内部建具
	・普通サッシ	・A種・B種・C種・()	
	・防音サッシ	性能()	
	・断熱サッシ	性能()	
⑬(3)外壁改修工事塗り仕上げ	8. 鋼製建具	簡易気密型	(5.4.2)
		アセットの性能値	
		※適用する(※A-3・)	
		・適用しない	
		重ねめつき鋼板のめつき付着量	(5.4.3)
		※Z1.2又はF1.2・()	
		鋼板の厚さ	(5.4.4)
		※「改修標仕」表5.4.2による・建具表による	
⑭(3)外壁改修工事塗り仕上げ	9. 鋼製軽量建具	簡易気密型ドアセットの性能値	(5.5.2)
		※適用する(※A-3・)	
		・適用しない	
		ビニール被覆鋼板	(5.5.3)
		・適用する	
		・適用しない	
		カラーナイロン	
		召合わせ、縦口包み板などの材質	※鋼板・ステンレス鋼板・()
⑮(3)外壁改修工事塗り仕上げ	10. ステンレス製建具	材質	※SUS304・()
		表面仕上げ	※HL・()
		曲げ加工	※普通曲げ
			・角出し・曲げ
⑯(3)外壁改修工事塗り仕上げ	11. 建具用金物	見本品を監督員に提出して承諾を受ける。	(表5.7.1) (5.7.2~4)
		マスターキー次製作する(※新規・既存に合わせる)	・製作しない
		建具金物の種類	
	・シリンダーハンドル	評価名簿による	
	・本締り継		
	・ドアクローザ		
	・ビボットヒンジ		
	・ヒンジクローザ		
	・フローハンジ		
⑰(3)外壁改修工事塗り仕上げ	12. 建具調整装置	開閉装置の性能値	(5.8.2~3)
		スライディングドア用※「改修標仕」表5.8.1による・()	
		スイングドア用※「改修標仕」表5.8.2による・()	
		駆動力	※電気式又は電動油圧・()
		電源	※単相100V(過電流保護装置付)・()
		センサの種類	※熱線・()
		補助センサ	※安全光線スイッチ1組・()
		工事範囲	一次測配線は別途工事とし、開閉機構以降の二次配線は本工事に含む
⑱(3)外壁改修工事塗り仕上げ	13. 備考	工事名称	図面名称
		総合福祉センター外壁等改修工事	改修工事特記仕様書(2)
	備考		
	承認済		
⑲(3)外壁改修工事塗り仕上げ	14. 行橋市役所	都市整備部	図面番号
		建築政策課	
		福岡県行橋市中央一丁目1番1号	
		T E L : 0 9 3 0 - 2 5 - 1 1 1 1	
		A - O 2	

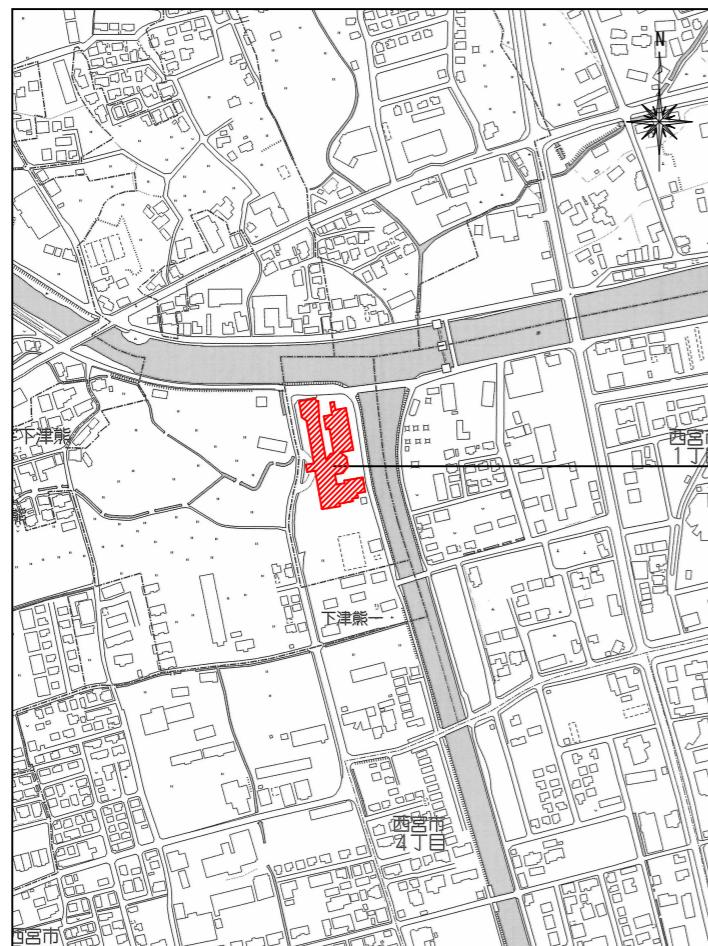

附近見取図

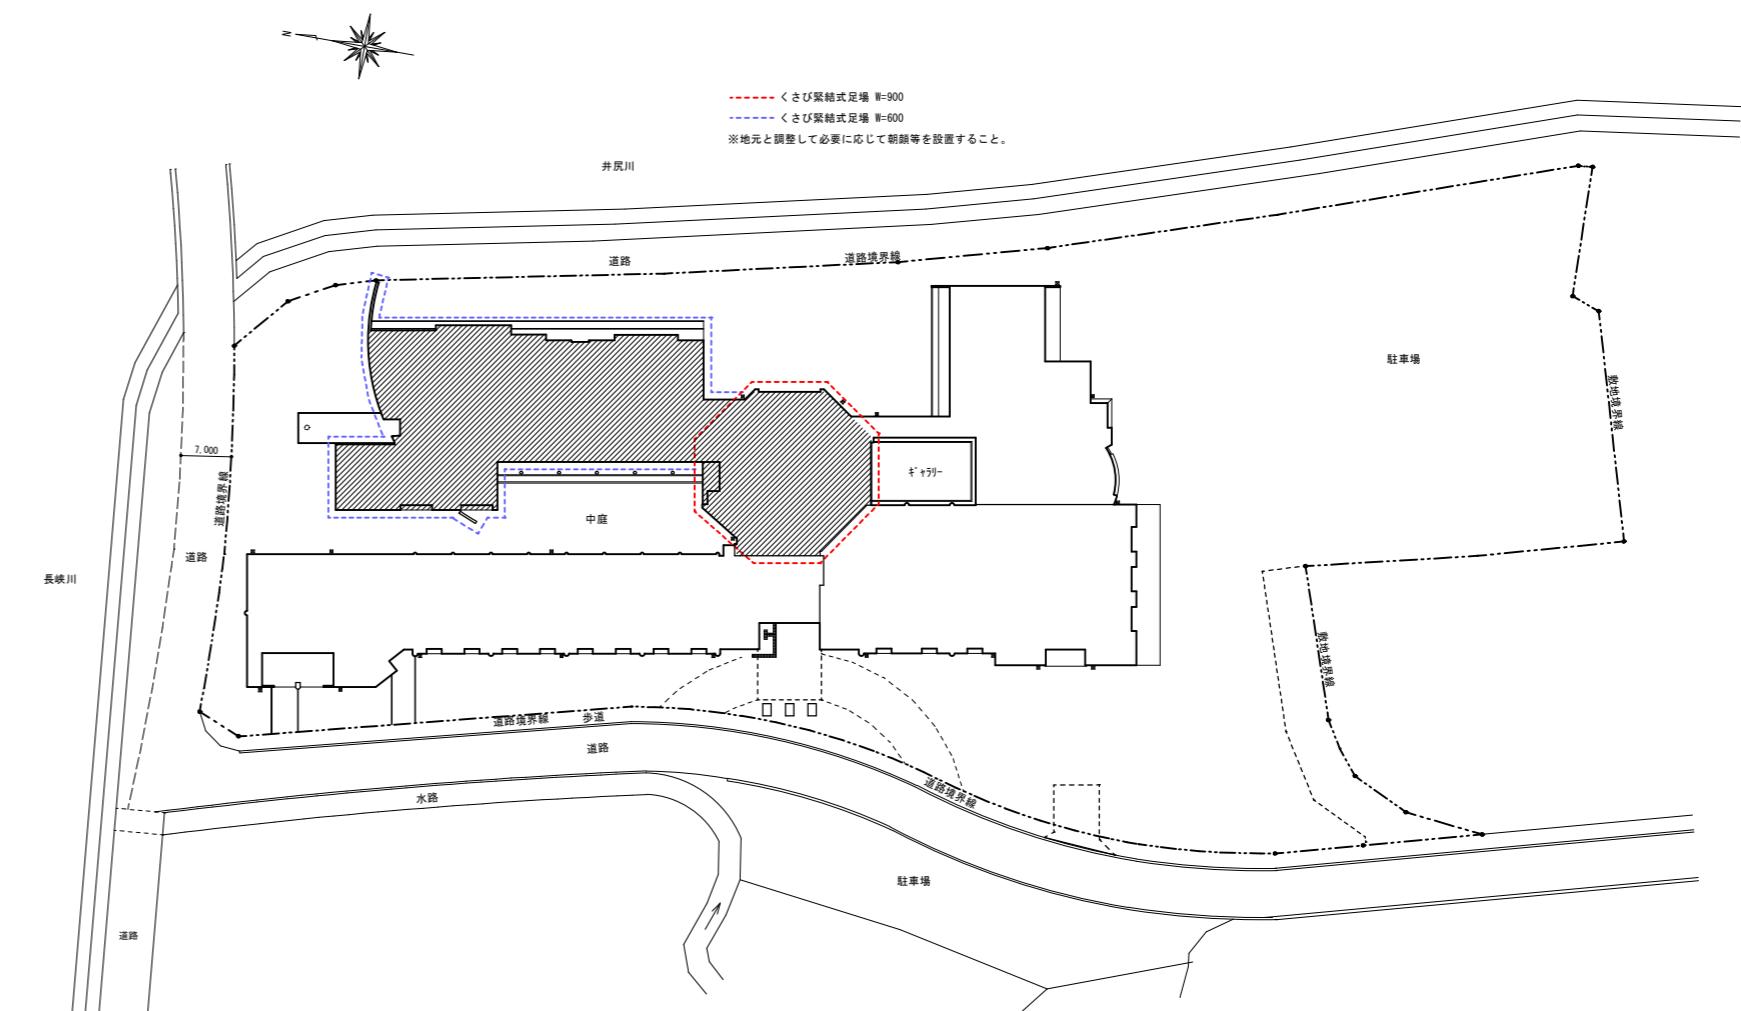


特記				作図	作図	作図	行橋市役所	工事名称・図面名称	縮尺	図面番号
							都市整備部 総務課 電話：0930-25-1111	総合福祉センター外壁等改修工事 配置図・附近見取図	A1版：1/500 A3版：1/1000	A05

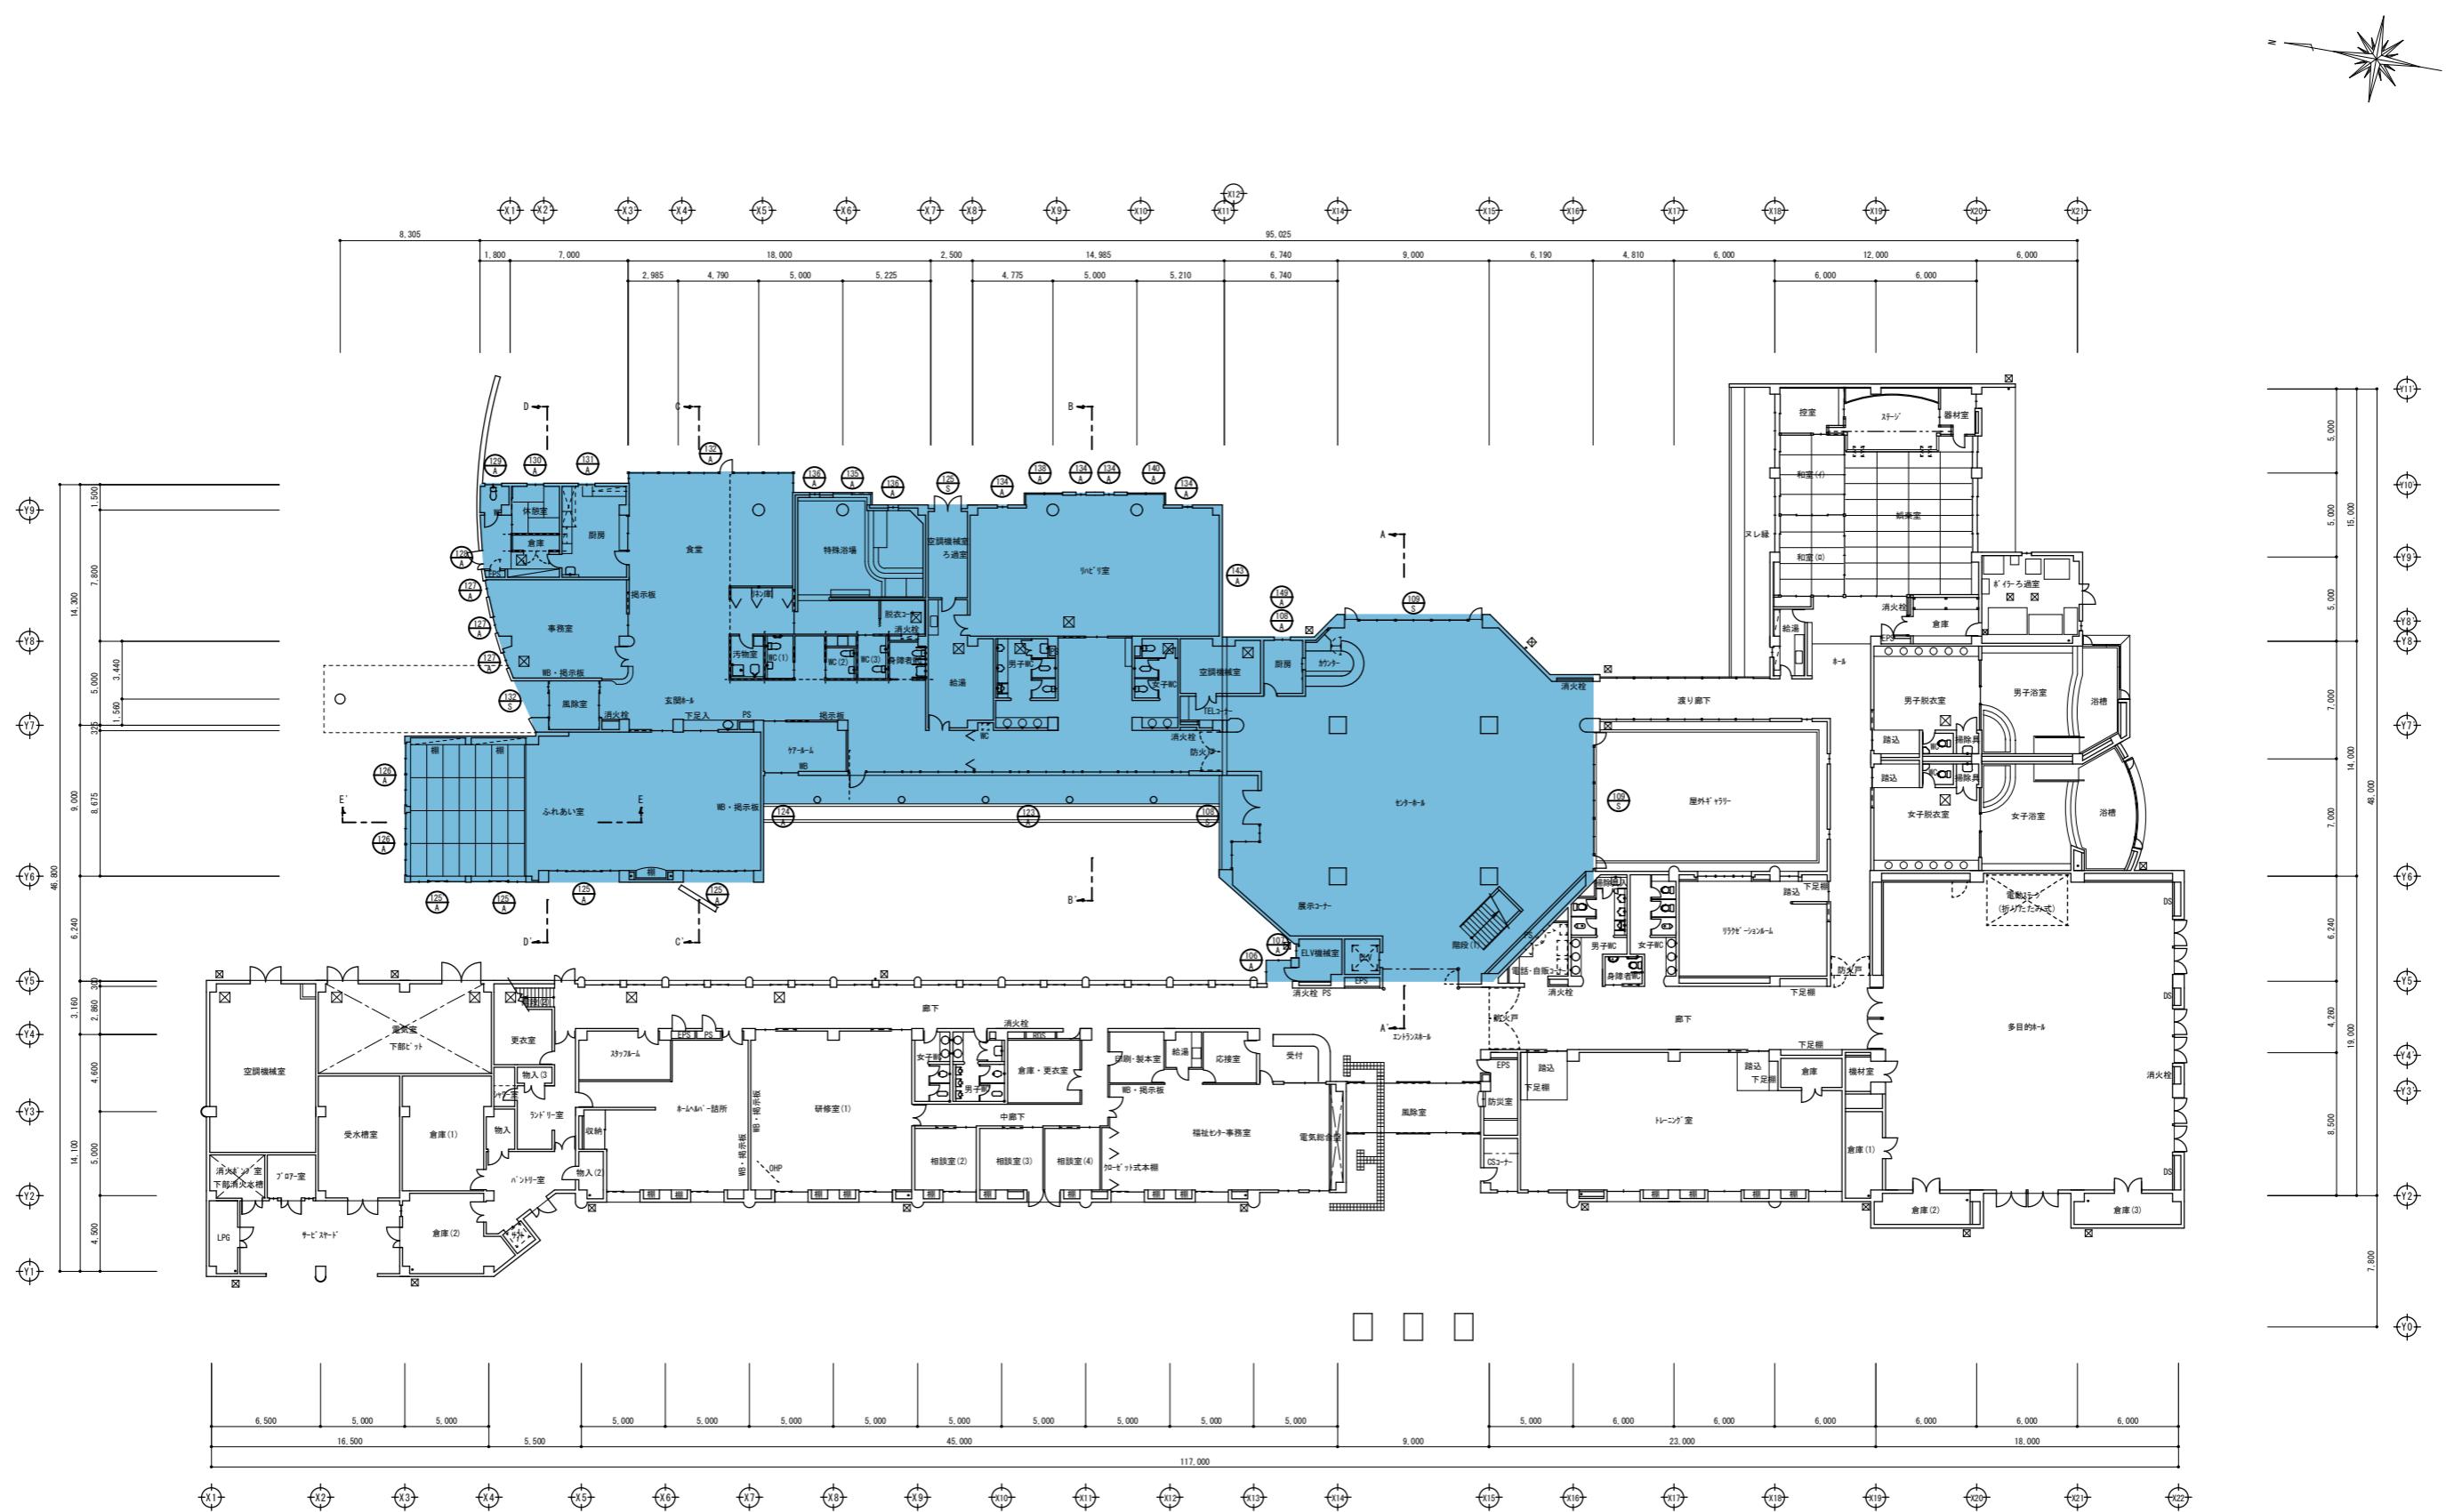


1階平面図

特記

行橋市役所	都市整備部 総務課 相談窓口 TEL: 0930-25-1111	工事名称・図面名称 総合福祉センター外壁等改修工事 1階平面図	縮尺 A1版: 1/200 A3版: 1/400
-------	---	---------------------------------------	--------------------------------

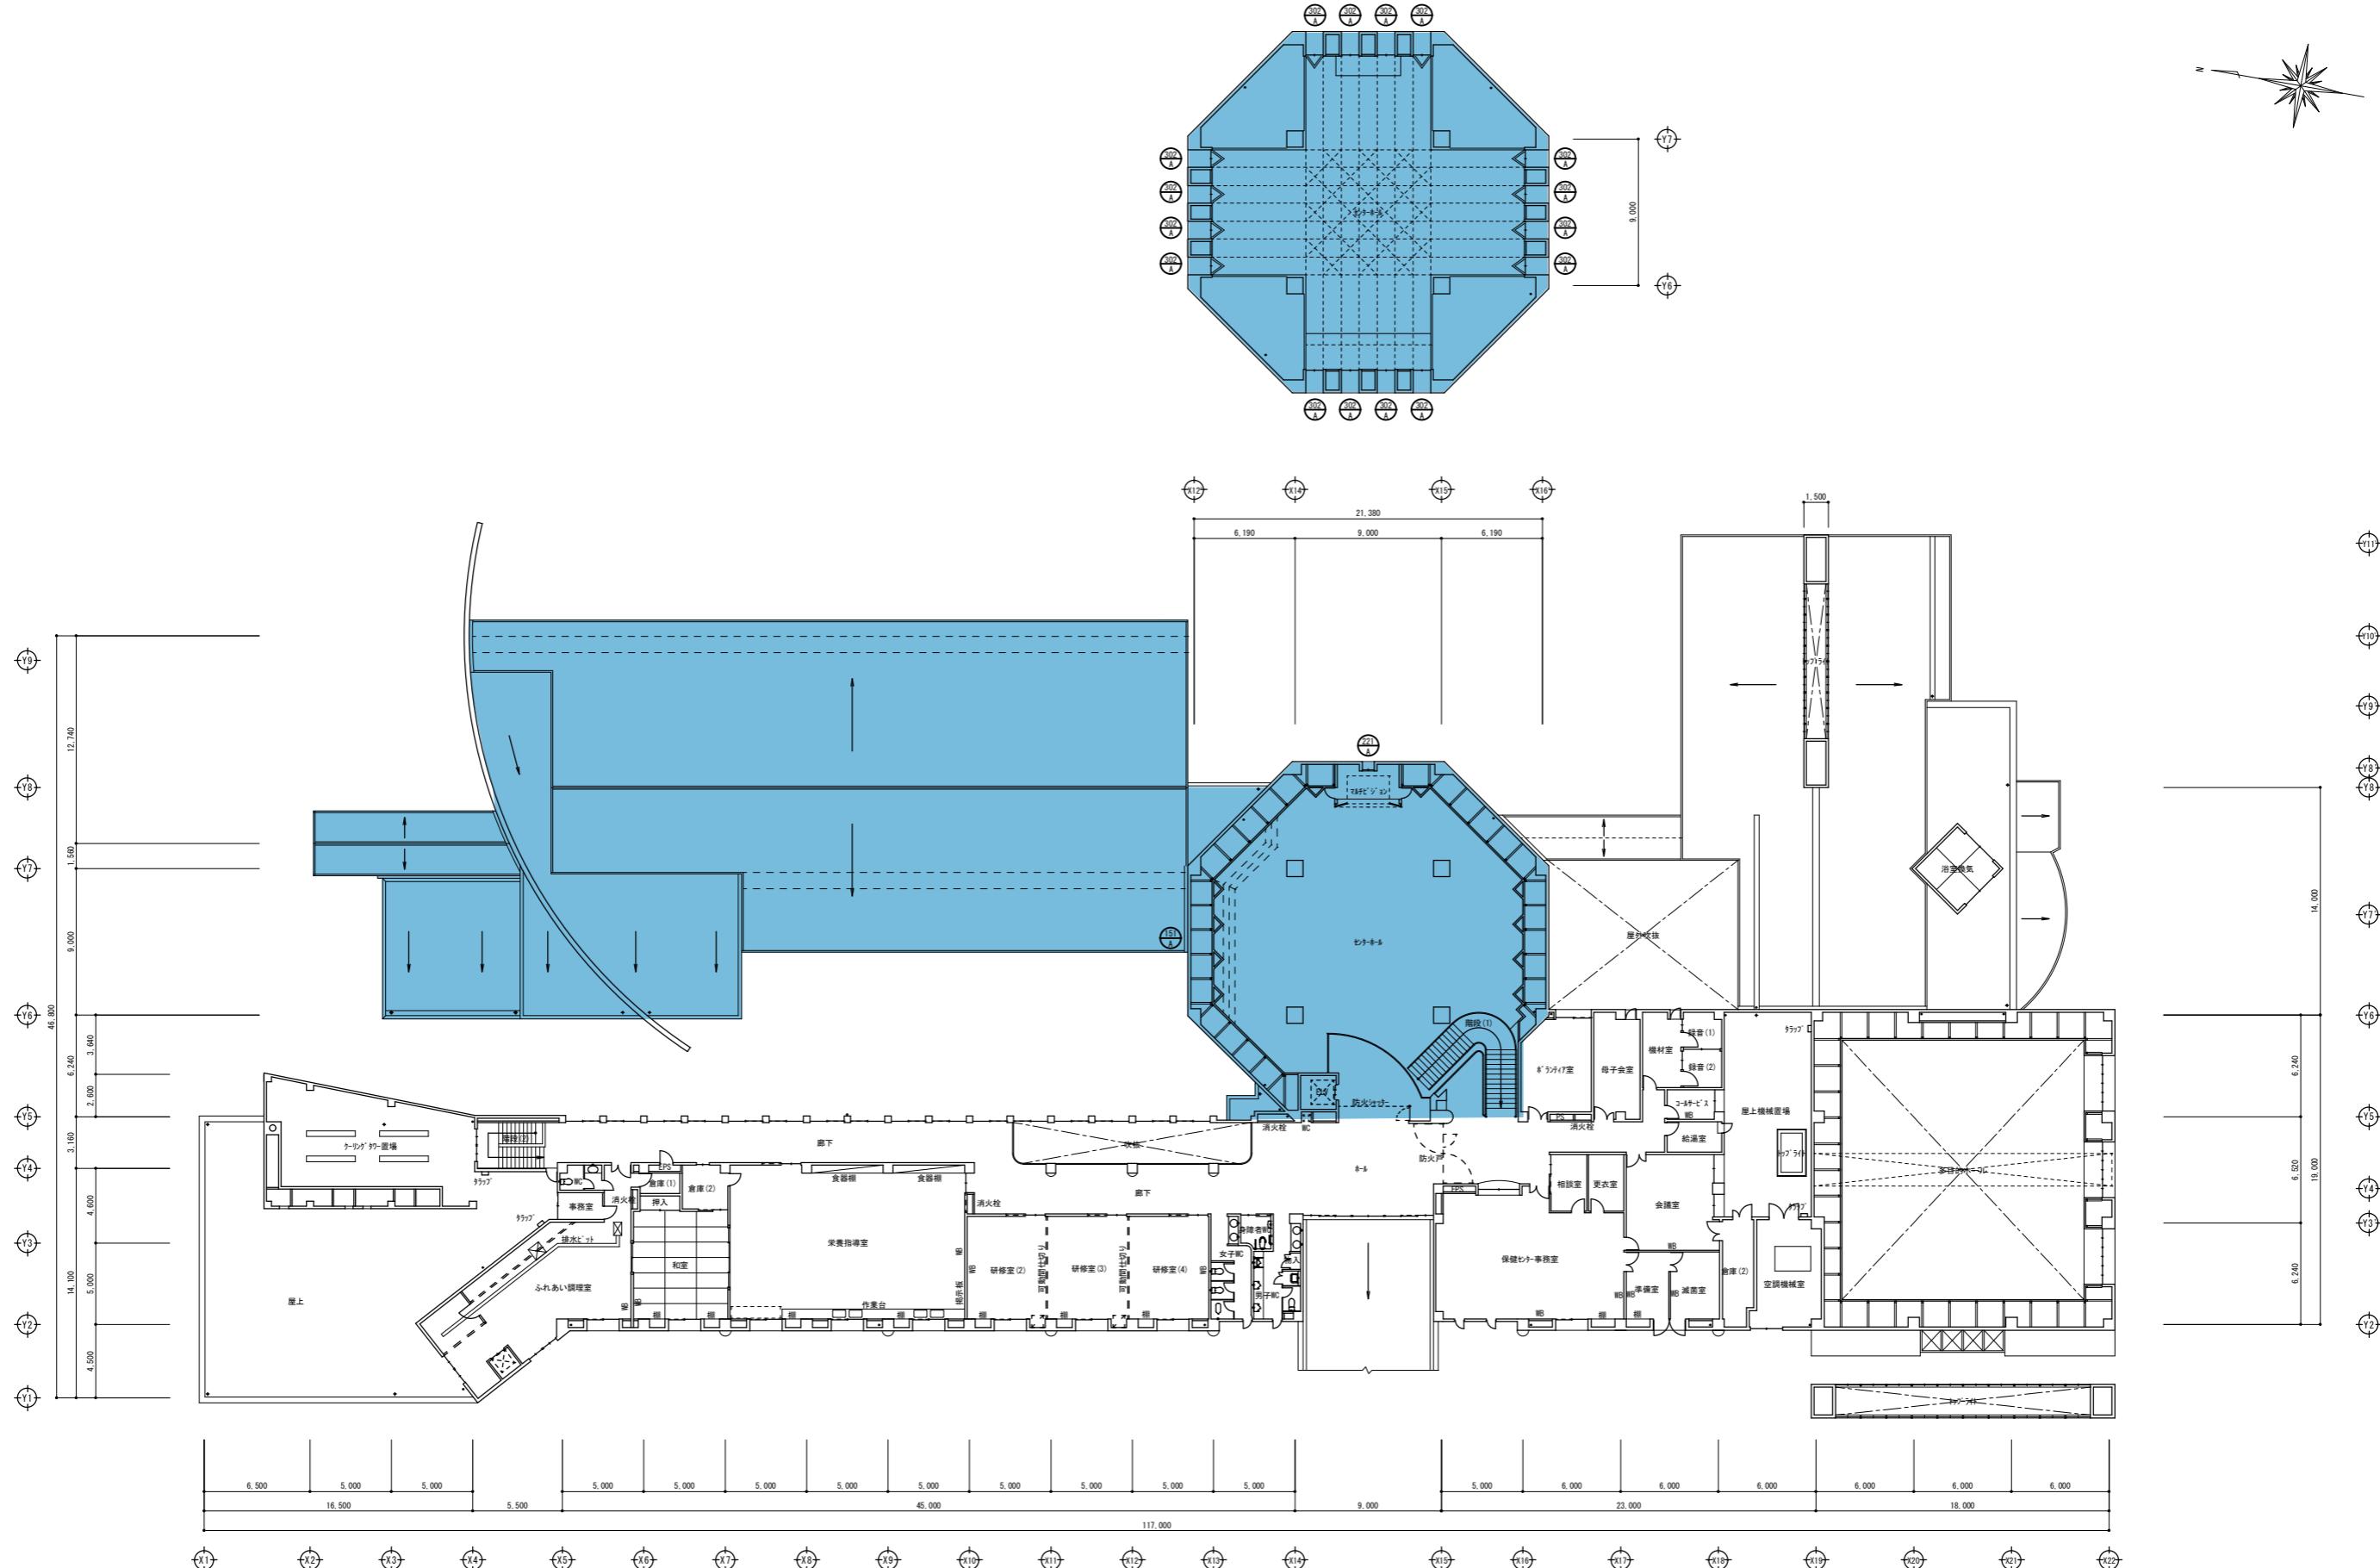

特記				作図	作図	作図	工事名称・図面名称		縮尺	図面番号
							行橋市役所 総合福祉センター外壁等改修工事 TEL: 0930-25-1111 *****	2階平面図	A1版: 1/200 A3版: 1/400	A07

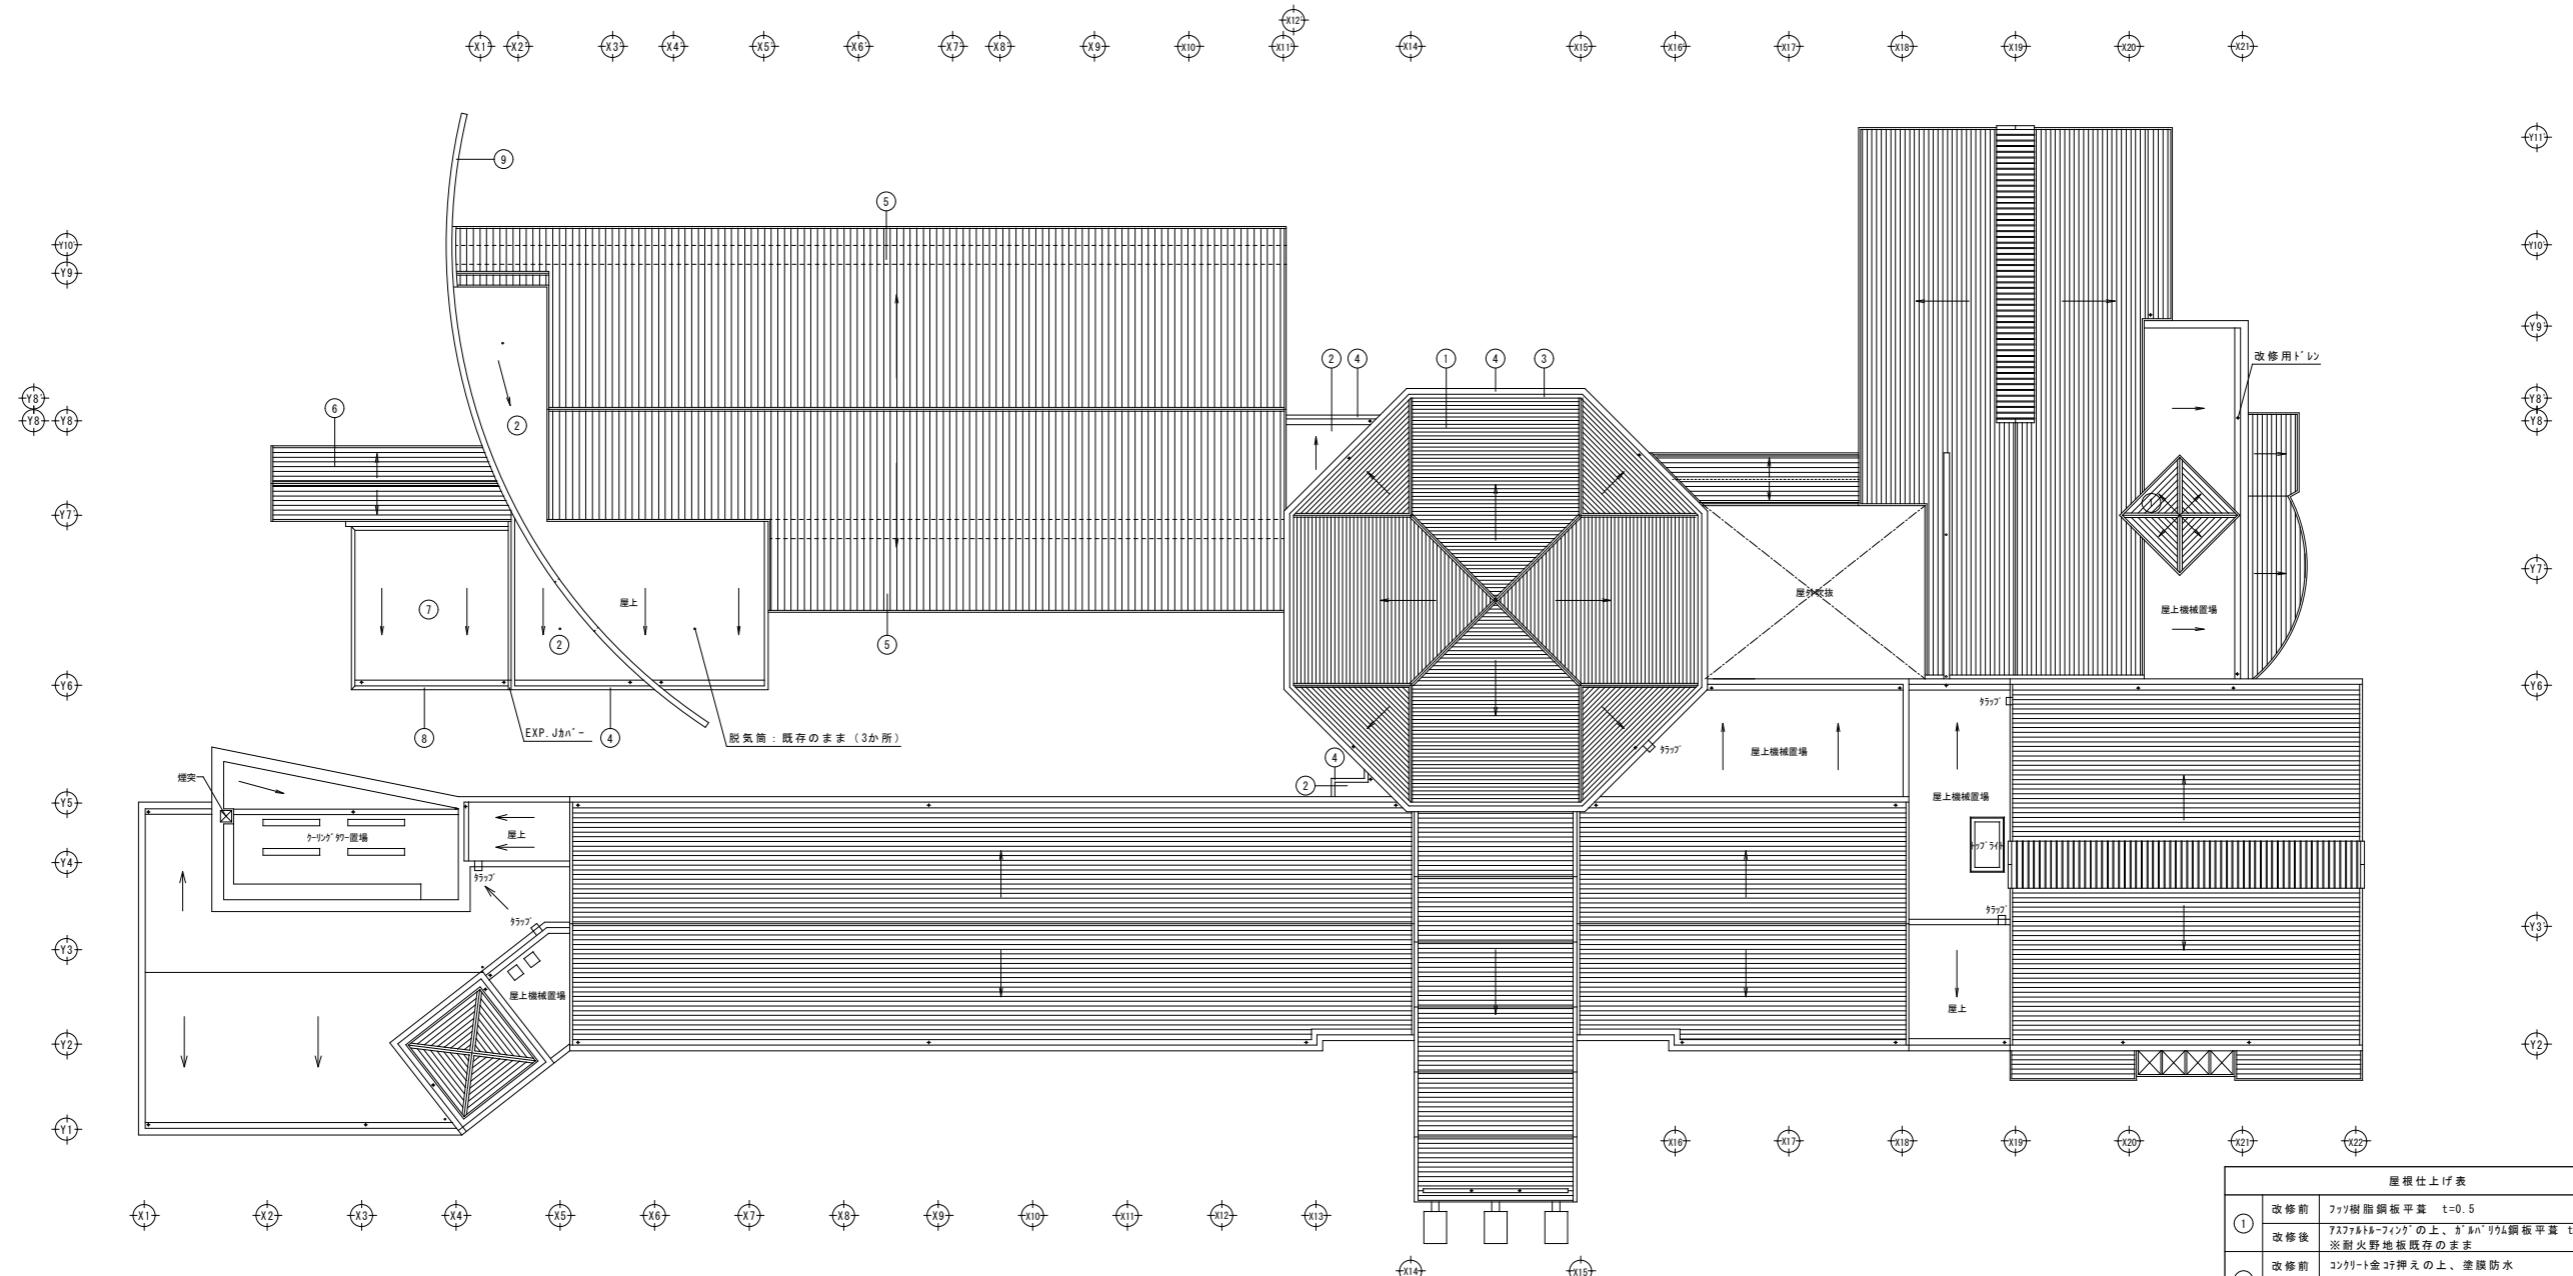


屋根仕上げ表	
①	改修前 フッ素樹脂鋼板 平葺 t=0.5 改修後 アスファルト・フェイク の上、ガルバリウム鋼板 平葺 t=0.5 ※耐火野地板既存のまま
②	改修前 コンクリート金コ押えの上、塗膜防水 改修後 高圧洗浄後、塗膜防水X-2
③	改修前 谷縫：フッ素樹脂鋼板 t=0.5 改修後 谷縫：既存谷縫の上、耐酸被覆鋼板 t=0.4
④	改修前 コンクリート打放しの上、トップコート 改修後 高圧洗浄後下地調整の上、塗膜防水X-2
⑤	改修前 陶器瓦葺 改修後 既存のまま
⑥	改修前 7mmφ錆付塗装 改修後 下地調整の上、DP塗り
⑦	改修前 ガム系シート防水（立上り撤去） 改修後 平場：高压洗浄後、塗ビシート防水（S-M2） 立上り：下地調整の上、塗ビシート防水（S-F2）
⑧	改修前 笠木：7mm 改修後 撤去後、新規防水層施工の上再取付
⑨	改修前 コンクリート打放しの上、トップコート 改修後 高圧洗浄後、防水型外装薄塗材E


特記	工事名稱・圖面名稱	作図	作図	作図	行橋市役所	工事名稱・圖面名稱	総合福祉センター外壁等改修工事	縮尺	図面番号
	都市整備部 行橋市役所改修工事 TEL: 0930-25-1111				*****	R階平面図	A1版: 1/200	A08	A3版: 1/400

外部仕上げ表


① 改修前 フッソ樹脂鋼板平蓋 $t=0.5$	改修後 フッソ樹脂鋼板平蓋 $t=0.5$ ※耐火野地板既存のまま	⑥ 改修前 鋼製建具	改修後 下地調整の上、DF塗り	⑪ 改修前 コンクリート打放しの上、トップコート	改修後 高圧洗浄後、防水形外装薄塗材E ※劣化の差しの部は下地調整を行うこと
② 改修前 コンクリート金コ押えの上、トップコート	改修後 高圧洗浄後下地調整の上、塗膜防水X-2	⑦ 改修前 ALONeの上、外装薄塗材E	改修後 下地調整の上、DF塗り	⑫ 改修前 コンクリート金コ押えの上、塗膜防水	改修後 平場：塗膜防水X-1、立上り：塗膜防水X-2
③ 改修前 コンクリート打放しの上、外装薄塗材E	改修後 高圧洗浄後、防水形外装薄塗材E ※劣化の差しの部は下地調整を行うこと	⑧ 改修前 鉄骨柱・梁： $\phi 318.5$ (FC塗り)	改修後 下地調整の上、DF塗り	⑬ 改修前	改修後
④ 改修前 灰器質割肌タイル100角張り	改修後 既存のまま	⑨ 改修前 ALONeの上、外装薄塗材E	改修後 高圧洗浄後、防水形外装薄塗材E ※劣化の差しの部は下地調整を行うこと	⑭ 改修前	改修後
⑤ 改修前 陶器瓦葺	改修後 既存のまま	⑩ 改修前 蓋木：7吋製	改修後 撤去後再取付	⑮ 改修前	改修後

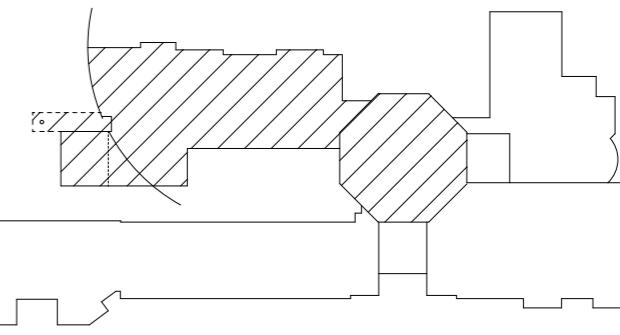

北
東
南
西

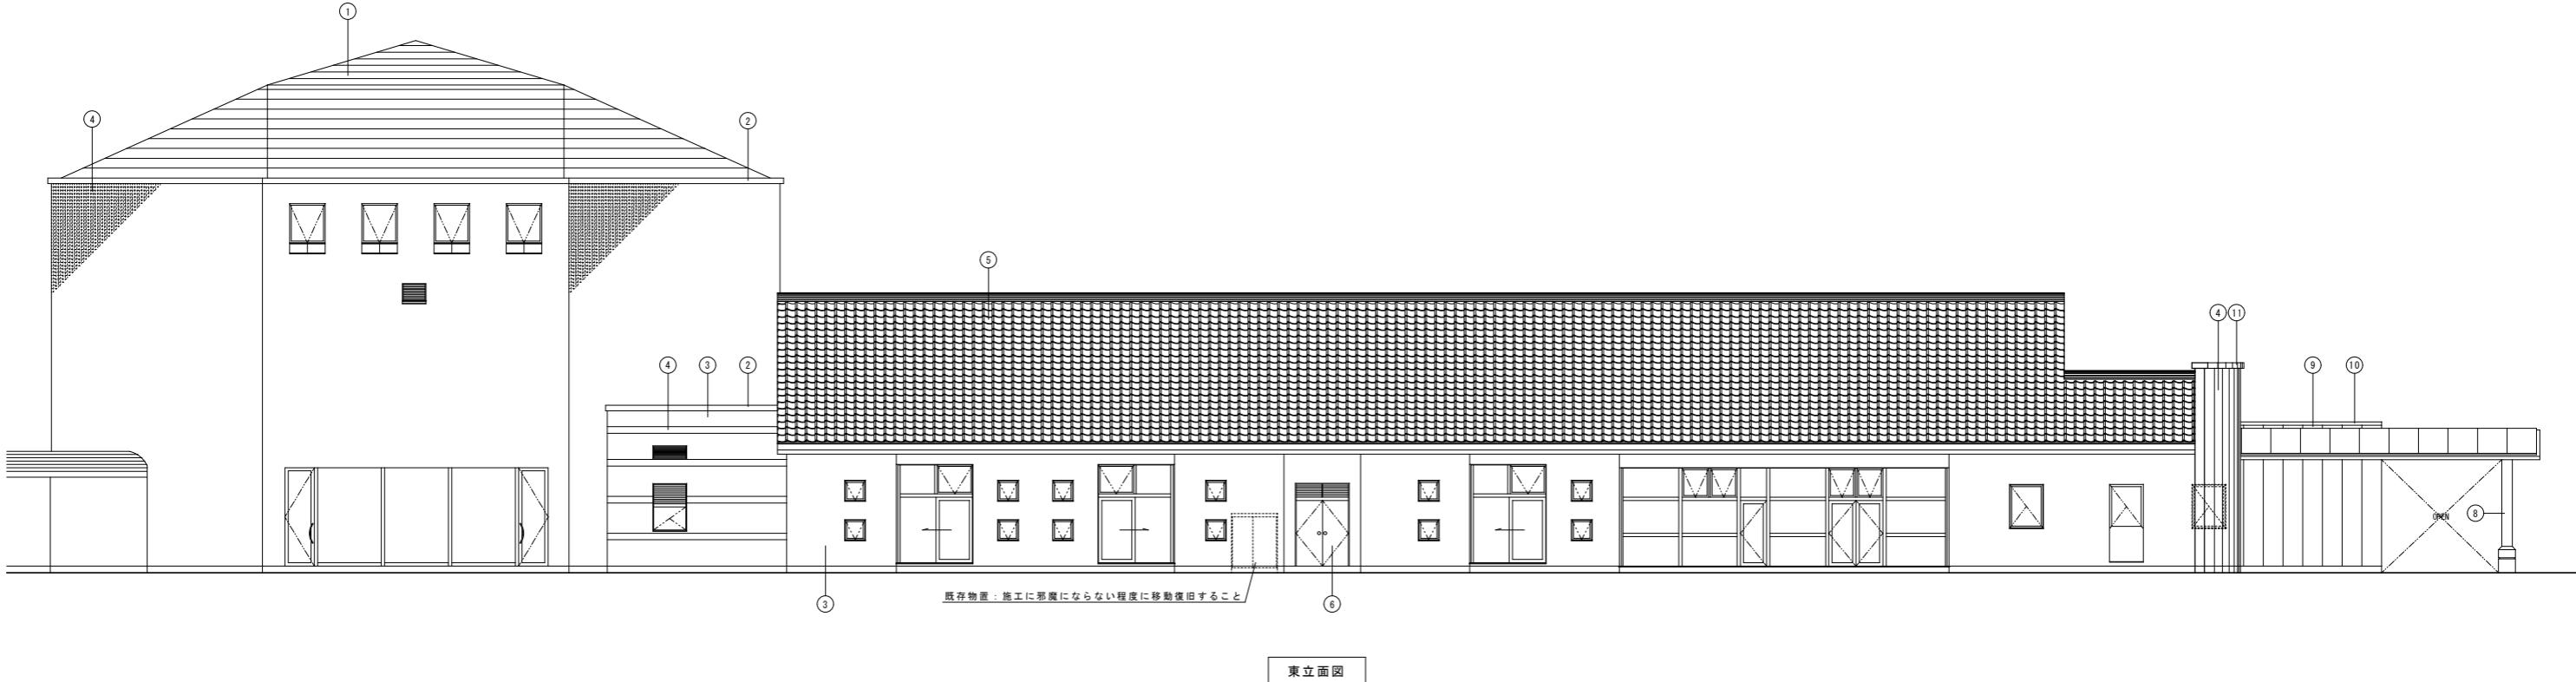

東立面図

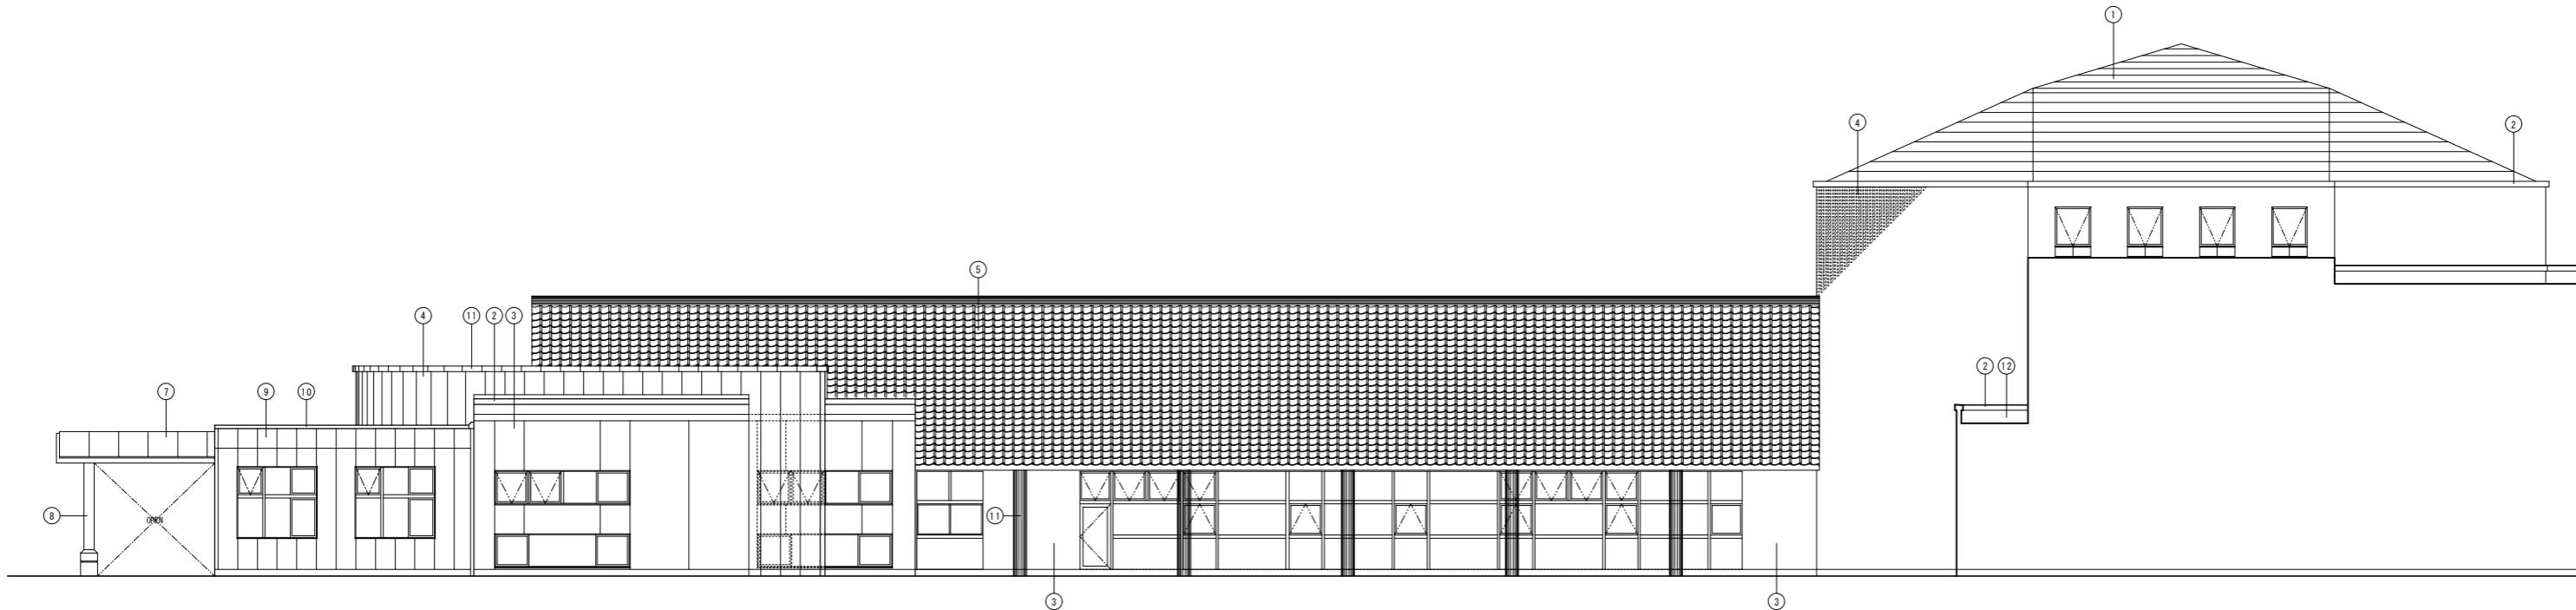

西立面図

特記

改修前

改修後

作図

作図

作図

行橋市役所

新市整備部

建設政策課

TEL: 0930-25-1111

総合福祉センター外壁等改修工事

立面図1

寸

寸

寸

面番号

面番号

面番号


A1版: 1/200

AO9


A3版: 1/400

外部仕上げ表


① 改修前 フッソ樹脂鋼板平蓋 $t=0.5$	改修後 アスファルト・フィンガ'の上、ガルバリウム鋼板平蓋 $t=0.5$ ※剥れ火野地板既存のまま	⑥ 改修前 鋼製建具	改修後 下地調整の上、DF塗り	⑪ 改修前 コンクリート打放しの上、トップコート	改修後 高圧洗浄後、防水形外装薄塗材E ※劣化の差し部は下地調整を行うこと
② 改修前 コンクリート金コ押えの上、トップコート	改修後 高圧洗浄後下地調整の上、塗膜防水X-2	⑦ 改修前 アスファルト焼付塗装	改修後 下地調整の上、DF塗り	⑫ 改修前 コンクリート金コ押えの上、塗膜防水	改修後 平塗：塗膜防水X-1、立上り：塗膜防水X-2
③ 改修前 コンクリート打放しの上、外装薄塗材E	改修後 高圧洗浄後、防水形外装薄塗材E ※劣化の差し部は下地調整を行うこと	⑧ 改修前 鉄骨柱・梁： $\phi 318.5$ (FC塗り)	改修後 下地調整の上、DF塗り	⑬ 改修前	改修後
④ 改修前 灰器質割肌タイル100角張り	改修後 既存のまま	⑨ 改修前 ALCo'の上、外装薄塗材E	改修後 高圧洗浄後、防水形外装薄塗材E ※劣化の差し部は下地調整を行うこと	⑭ 改修前	改修後
⑤ 改修前 陶器瓦葺	改修後 既存のまま	⑩ 改修前 蓋木：7枚製	改修後 撤去後再取付	⑮ 改修前	改修後

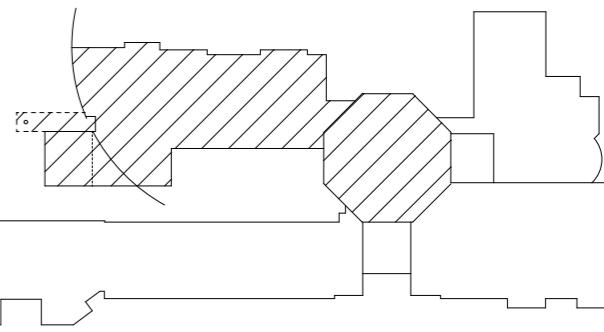


北
東
南
西

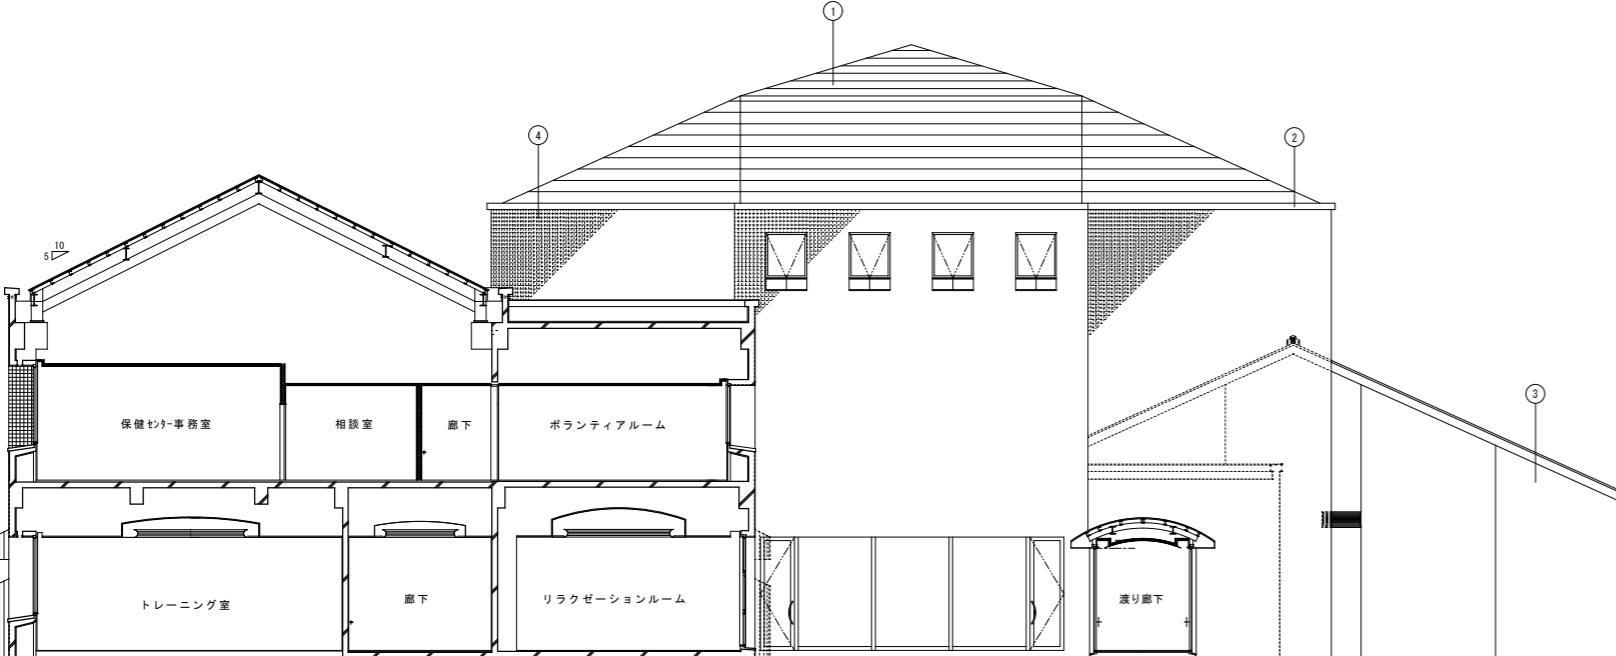


センターホール南立面図

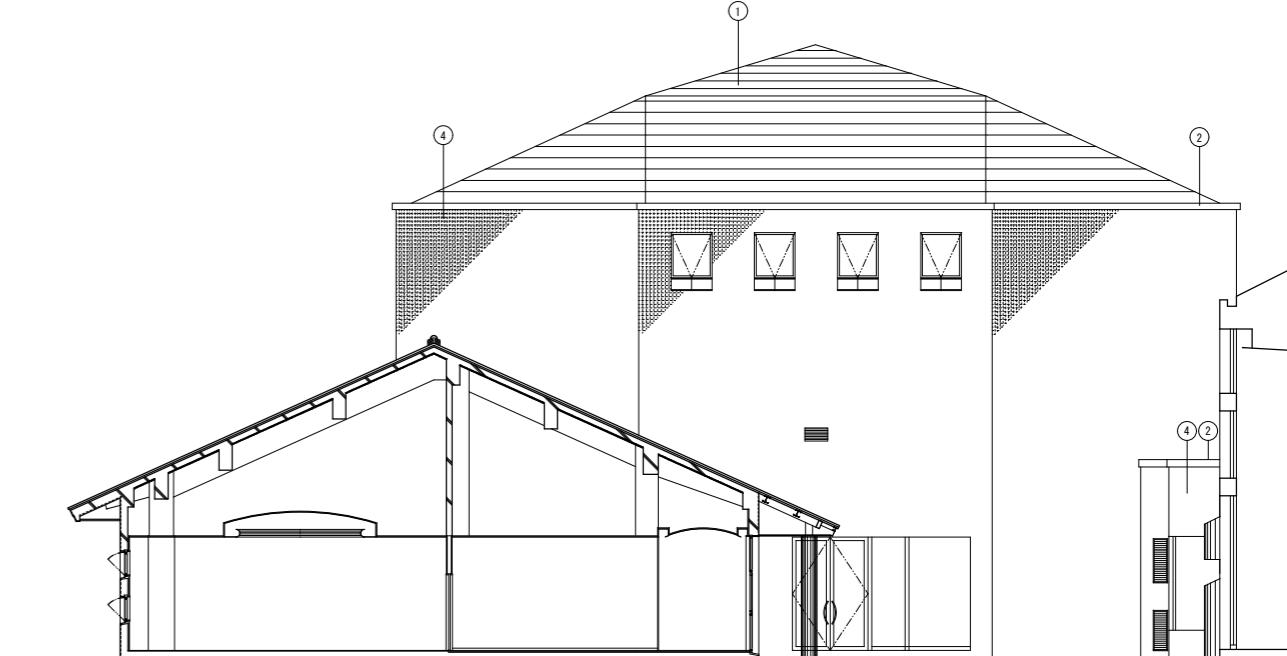

センターホール北立面図

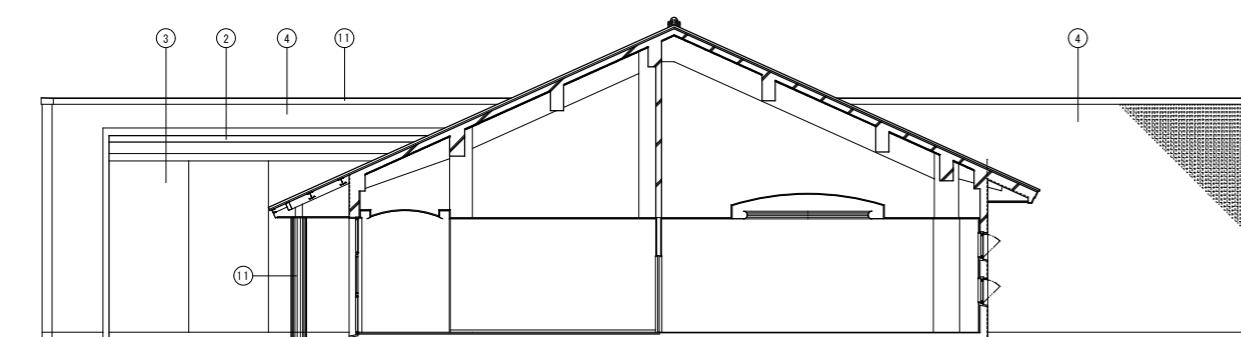


ふれあい室南立面図

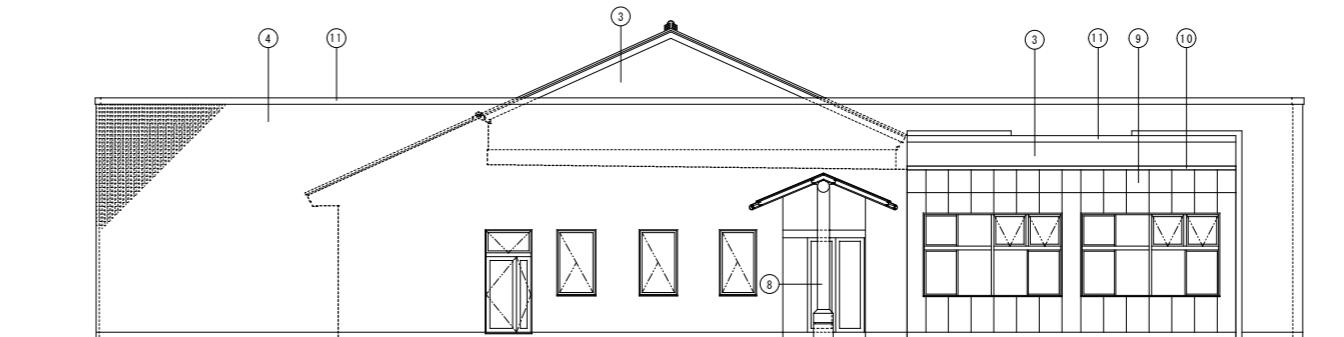

北立面図

特記	行橋市役所 新市整備部 建設政策課 福岡県行橋市中央一丁目1番1号 TEL: 0930-25-1111	工事名称・図面名称 総合福祉センター外壁等改修工事 立面図2	絶尺 A1版: 1/200 A3版: 1/400

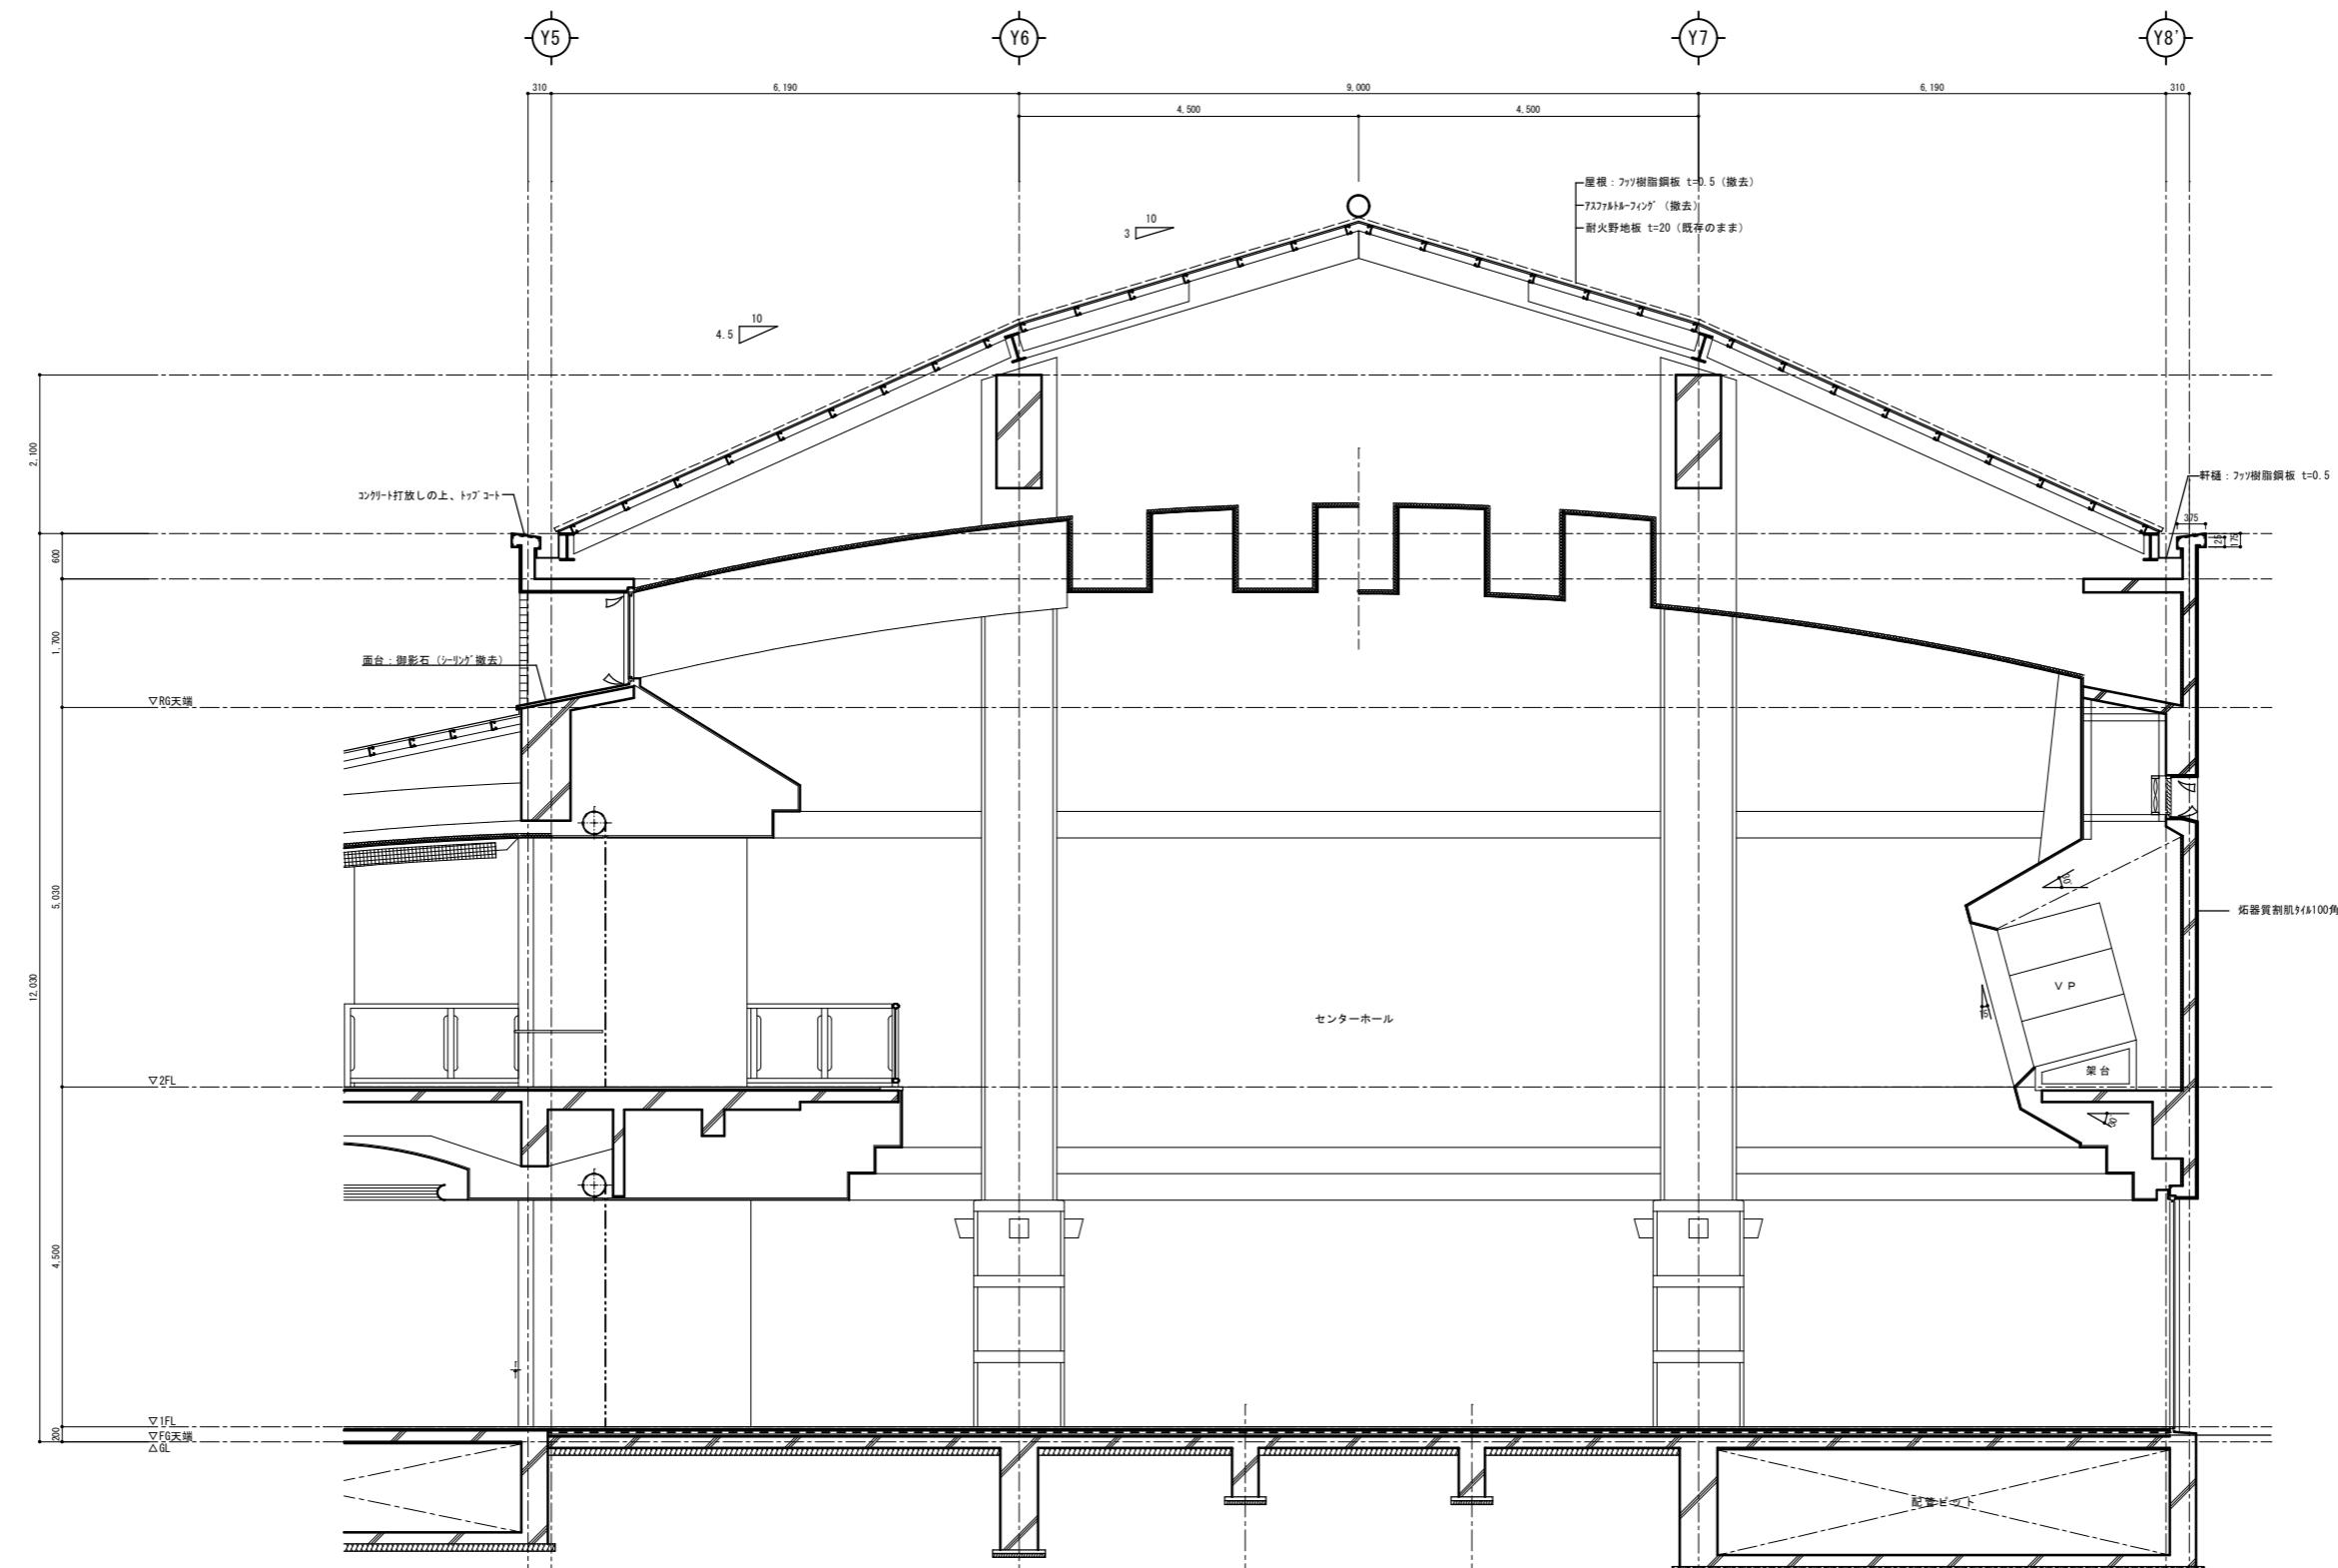


A-A' 断面図

特記	

作図	作図	作図

工事名称・図面名称 行橋市役所 総合福祉センター外壁等改修工事 改修前矩計図1	縮尺 A1版 : 1/50 A3版 : 1/100
--	---------------------------------

図面番号 A 1 1

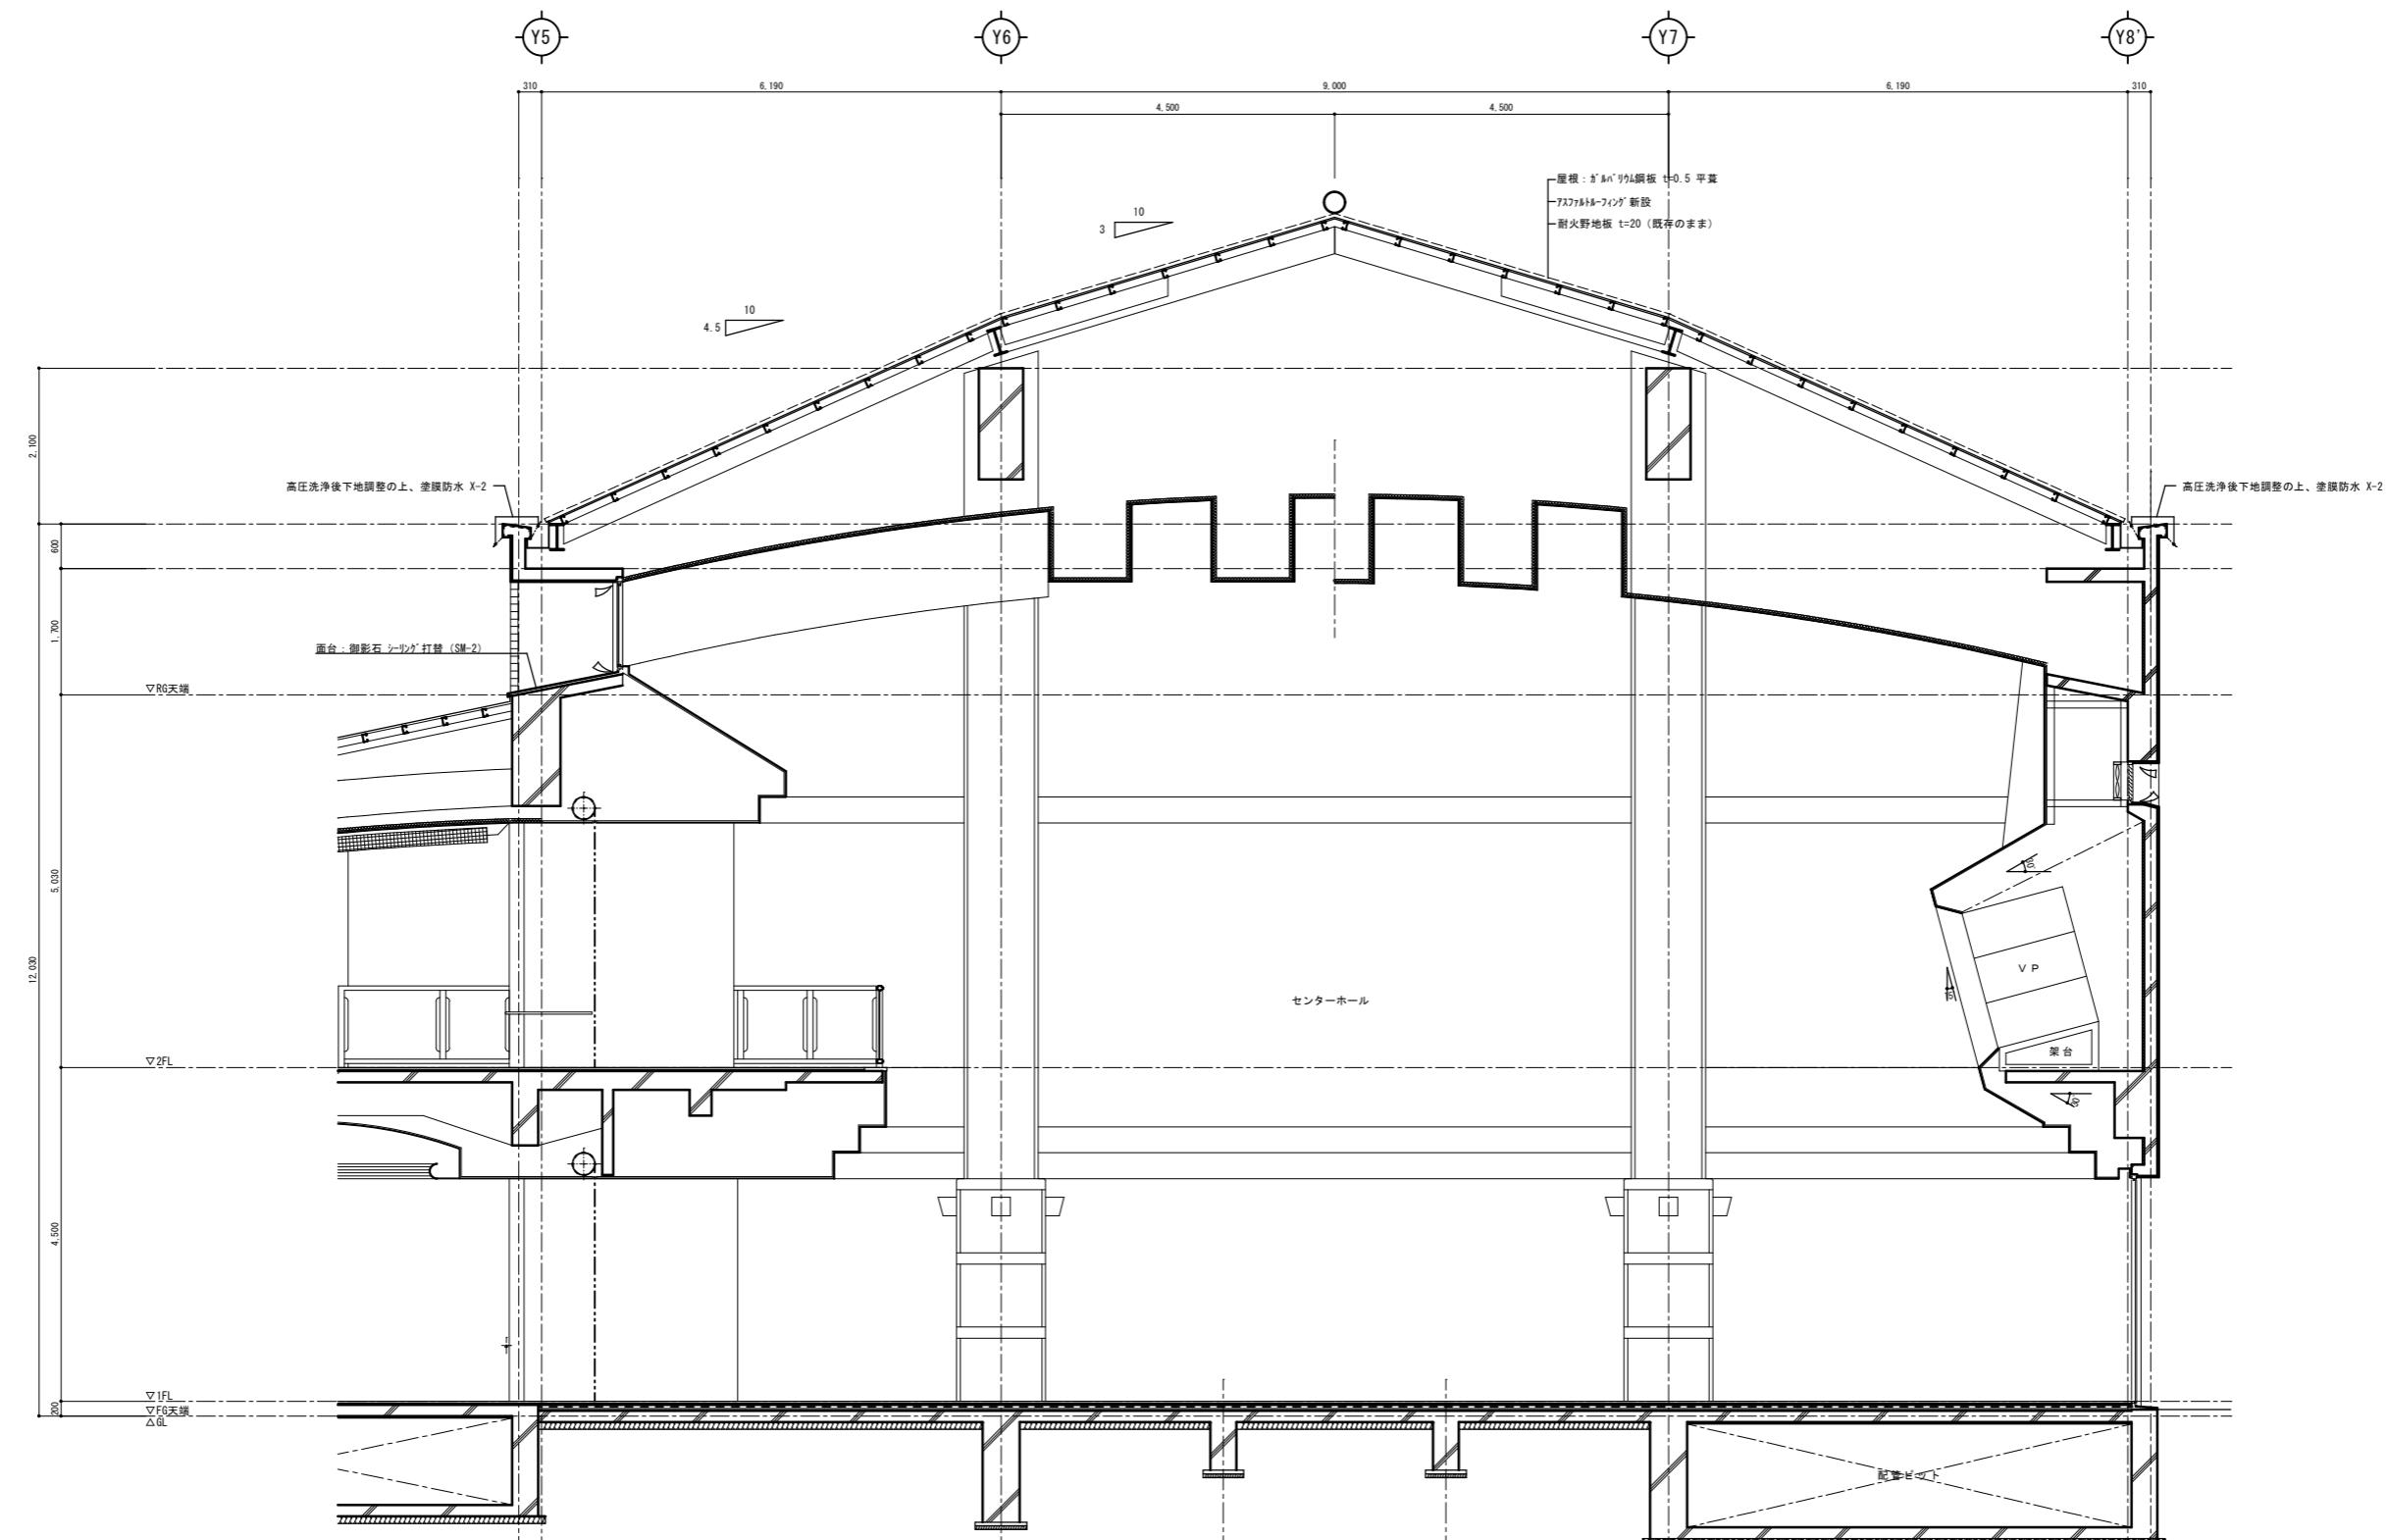


A-A' 断面図

特記
※特記のないものは既存のままである。


工事名称・図面名称
行橋市役所
都市整備部
建設政策課
西田原行橋市中央一丁目1番1号
TEL: 0930-25-1111

総合福祉センター外壁等改修工事
改修後矩計図1
A1版: 1/50
A3版: 1/100
A12

改修前

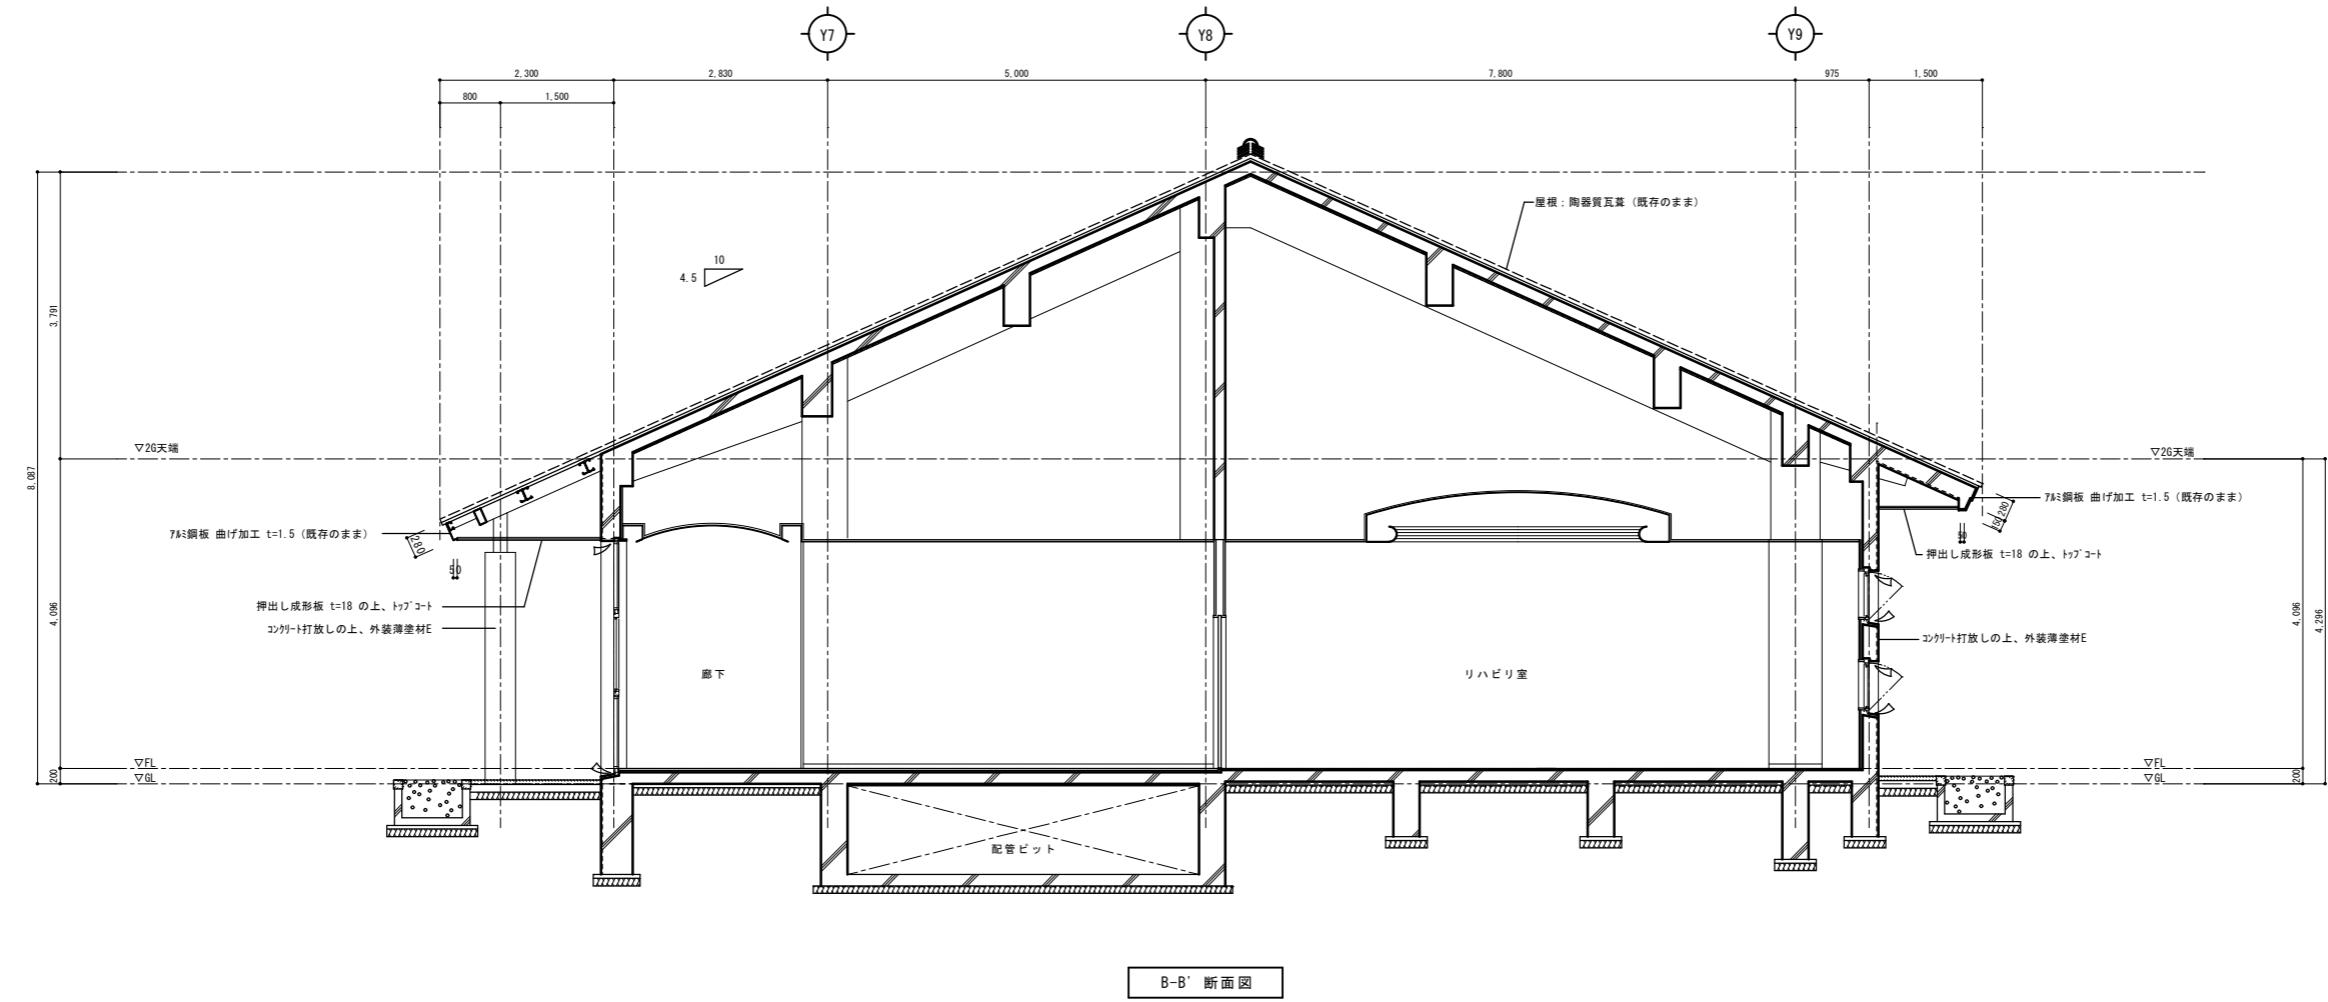

改修後

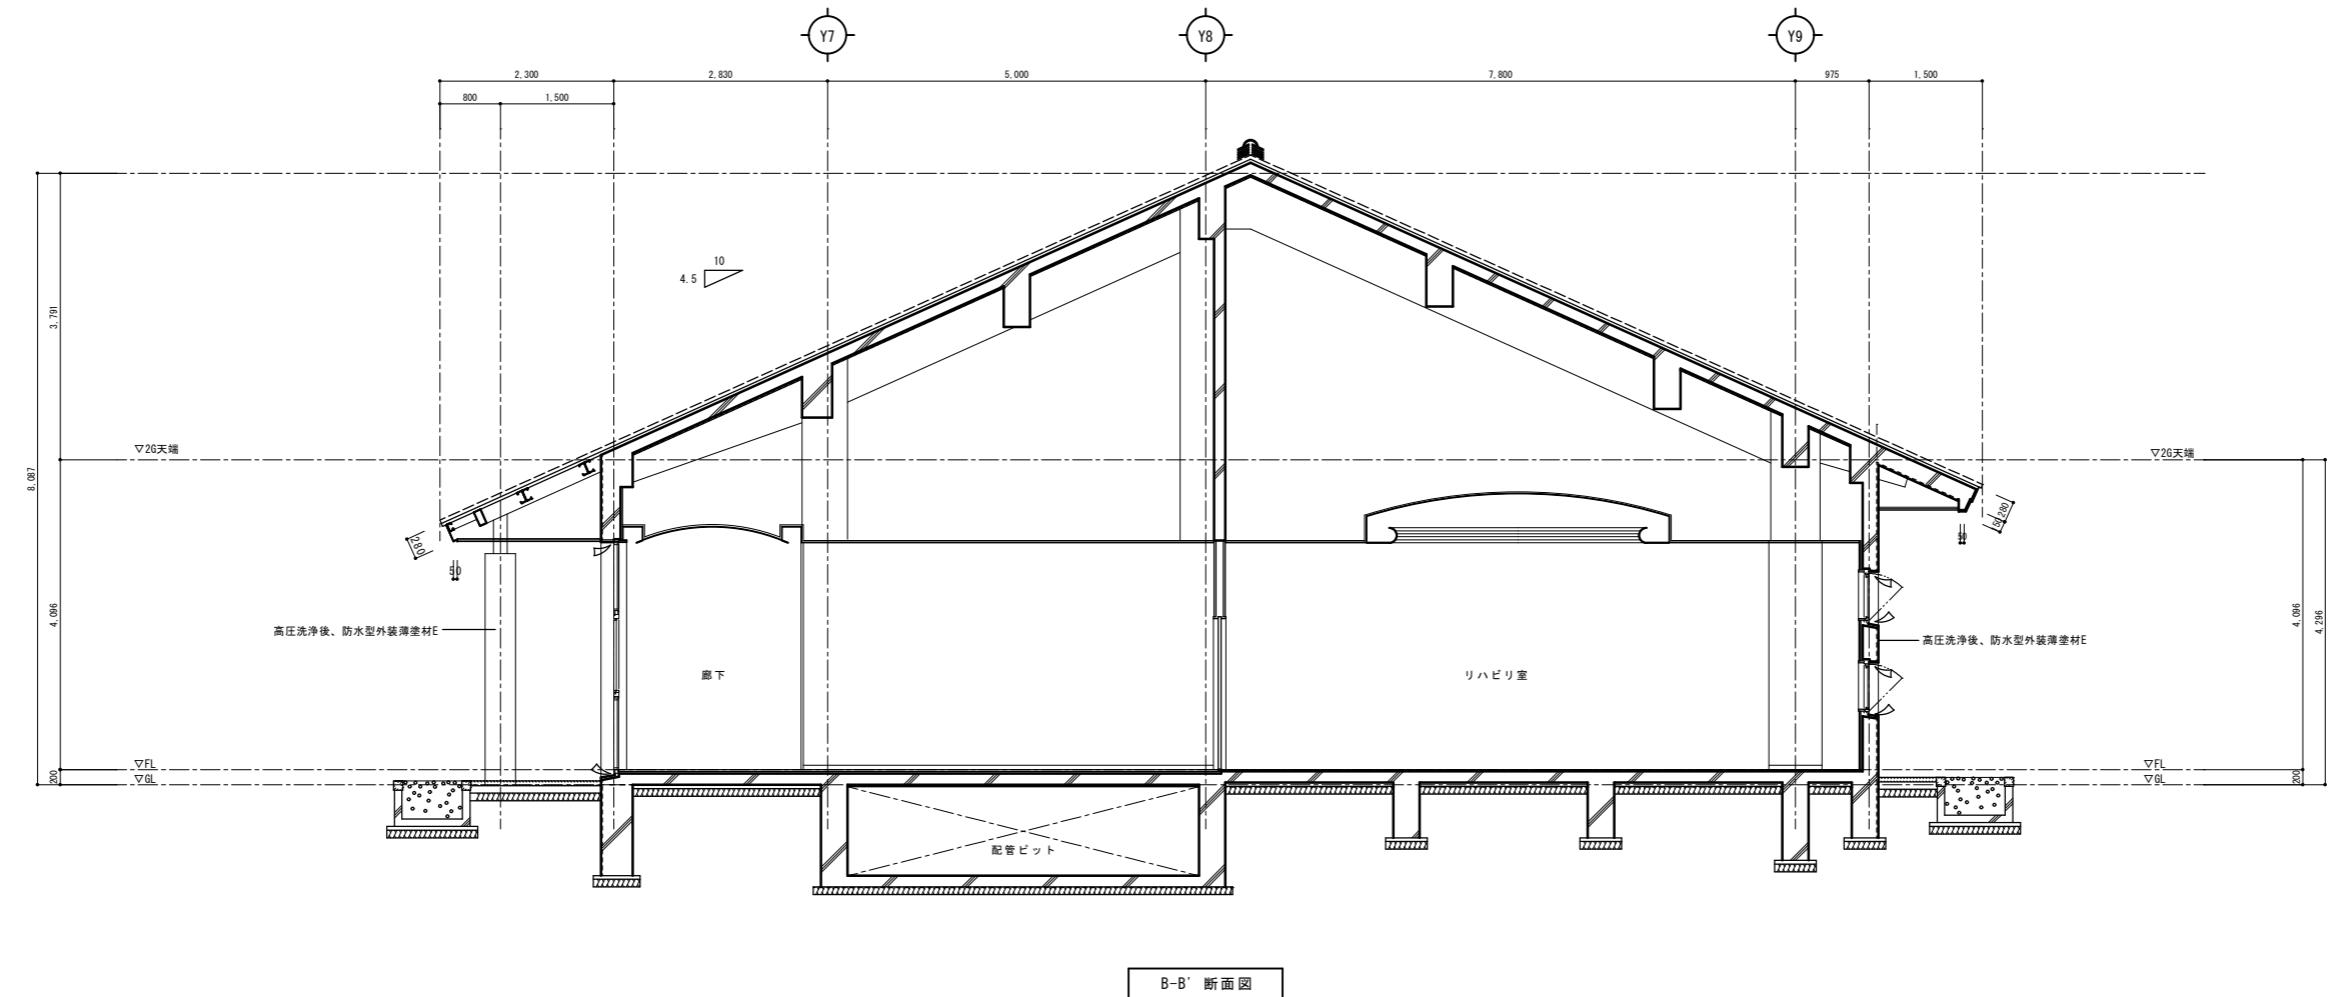


特記
※特記のないものは既存のままでする。


工事名称・図面名称
行橋市役所
都市整備部
建設政策課
西田町行政センター1丁目1番1号
TEL: 0930-25-1111

総合福祉センター外壁等改修工事
改修前後矩計図2
A1版: 1/50
A3版: 1/100
A13

改修前

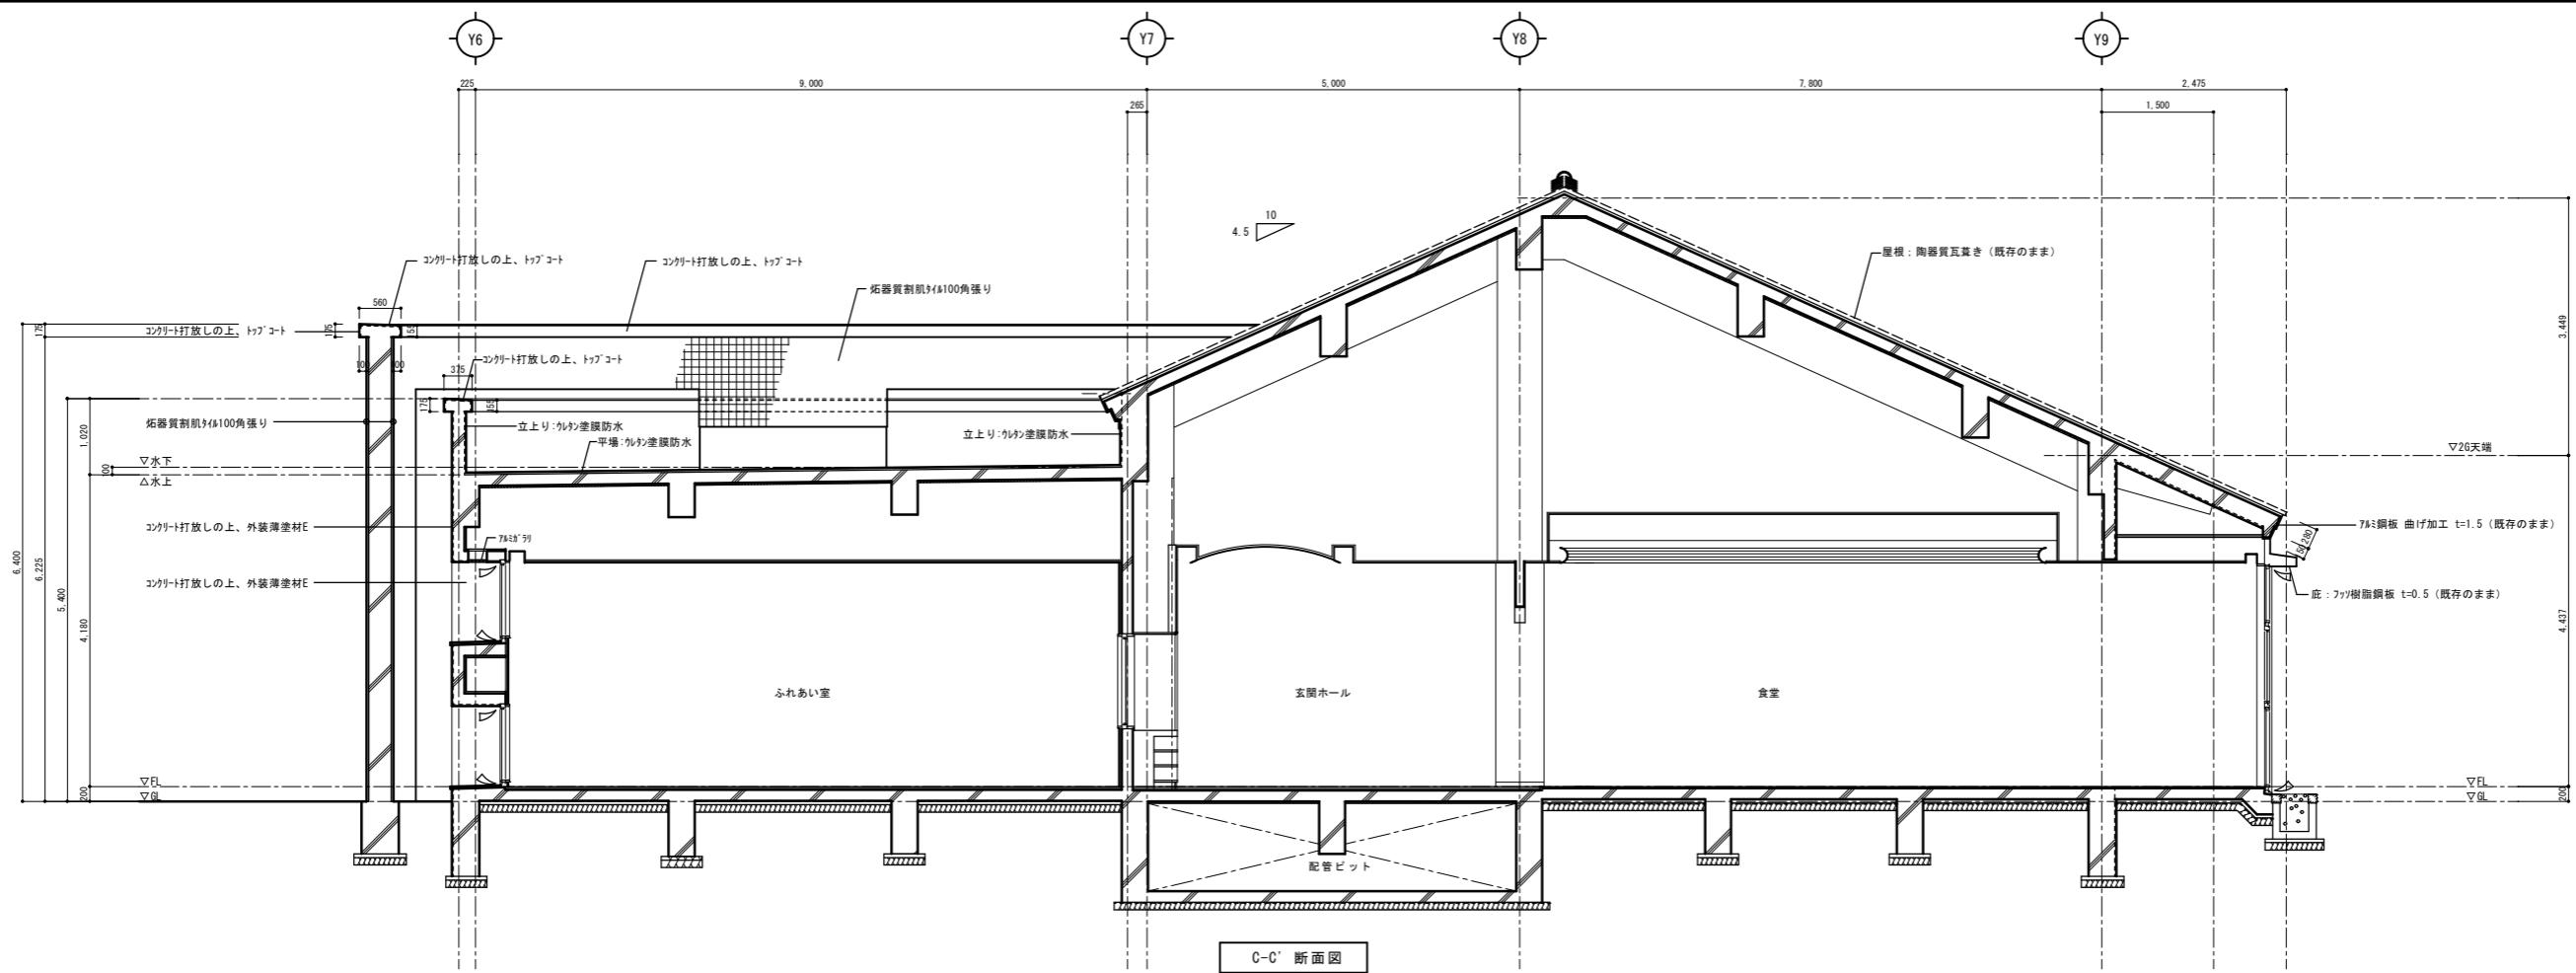

改修後

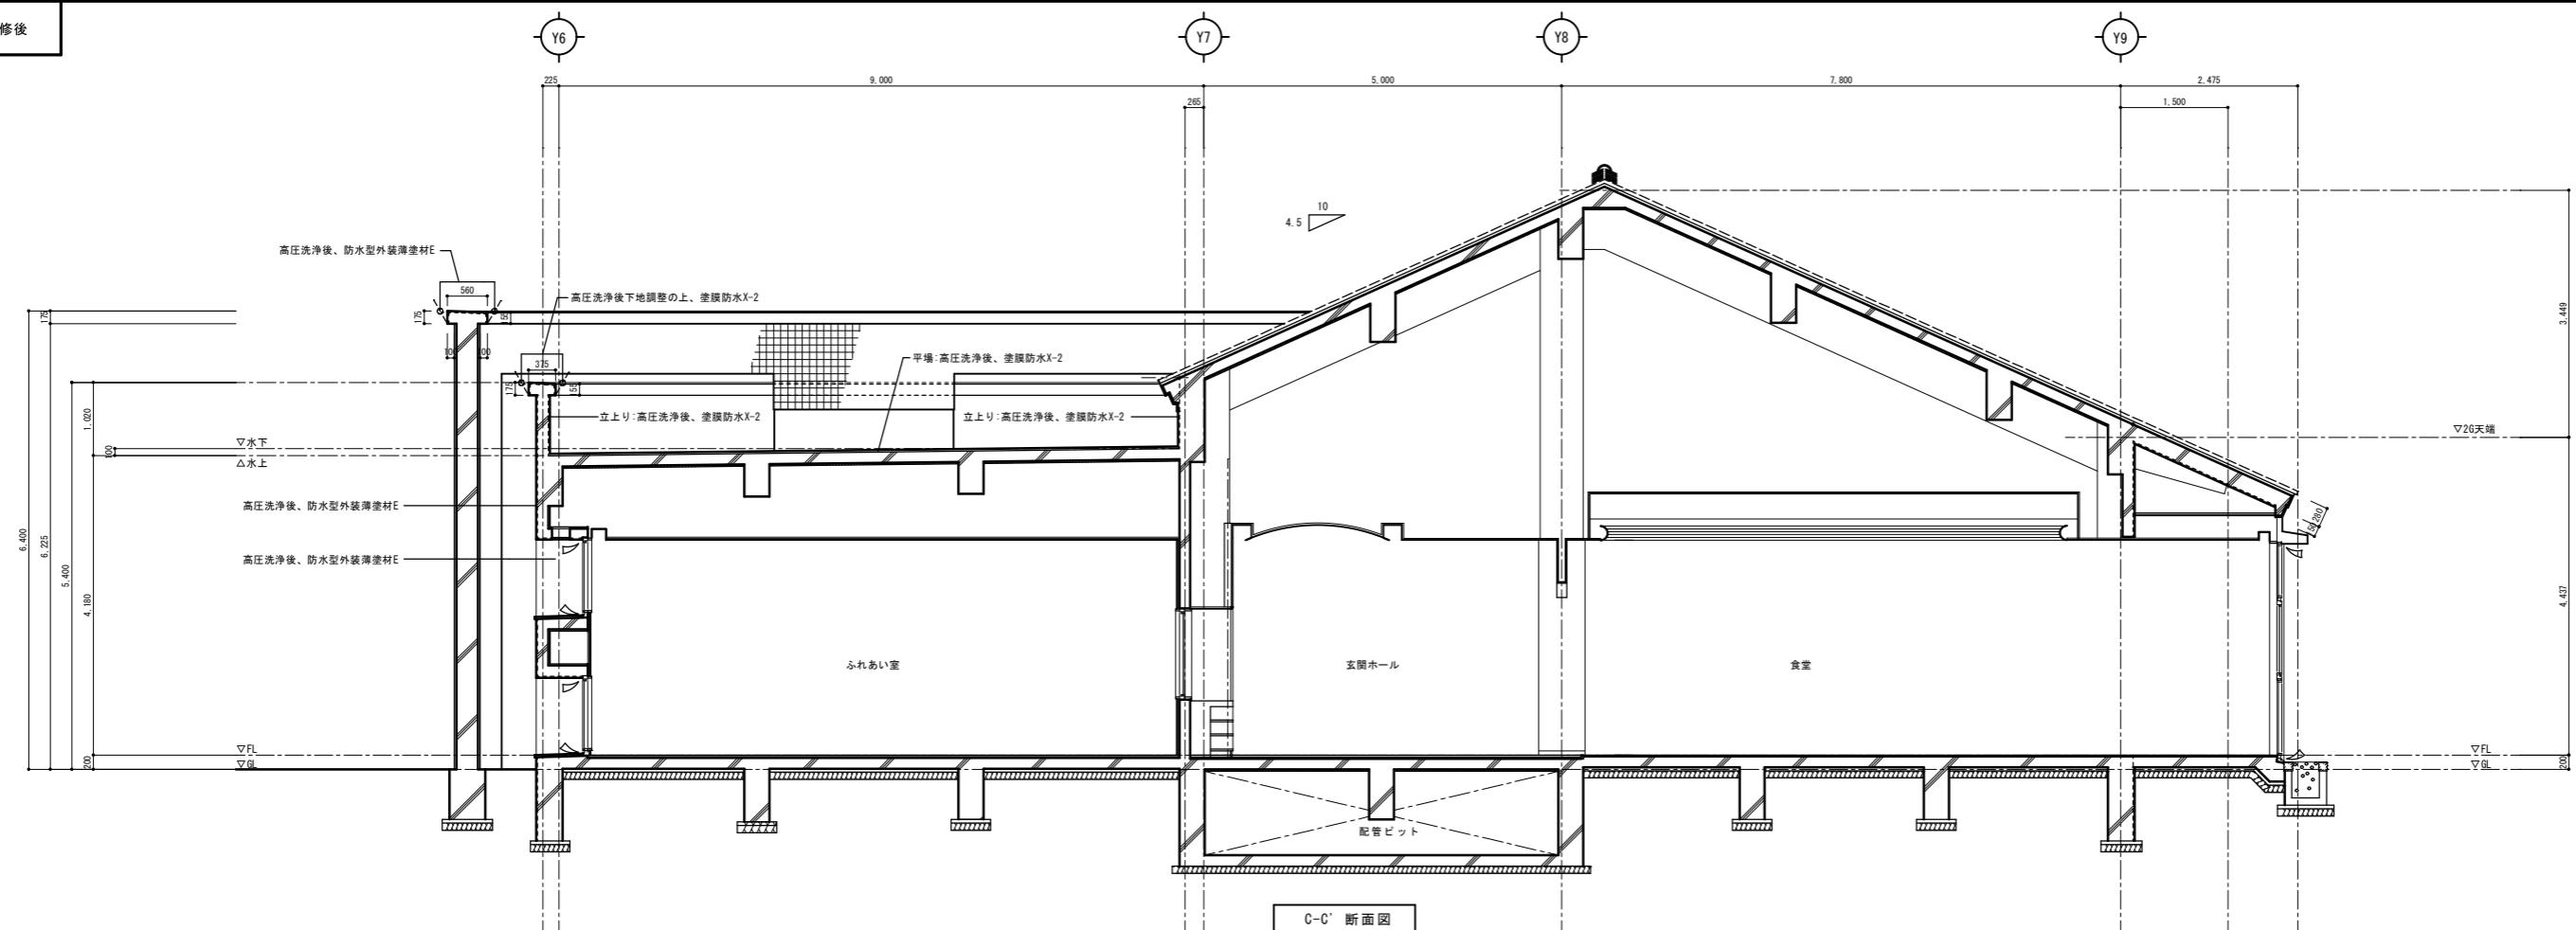特記
※特記のないものは既存のままでする。

Y6 Y7 Y8 Y9

行橋市役所

都市整備部
建設政策課
担当係員名: 中山一郎
TEL: 0930-25-1111

工事名称・図面名称

総合福祉センター外壁等改修工事

改修前後矩計図3

縮尺

A1版: 1/50


A3版: 1/100

回数


A1版

A4

改修前

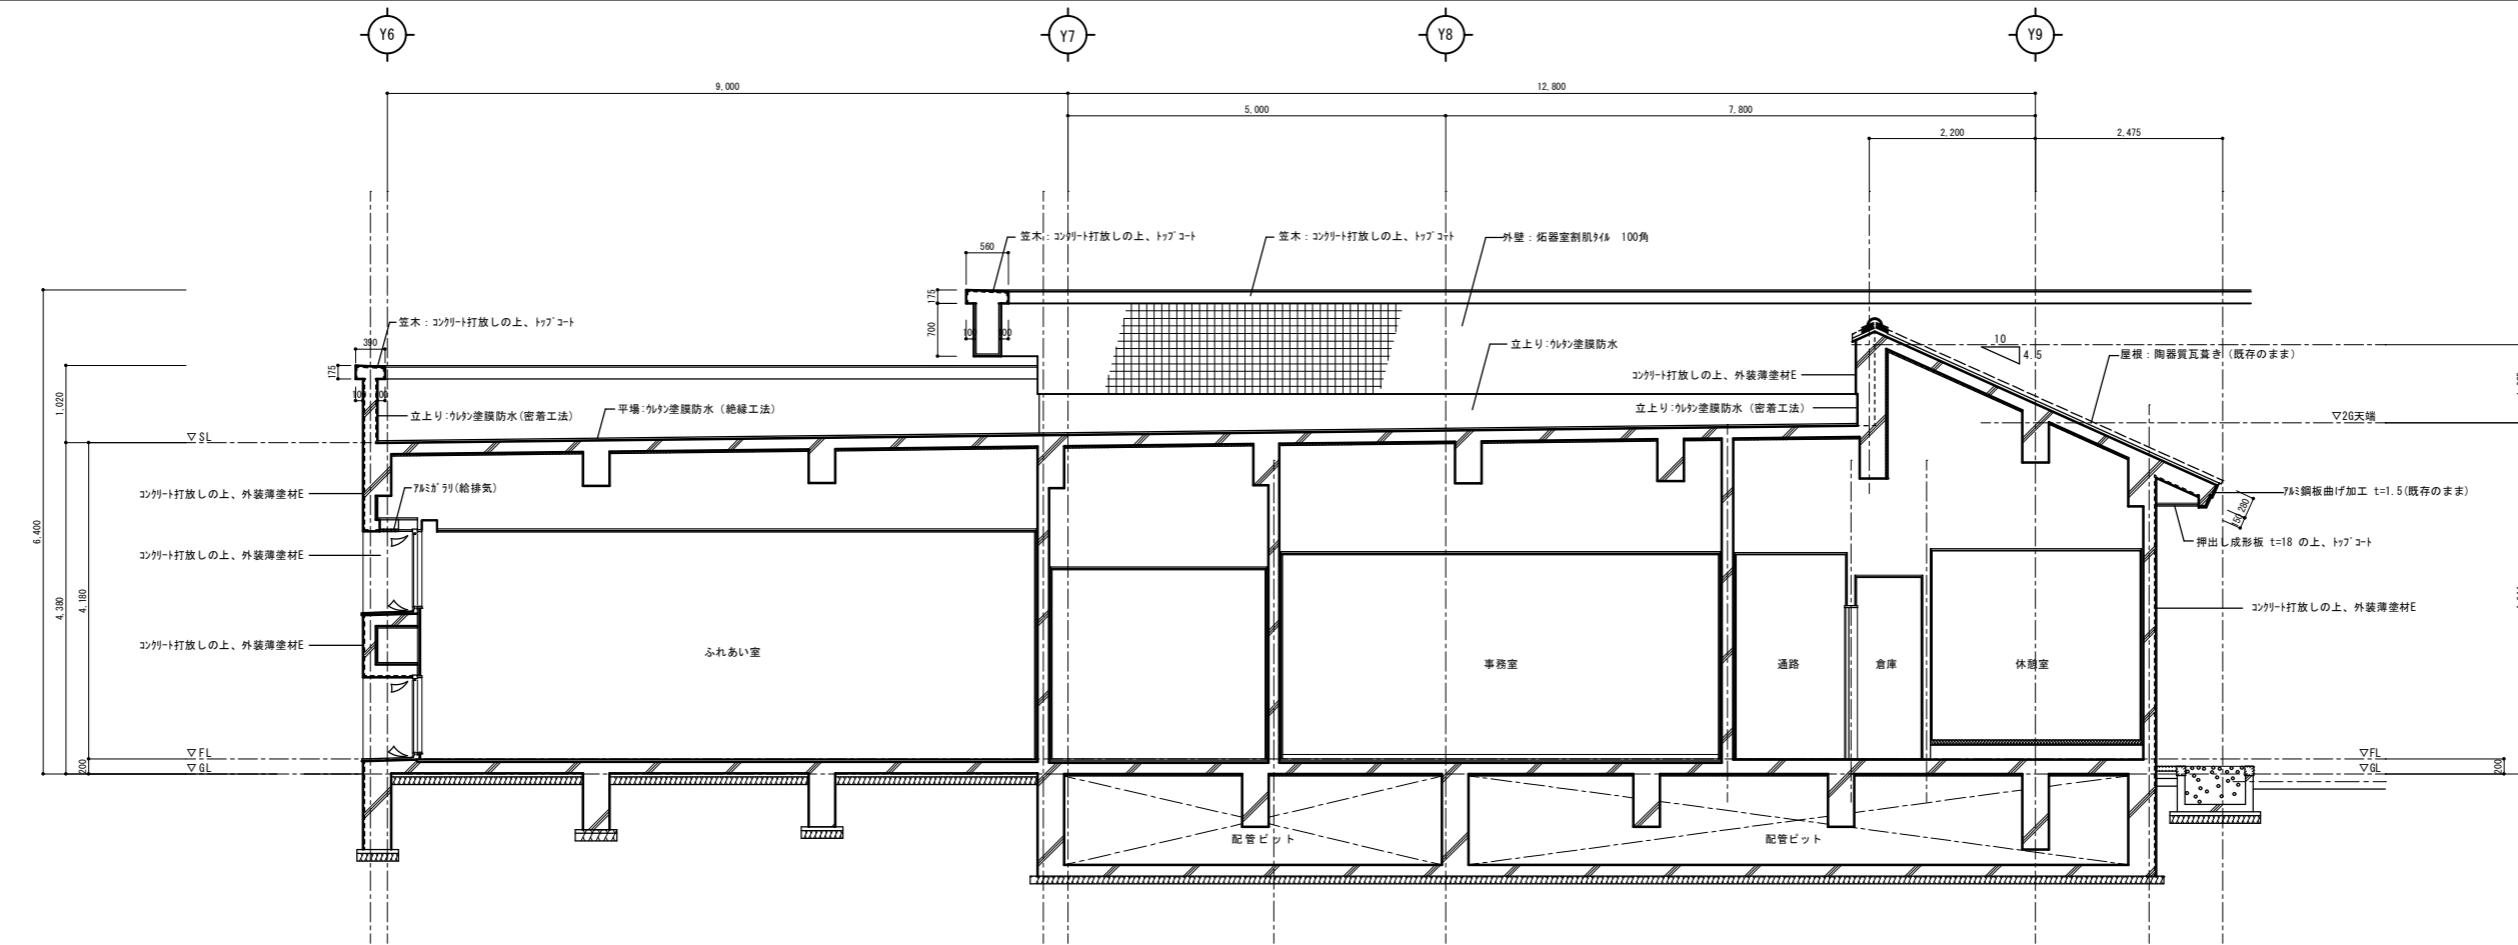

改修後

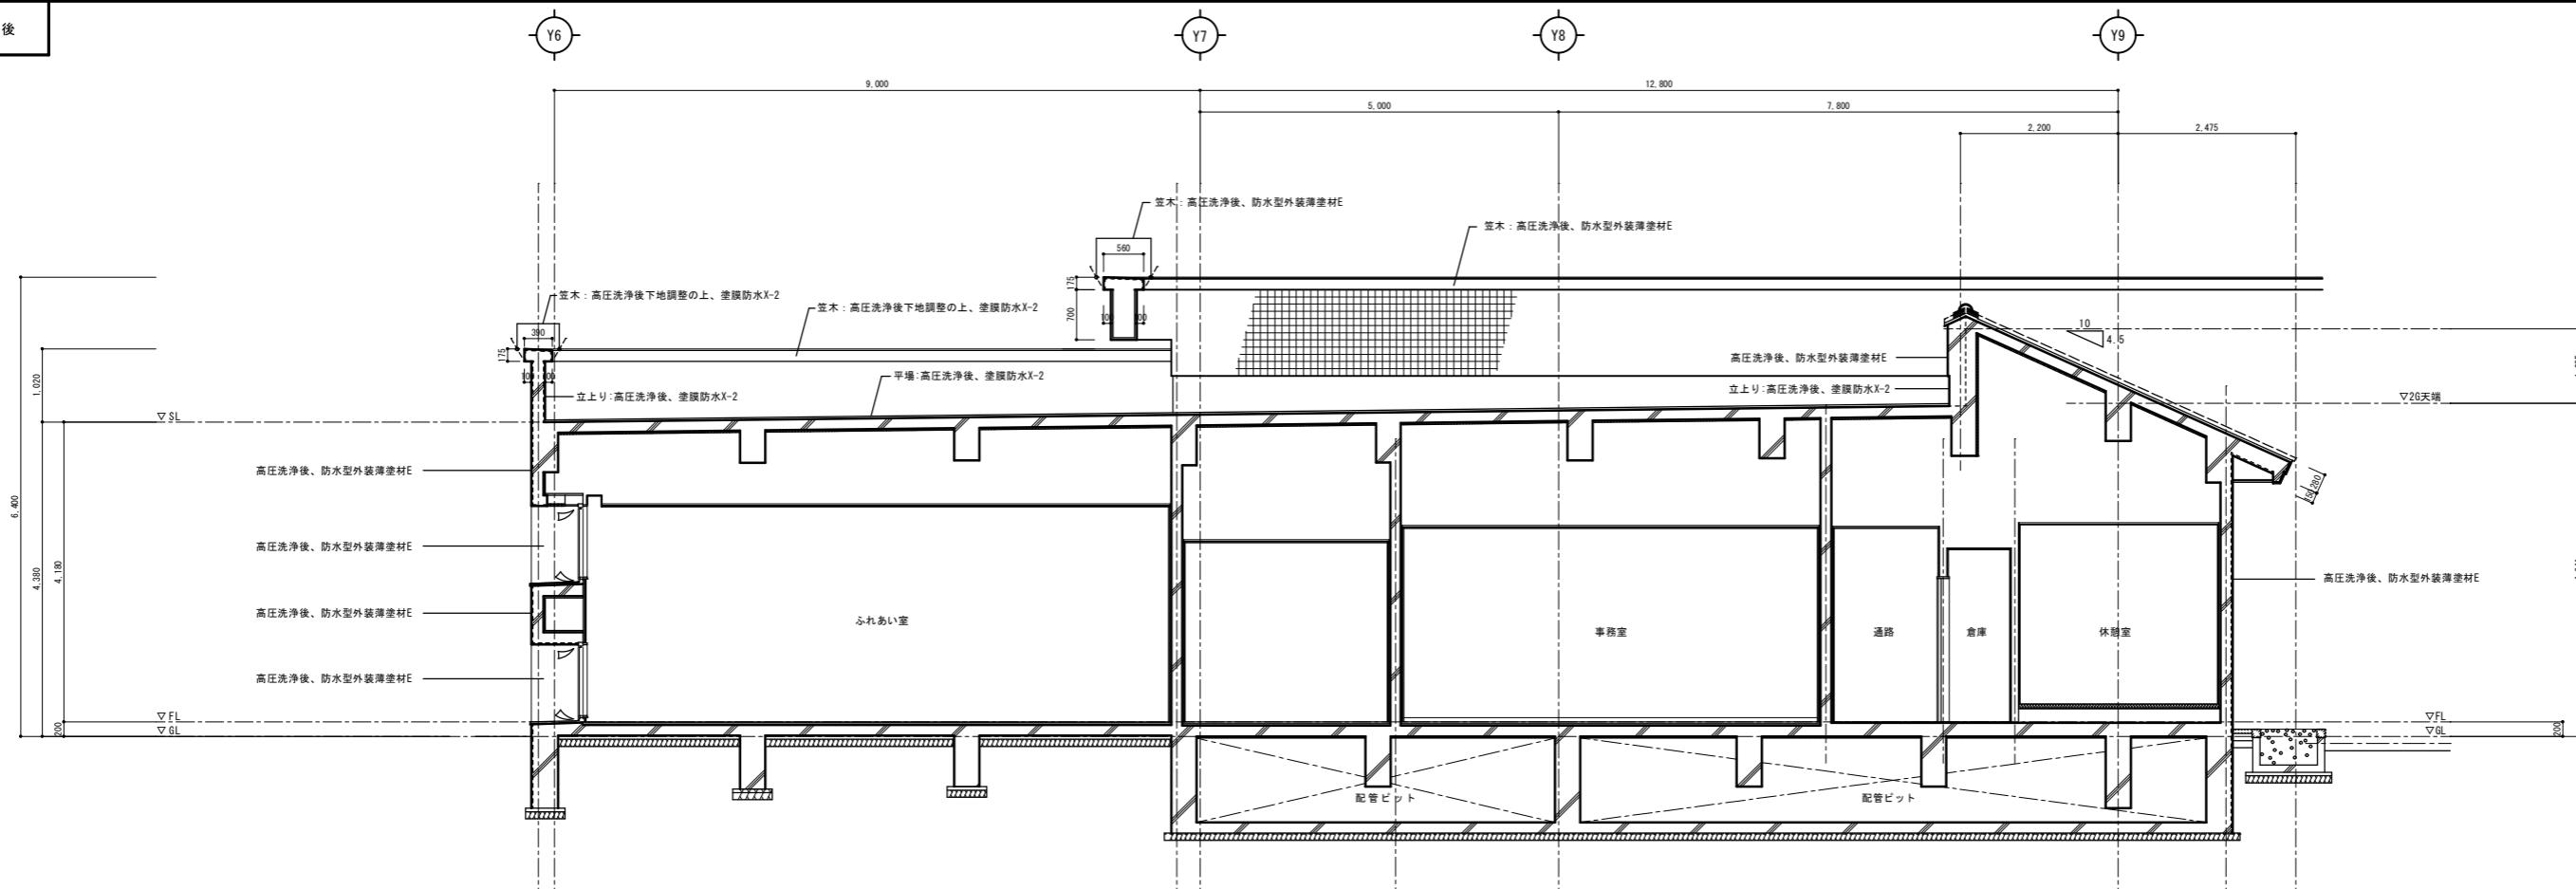特記
※特記のないものは既存のままでする。作図
作図
作図

工事名称・図面名称

行橋市役所
都市整備部
建設政策課
担当者: 田中一郎
TEL: 0930-25-1111

総合福祉センター外壁等改修工事

改修前後矩計図 4

縮尺

A1版: 1/50

図面番号

A15

